

钢 筋 混 凝 土 矩 形 屋 顶 水 箱

批准单位：福建省建设委员会

批准文号：闽建标[1997]55号

主编单位负责人：斯春志

主编单位：福建省建筑标准设计办公室

统一编号：DBJT13-31

主编单位技术负责人：陈文侃

实行日期：1997.9

图集号：JG97G111

技术审定人：陈文侃

设计负责人：傅海、林光

福和苑项目部
专用章

目 录

目录	1
设计说明	2
水箱选用表	3
SS5-2421 水箱详图	4~5
SS5-2718 水箱详图	6~7
SS5-3015 水箱详图	8~9
SS5-3315 水箱详图	10~11
SS5-3615 水箱详图	12~13
SS10-3027 水箱详图	14~15
SS10-3324 水箱详图	16~17
SS10-3621 水箱详图	18~19
SS10-3921 水箱详图	20~21
SS10-4218 水箱详图	22~23
SS15-3330 水箱详图	24~25
SS15-3627 水箱详图	26~27
SS15-3924 水箱详图	28~29

SS15-4221 水箱详图	30~31	SS30-5427 水箱详图	62~63
SS15-4518 水箱详图	32~33	SS35-4242 水箱详图	64~65
SS20-3633 水箱详图	34~35	SS35-4539 水箱详图	66~67
SS20-3930 水箱详图	36~37	SS35-4836 水箱详图	68~69
SS20-4227 水箱详图	38~39	SS35-5433 水箱详图	70~71
SS20-4524 水箱详图	40~41	SS35-6030 水箱详图	72~73
SS20-4821 水箱详图	42~43	SS40-4545 水箱详图	74~75
SS25-3936 水箱详图	44~45	SS40-4842 水箱详图	76~77
SS25-4233 水箱详图	46~47	SS40-5139 水箱详图	78~79
SS25-4530 水箱详图	48~49	SS40-5436 水箱详图	80~81
SS25-4827 水箱详图	50~51	SS40-6033 水箱详图	82~83
SS25-5124 水箱详图	52~53	检修孔、盖板、IV型刚性防水卷材内外接头大样	84
SS30-3939 水箱详图	54~55	水箱自动清洗装置安装图	附1
SS30-4236 水箱详图	56~57	水箱自动清洗装置选用表	附2
SS30-4533 水箱详图	58~59	水箱自动清洗装置基本技术一览表	附3
SS30-5130 水箱详图	60~61		

目 录

图集号：JG97G111
页 号：1

设计说明

一、一般说明

- 本图集为塑料混凝土屋面水箱节点图。
- 本图集水箱容量分为 $5m^3$ 、 $10m^3$ 、 $15m^3$ 、 $20m^3$ 、 $25m^3$ 、 $30m^3$ 、 $35m^3$ 、 $40m^3$ 八种，每种材质的水箱又分别设置 5 种不同开间尺寸，共计 40 个型号。（见水箱选型表）

二、本图集适用条件

- 1) 机房设防烈度 ≤ 7 度，抗震等级Ⅲ级。
- 2) 屋面高度 $\leq 24m$ 的多层建筑。
- 3) 基本风压 $\leq 0.75kN/m^2$ ，地面粗糙度类别为B、C类。
- 4) 若抗震条件超过上述范围，选用人应自行核算，调整水箱梁、柱的内力与配筋。
- 5) 每个水箱由四根水箱柱支承并传递至下部梁或框架梁、柱或承重墙上，每根柱的柱底承受的最大弯矩系数 β 值及最大剪力系数 γ 值列于《水箱选型表》中，供各单项工程设计水箱下部基础结构时用，各内力具体意义如图1所示，图示箭头方向为其正方向。

5 水箱编号：SS_{xx} —— xx 表示一种水箱由a、b二张图组成
水箱代号 水箱容量 水箱长度
水箱宽度

6. 本图集所有管道位置及数量详见各单项工程的给排水施工图。
7. 本图集尺寸均以毫米为单位。

三、技术条件

1. 设计依据：

本图集采用的规范为：

- 1) 建筑地基基础设计规范。（GBJ 9-87）
- 2) 地下室防水设计规范。（GBJ 10-89）
- 3) 钢筋混凝土设计规范。（GBJ 10-89）
- 4) 混凝土结构工程施工及验收规范。（GB50204-92）

2. 计算原则：

- 1) 本图集分以下三种情况进行计算，A型——水箱柱均落在下部柱顶或承重墙上；B型——二根柱落在下部柱顶或承重墙上，另二根柱落在下部梁或框架梁上；C型——四根柱均落在下部梁或框架梁上，并假定柱底落在下部柱上或墙面上为假设，柱脚落在梁上为校核，计算均用中建研究院PK程序电算完成。
- 2) 水箱柱中L型截面均按等效矩形截面，按单层框架且考虑短柱计算。



3. 在风荷载作用下计算风荷载标准值时，除基本风压按 $0.75kN/m^2$ 计算外，其风振系数、体型系数及高度变化系数等均按GBJ9-87规定取值。

三、采用材料：

- 1) 水箱柱采用C20混凝土。
- 2) 水箱底板、侧壁及顶板均采用C20密实性混凝土，抗渗等级0.6MPa。
- 3) 钢筋：
 - φ表示I型钢，中表示II型钢，严禁采用改型钢制，钢板：A3，焊条：E43（用于I型钢）
 - E50（用于II型钢，I级钢与I级钢焊接）。
- 4) 水箱内、外均用1:2水泥砂浆抹面，厚20。水箱内侧面及底面必须贴白色面砖，水箱外表面装饰材料由单体工程设计决定。

三、机具构配件：


1. 为了保证水箱柱底侧筋的使用及稳定，在水箱柱底板各四个方向均应设有倒刺混凝土梁拉结，且间距均宜 >200 ，拉结由单体设计考虑。
2. 当水箱柱落置在下部框架柱上，应尽可能地把下部框架柱的柱筋直接上伸至水箱底梁面；若水箱柱与下部框架柱的配筋不同，下柱柱筋无法上伸时，水箱柱的柱筋则应往下插入框架柱内40d（详水箱柱大样）。
3. 当水箱柱落置在下部梁或框架梁或承重墙的梁架上，水箱柱的柱筋应往下插入梁内40d（详水箱柱大样）。
4. 水箱梁的锚固及加垫板等大样详SL₁、SL₂大样。
5. 当梁宽 >350 时，水箱柱可将L型柱改为方型或矩型柱。

四、施工要求：

1. 水箱底板及侧壁混凝土应一次性连续浇捣密实，水箱施工质量应符合《混凝土结构工程施工及验收规范》的有关规定。
2. 水箱设备安放与土建施工密切配合，所有管道均须预埋，不得事后凿打，水箱中预埋的防水套管采用全国通用给水排水标准图集《防水套管》(S212)中的IV型柔性防水套管。
3. 混凝土养护温度：除水箱柱为 $25^{\circ}C$ 外，池内表面为 $35^{\circ}C$ ，池外表面为 $20^{\circ}C$ 。
4. 水箱混凝土施工完后28天后，必须灌满水，进行抗渗试验，若有渗漏现象须经有关部门研究处后方可进行下道工序施工。
5. 所有外露铁件均应除锈后涂红丹两道，刷防锈漆两度（银灰色）。



附、水箱清洗装置

1. 楼有有关卫生要求，为了防止污染，屋顶水箱必须经常清洗，宜每月清洗一次。
2. 为了减轻劳动强度和防止由于人工清洗所带来的二次污染，建议用自动清洗装置。
3. 自动清洗装置建议采用国家建议部1997年科技成果重点推广项目<<天板冲洗顶水箱自动清洗装置>>。

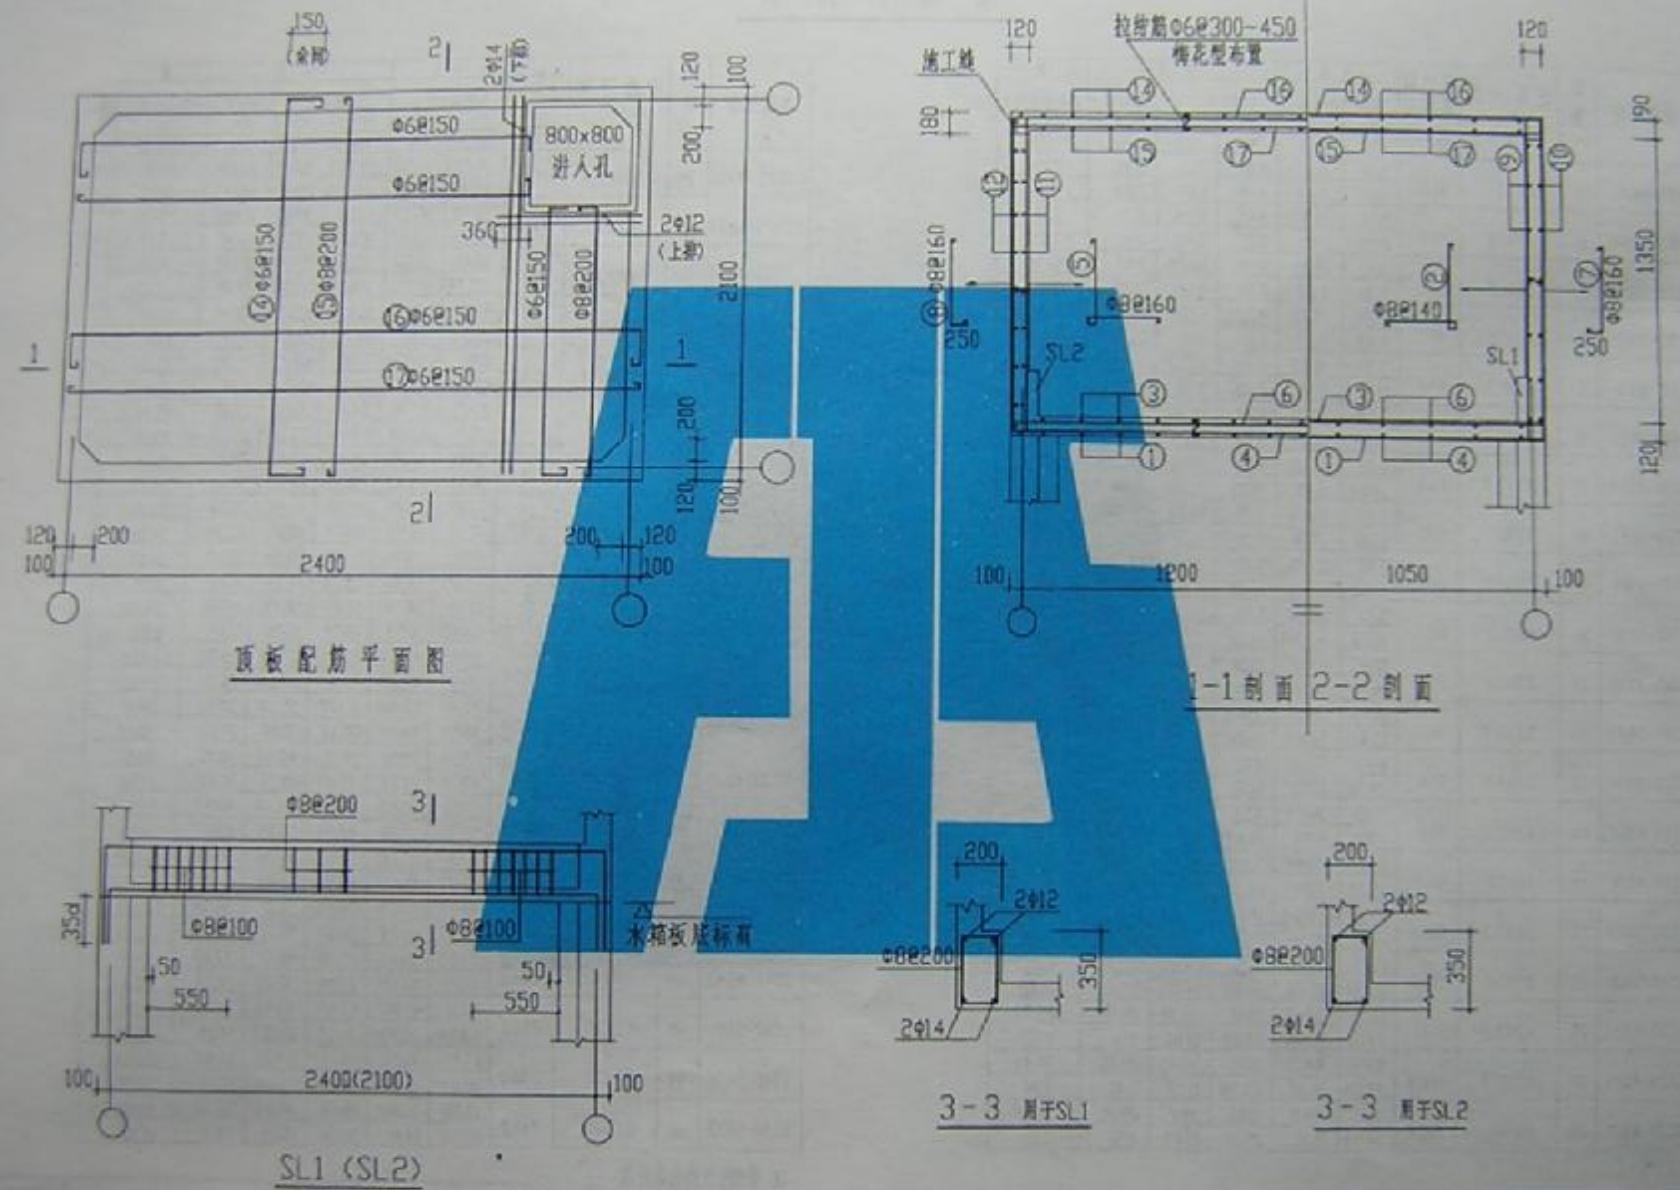


SS5-2421a

图号	W97C111
页号	4

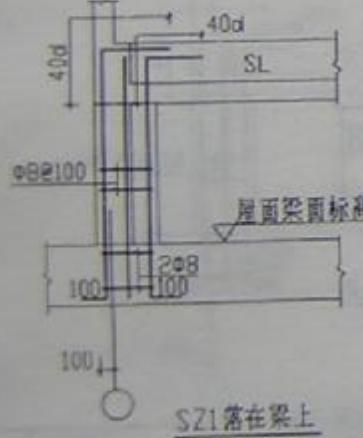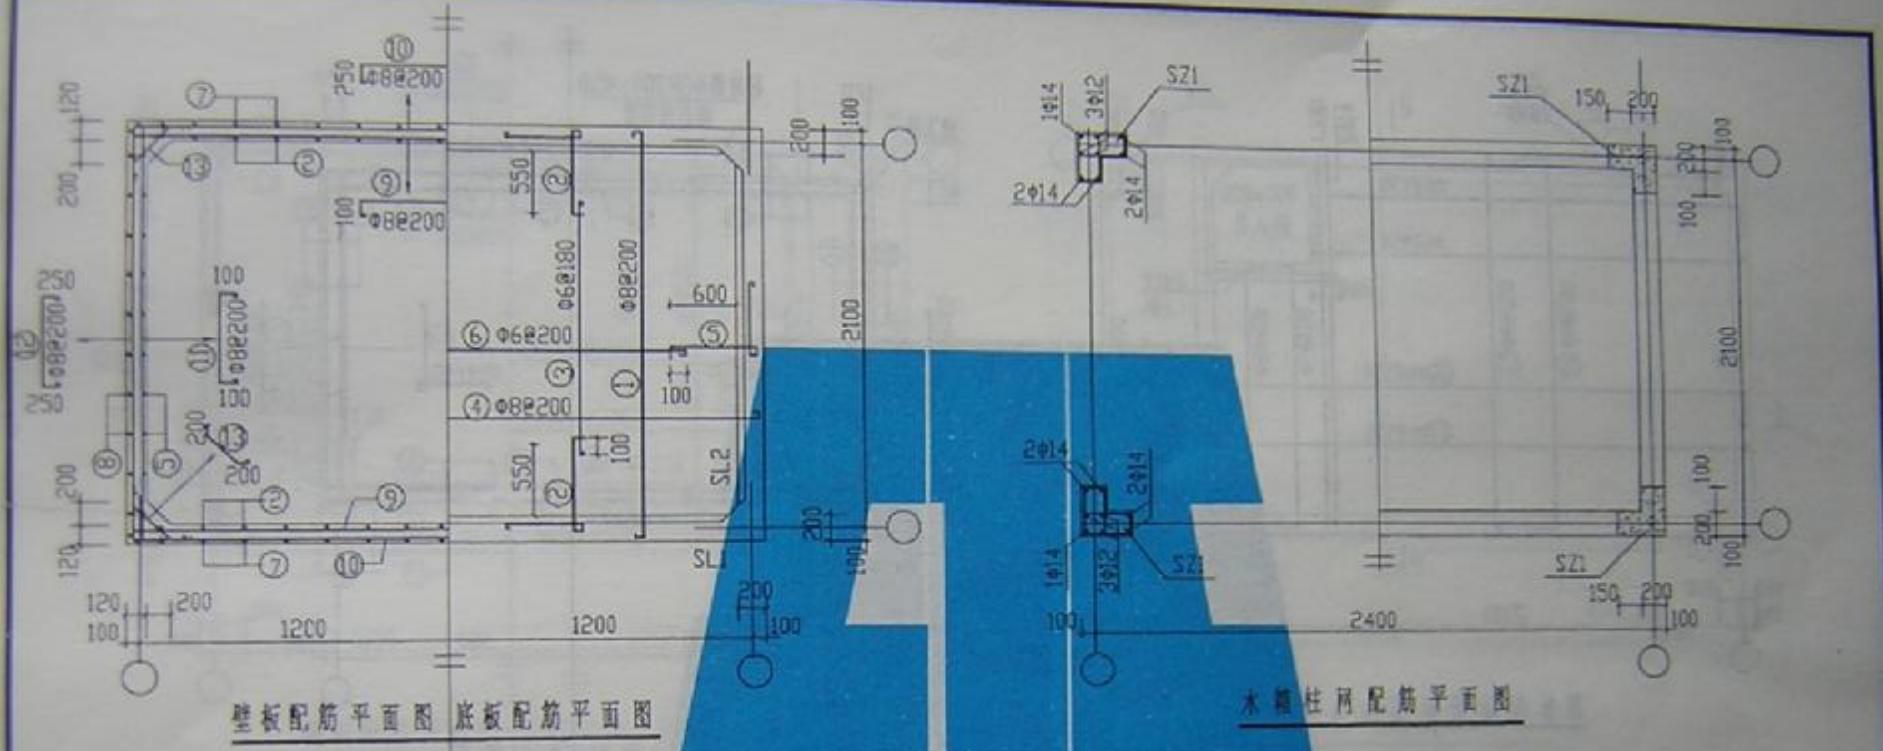


SZ1大样

SZ1落在框架柱上

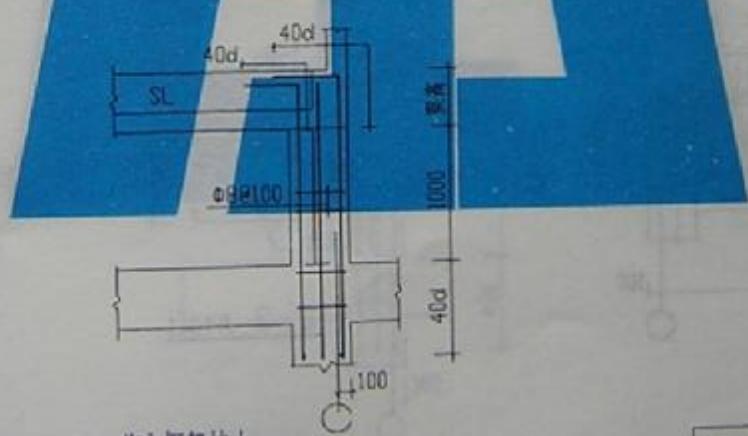





SS5-2421b

图集号	N97G111
页号	5

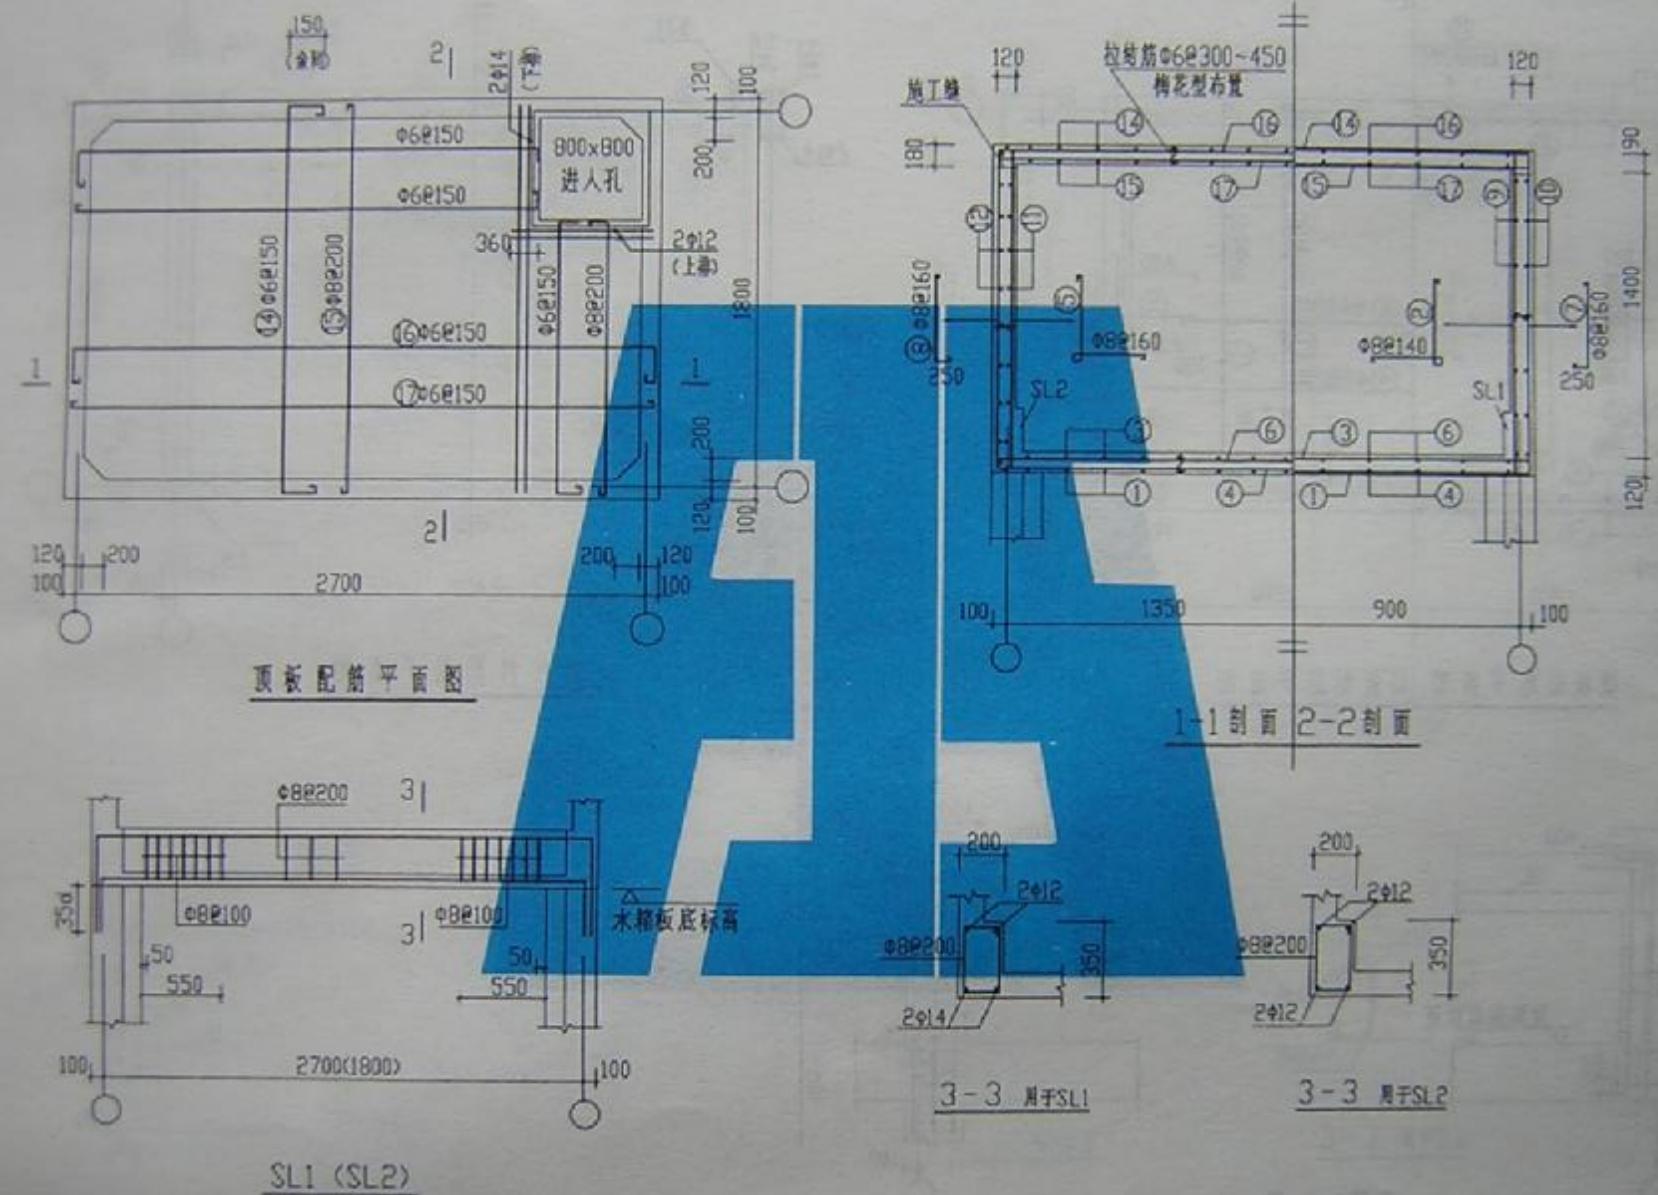




SS5-2718a

图集号	0970111
页号	6

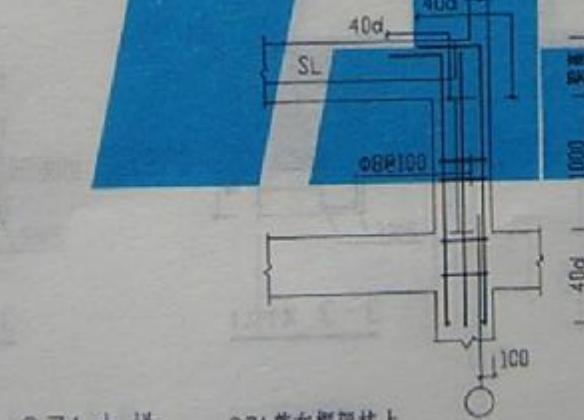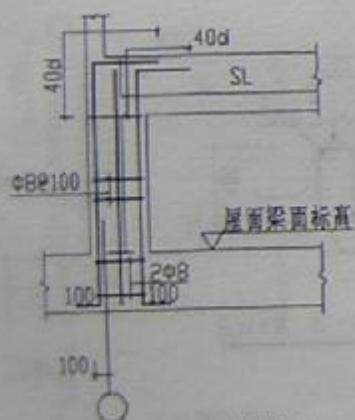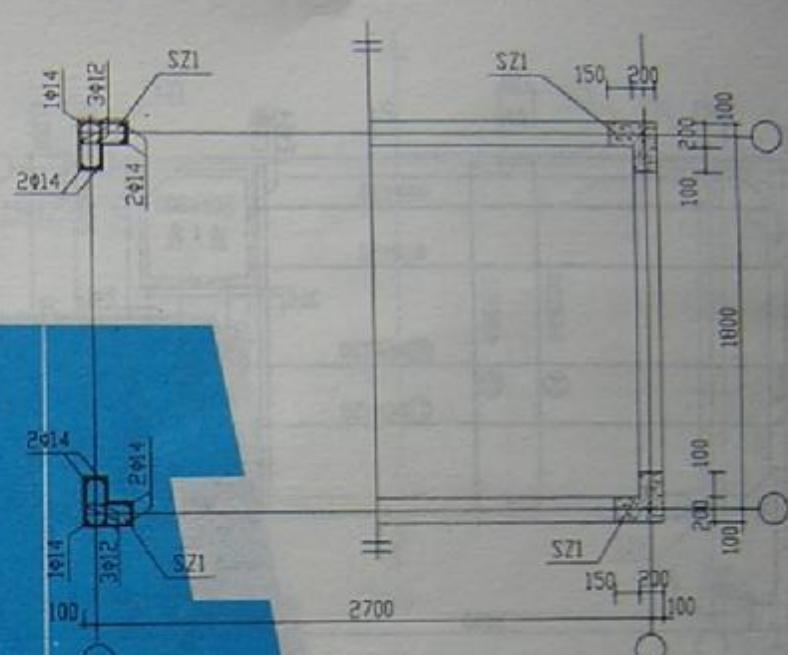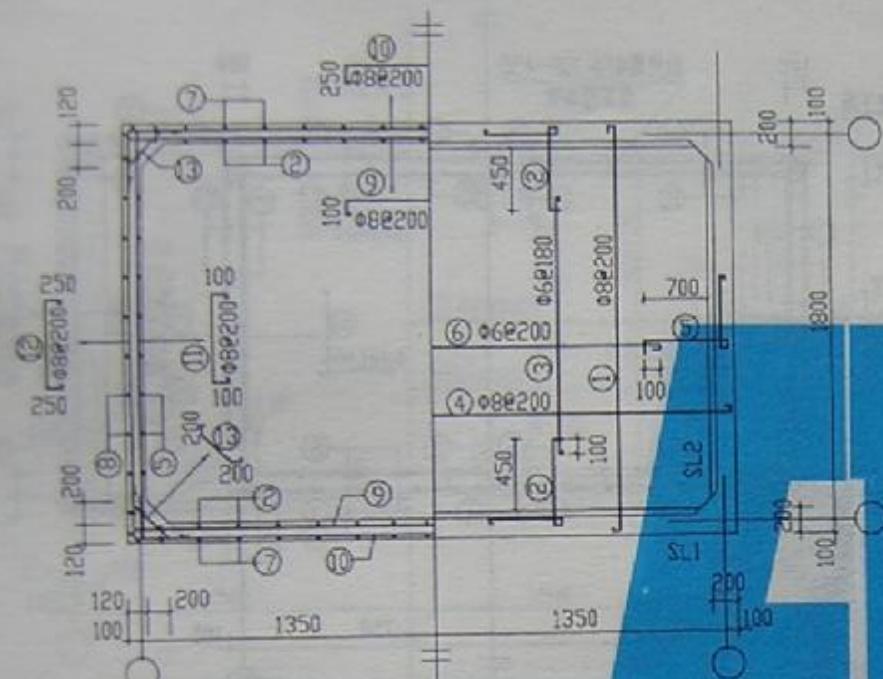


SS5-2718b

图集号	W97GJII
页号	7

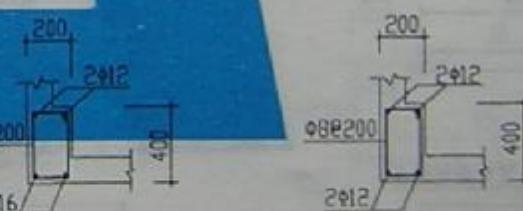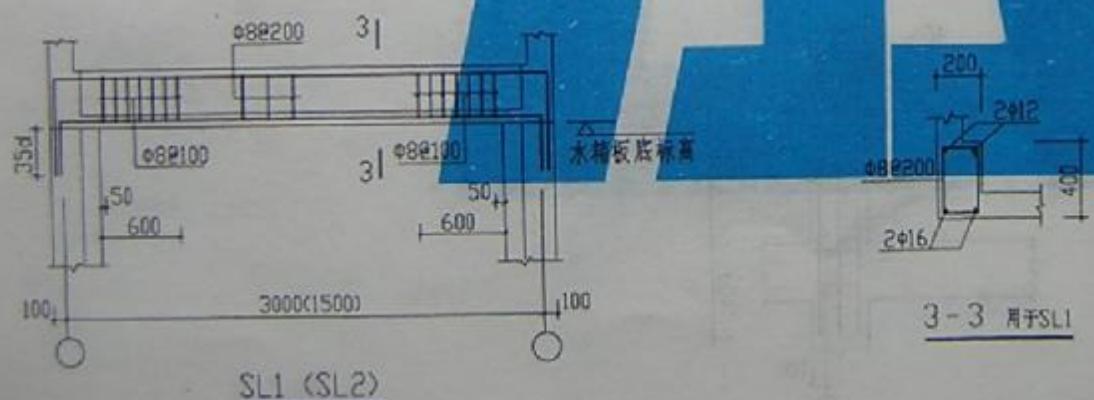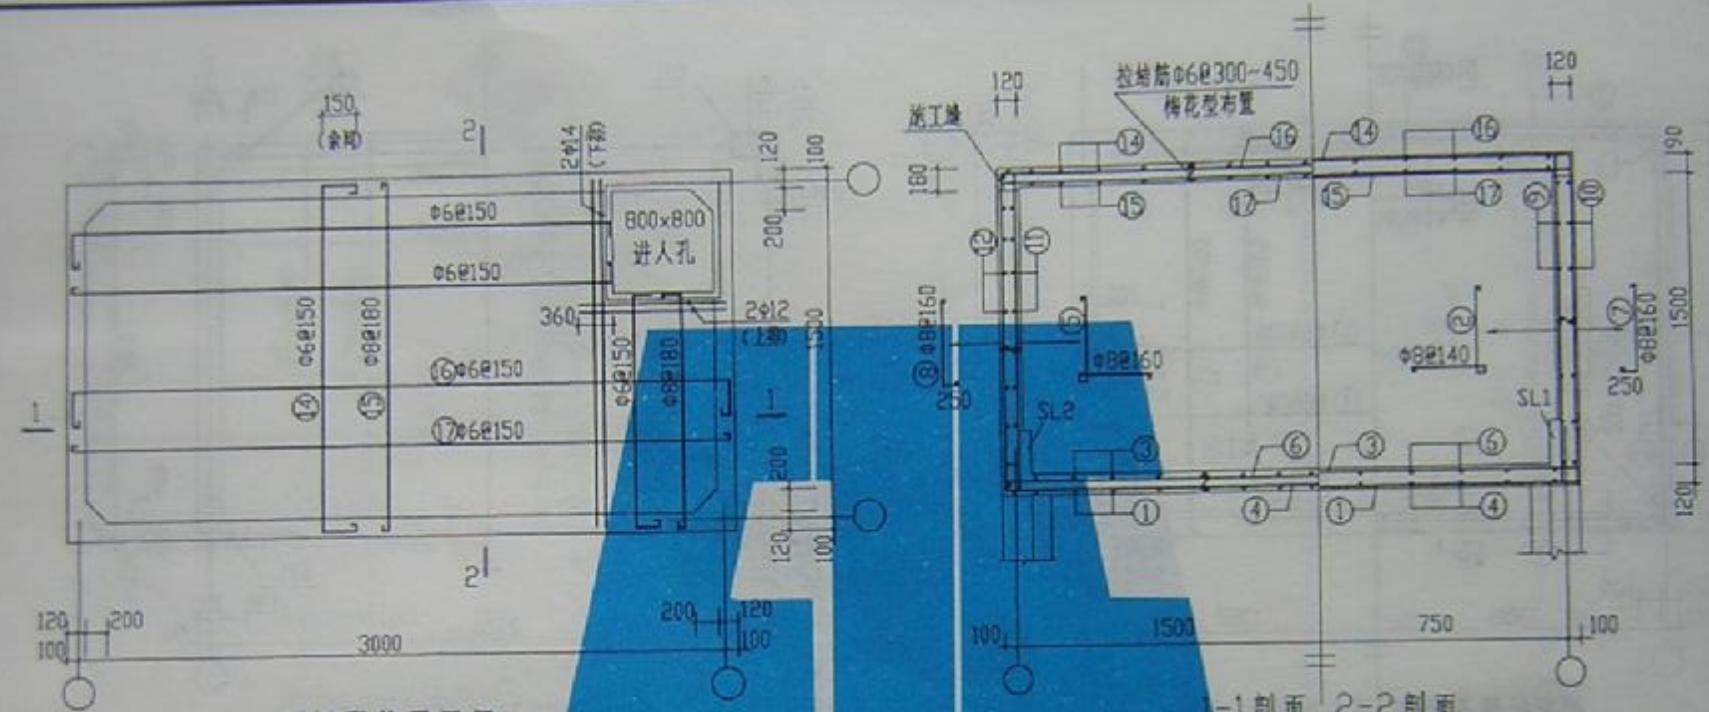


SS5-3015a


图号	SS5-3015a
页号	8

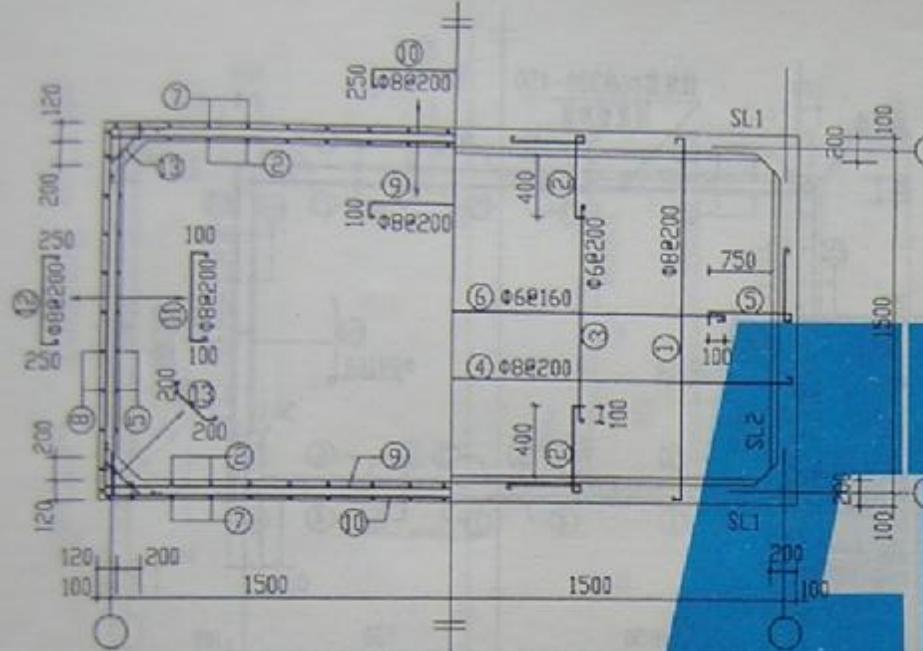


壁板配筋平面图 底板配筋平面图

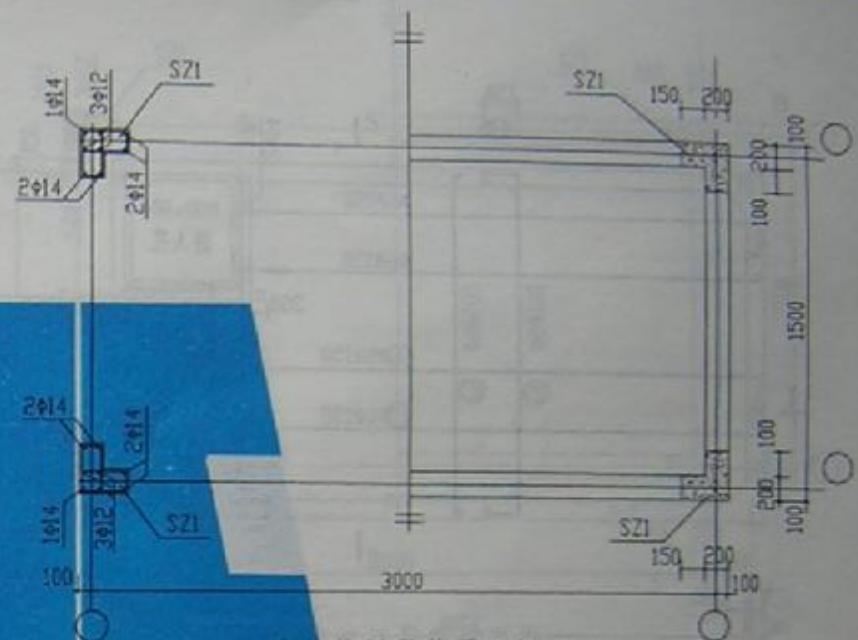

水箱柱网配筋平面图

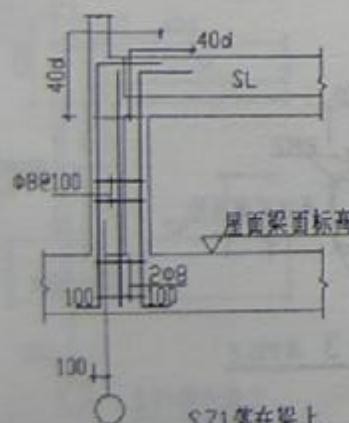

SZ1落在梁上

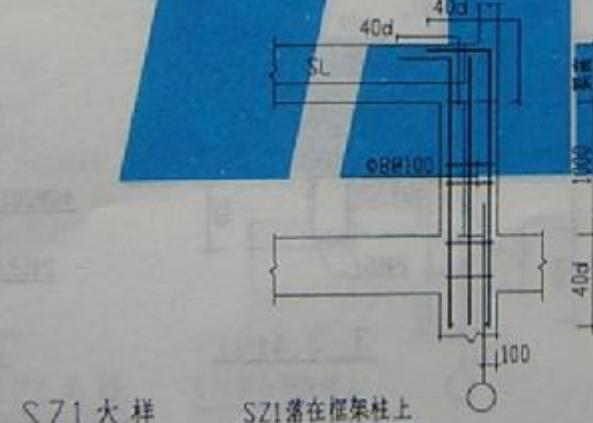


SZ1大样

SZ1落在框架柱上


SS5-3015b

图集号	M970111
页号	9

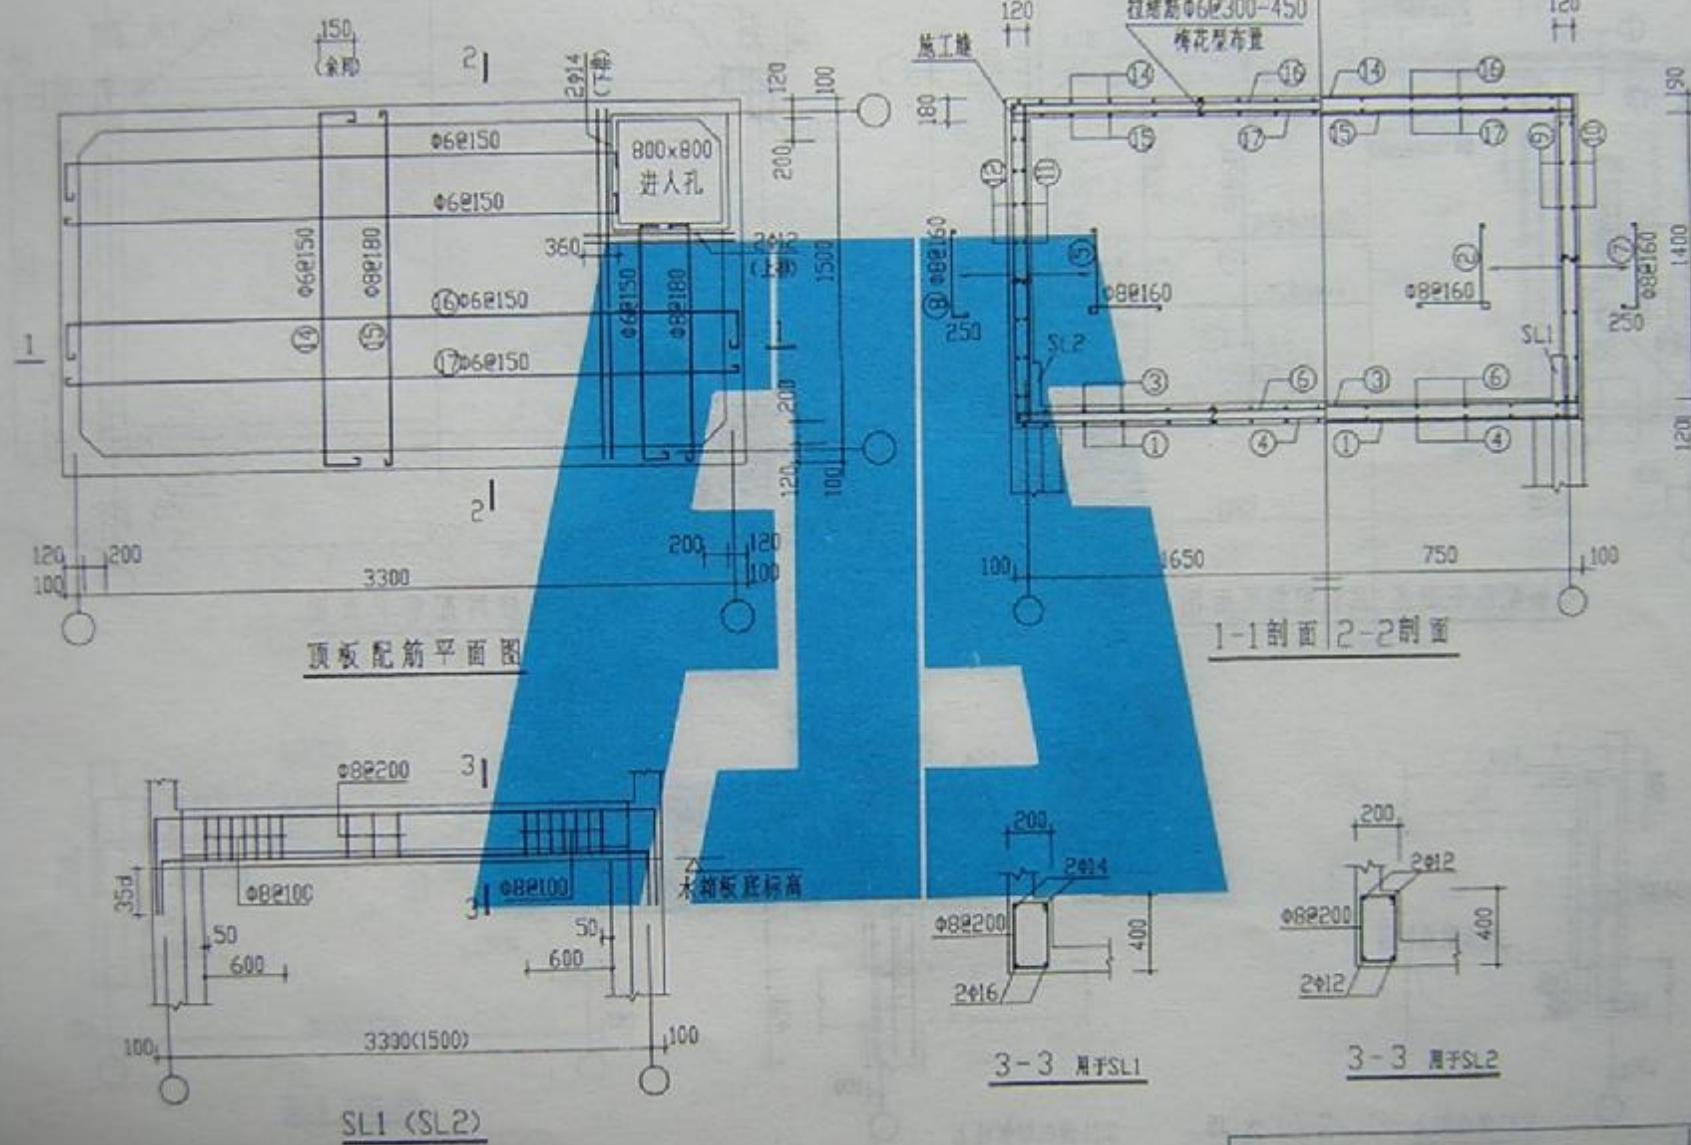


SS5-3315a


图集号	N92G111
页号	10



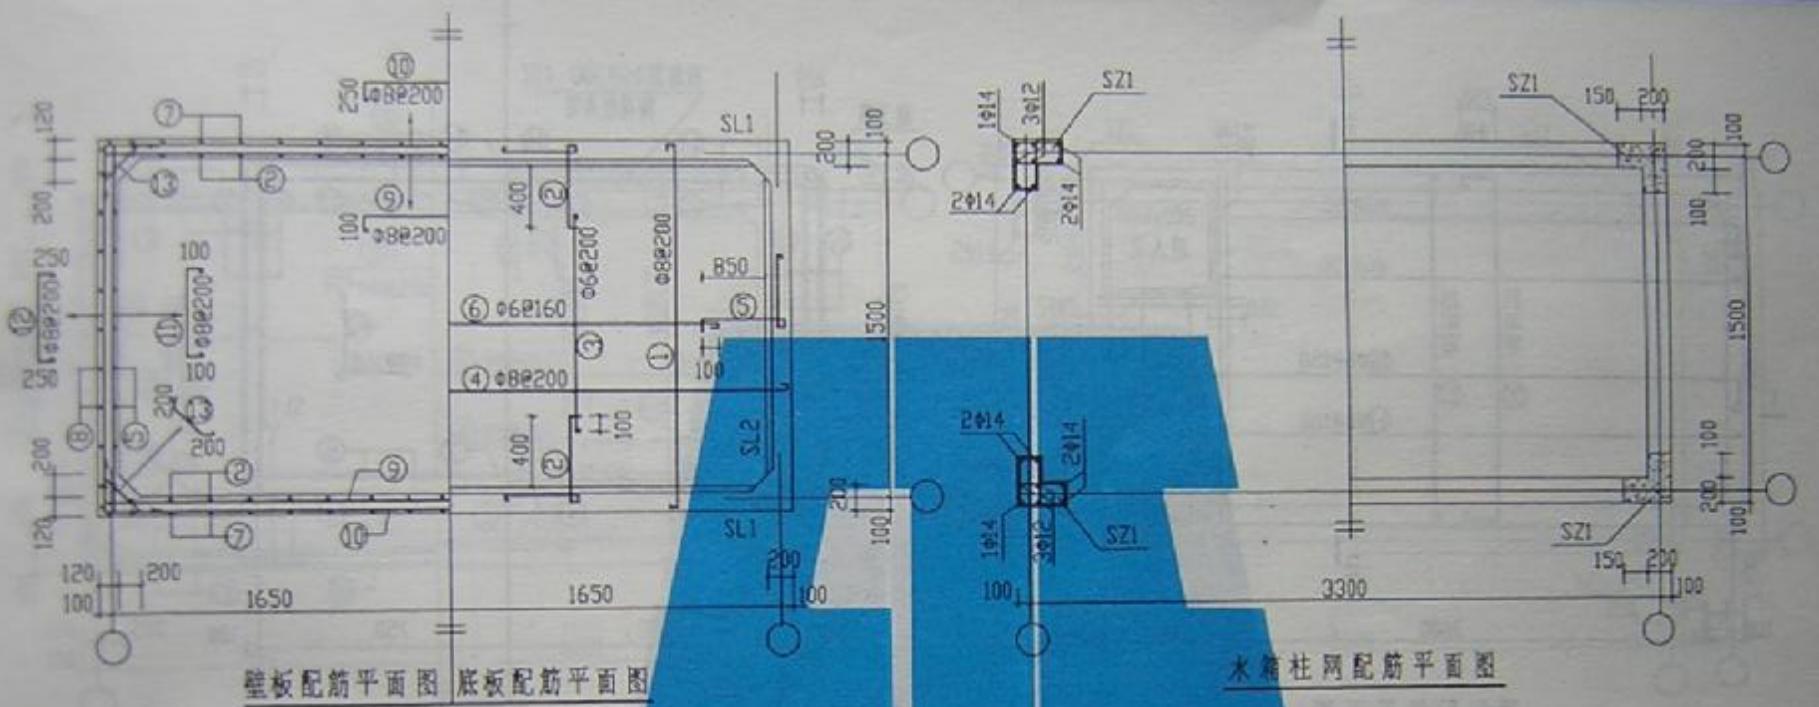


SS5-3315b


图号	M97G111
页号	11

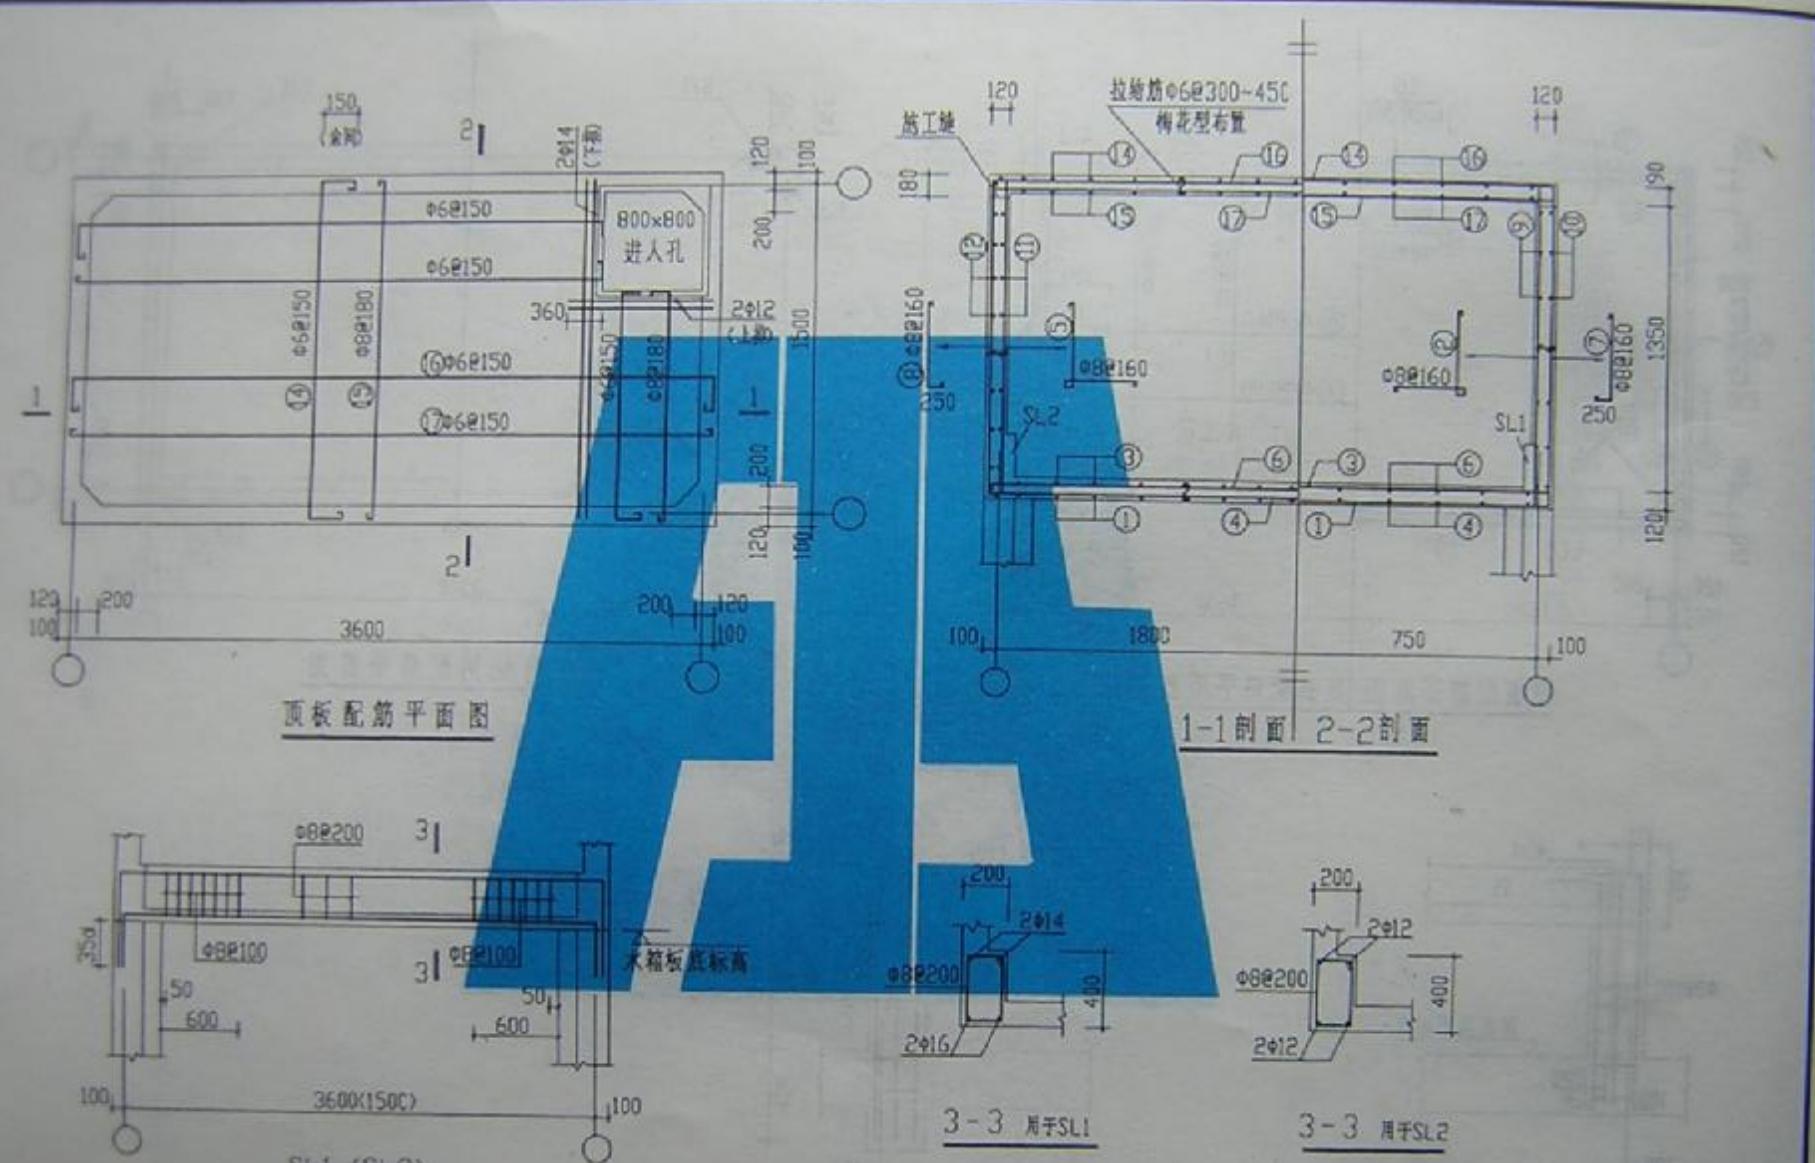

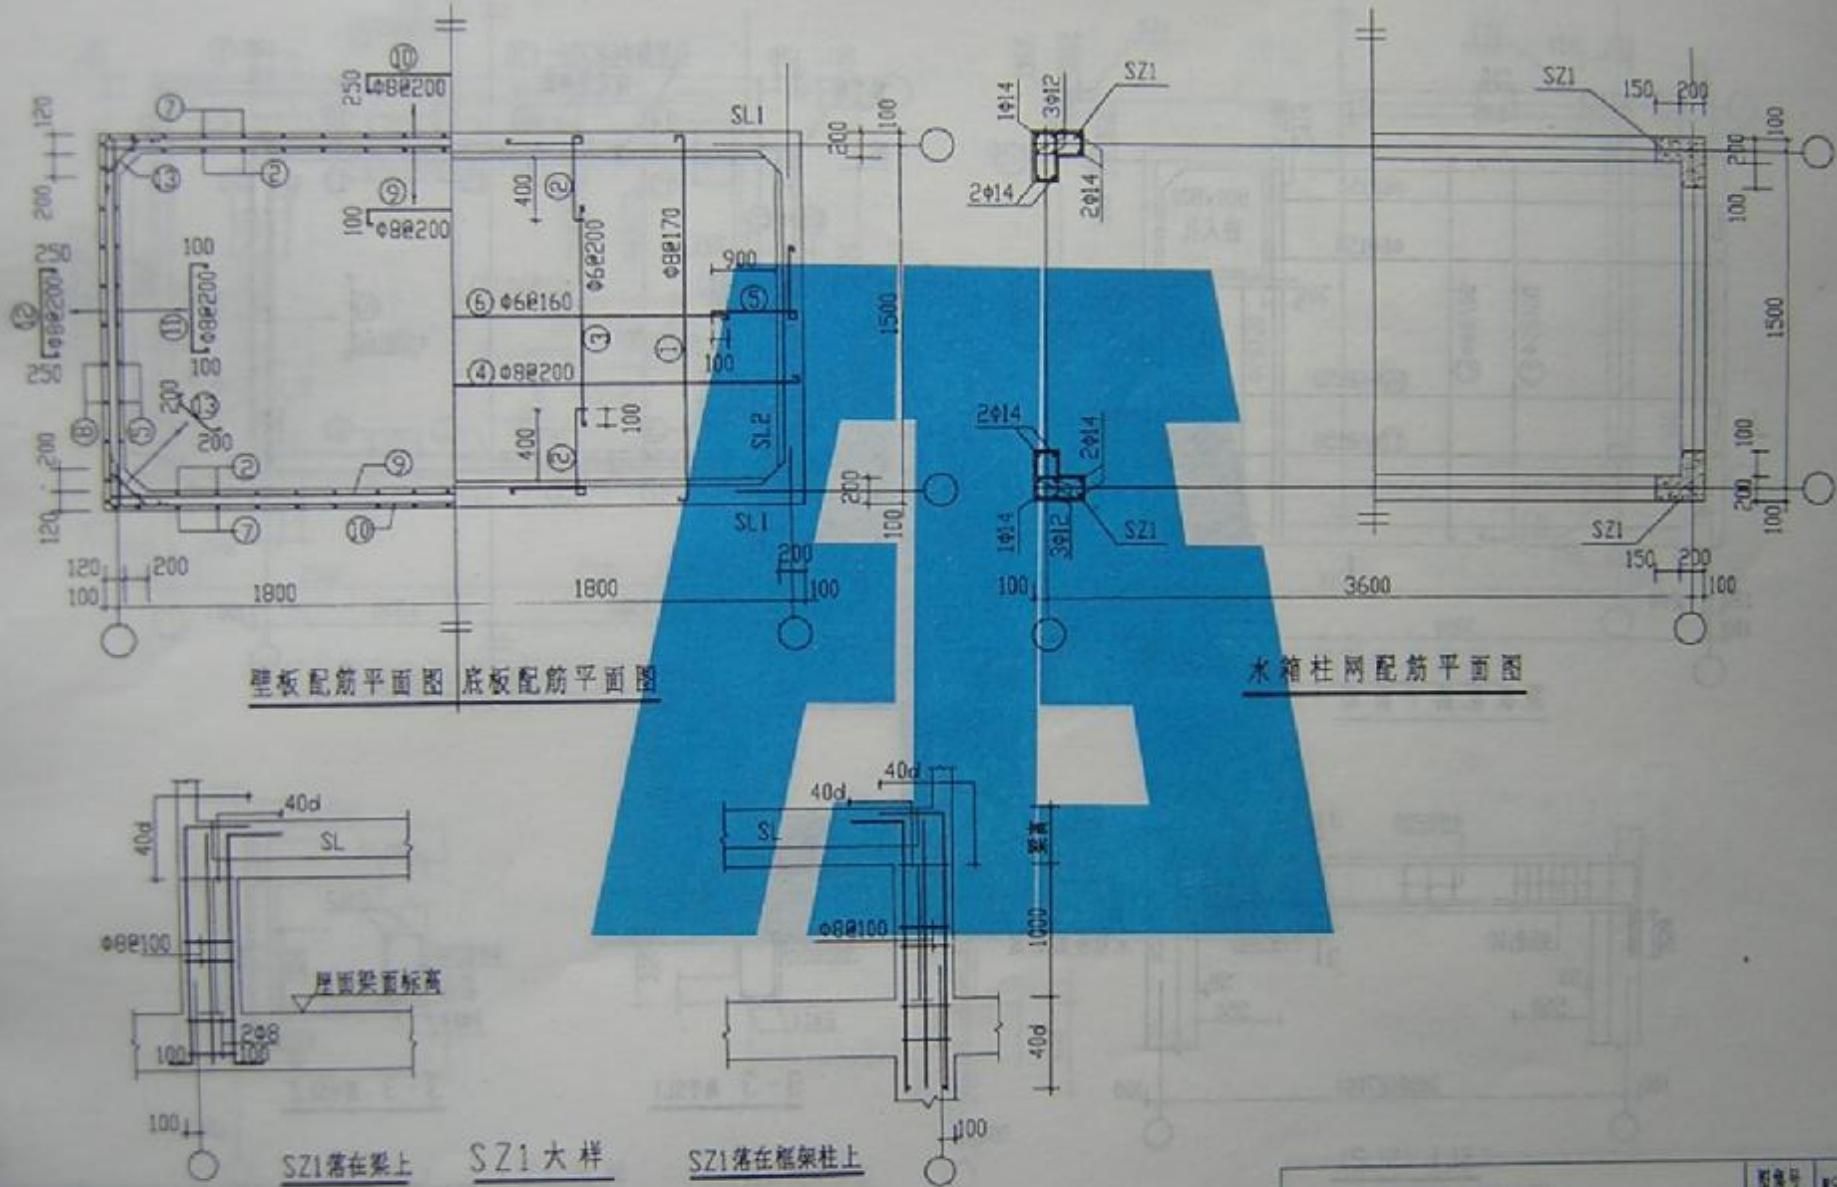

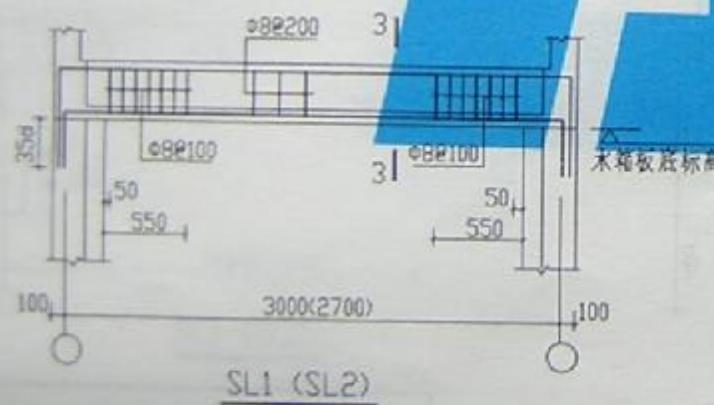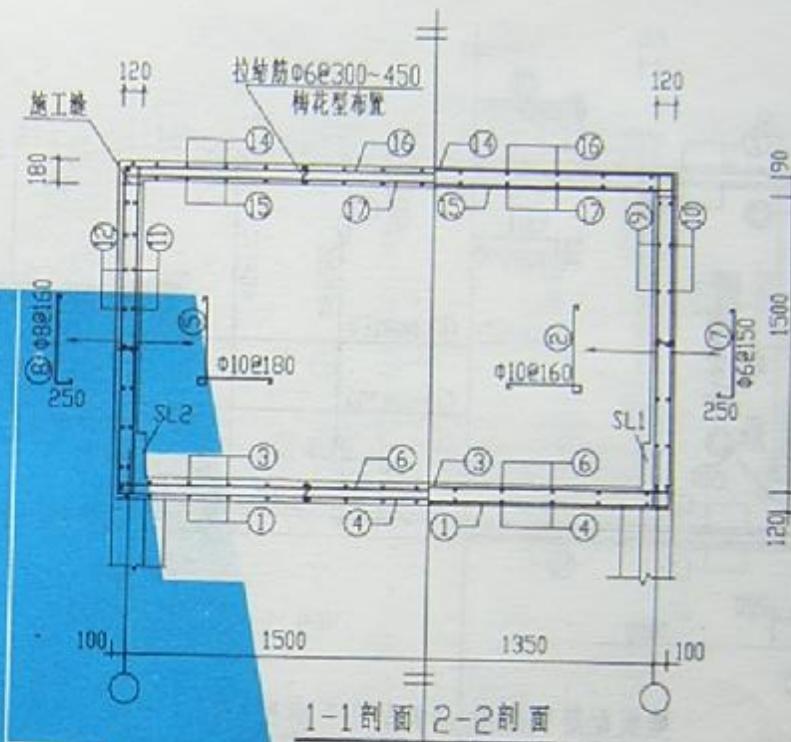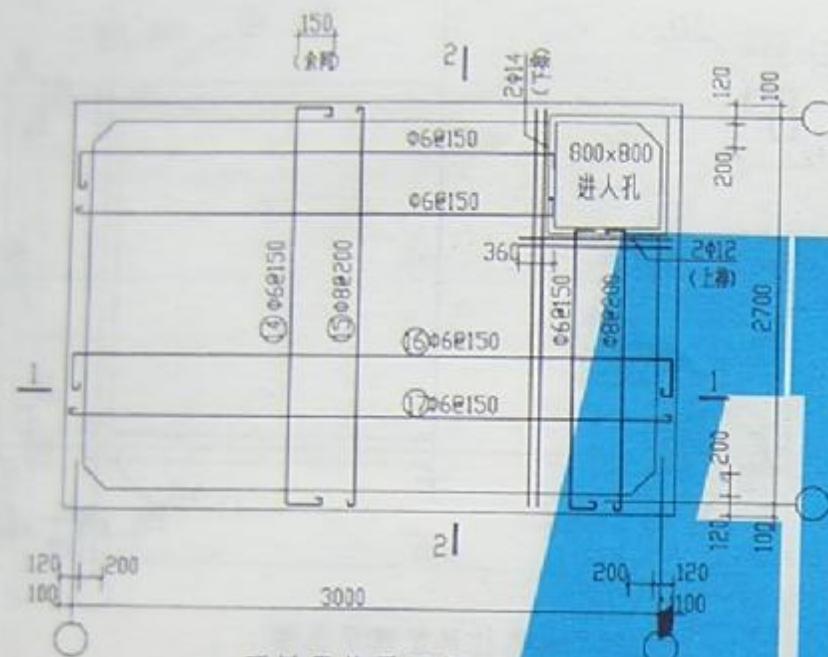





3-3 用于SL1

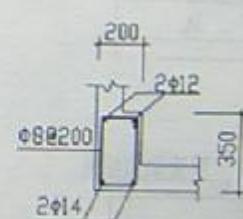

3-3 用于SL2

SS10-3027a


图号	SS10-3027a
页号	14

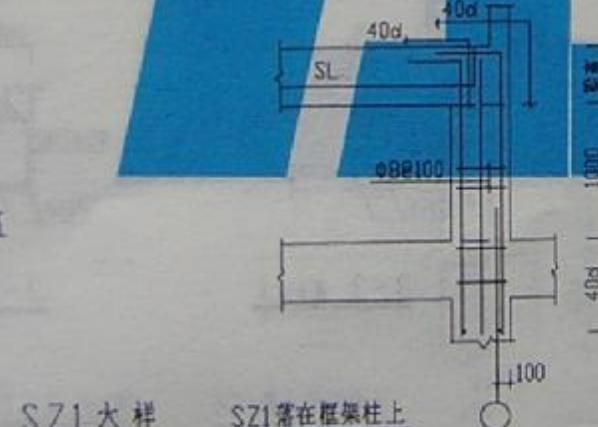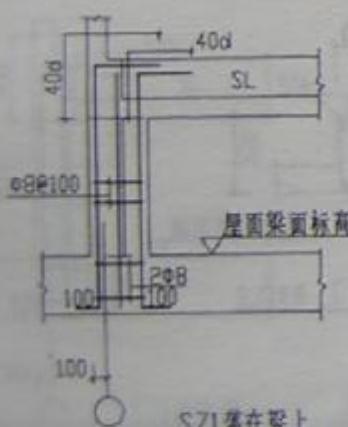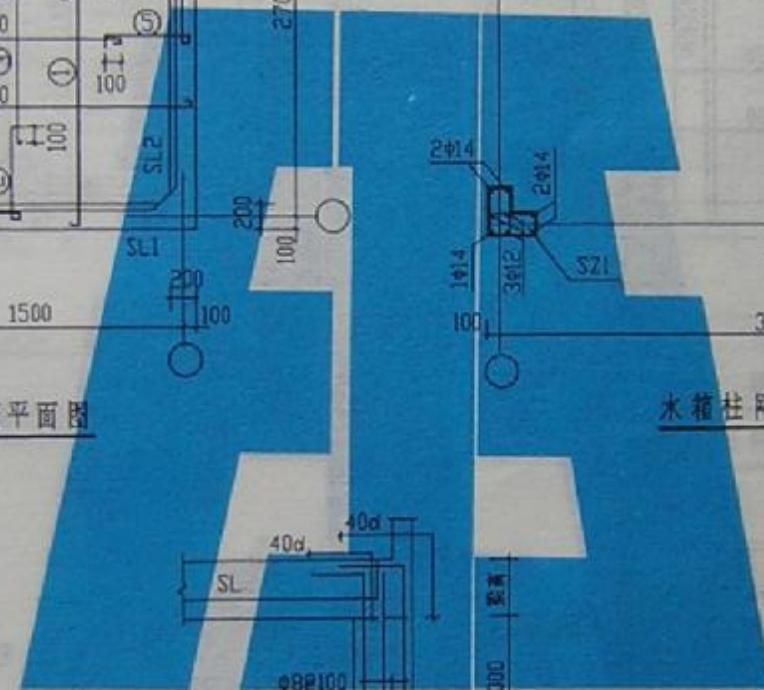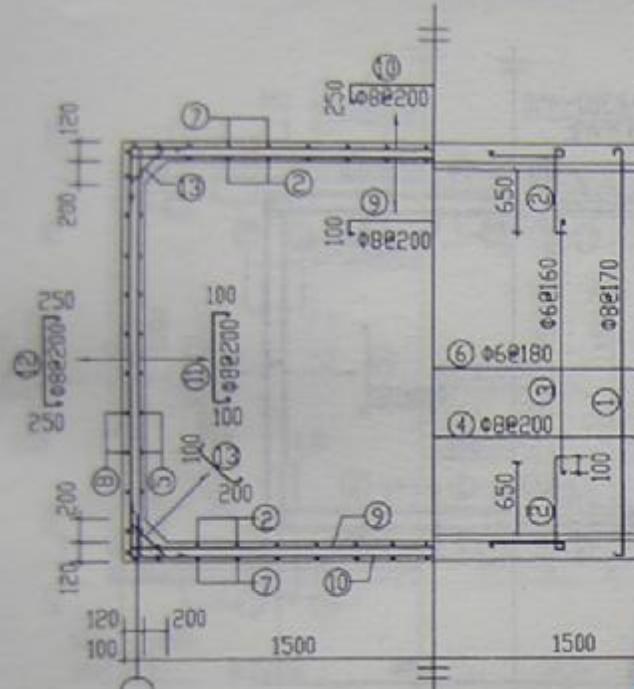

SZ1落在框架柱上


SS10-3027b



图集号	N97G111
页号	15

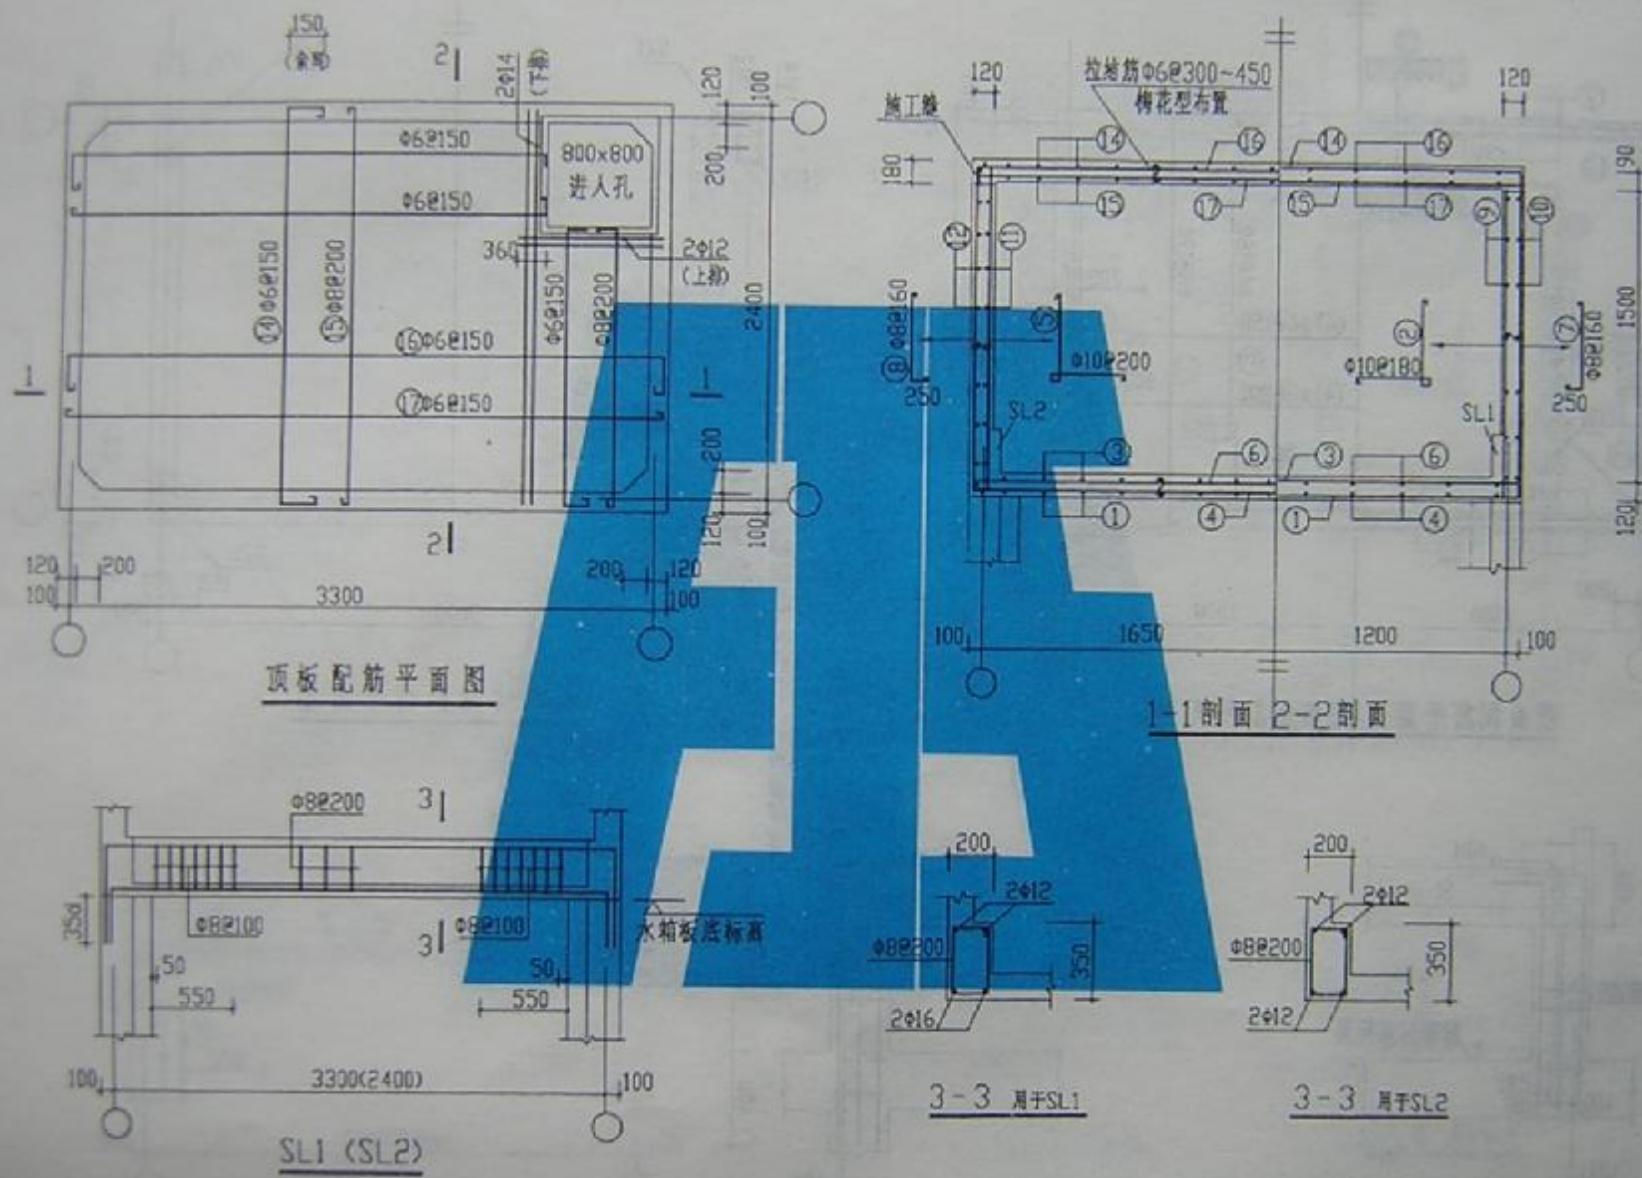

SS10-3324a



图集号	Z97011
页号	16

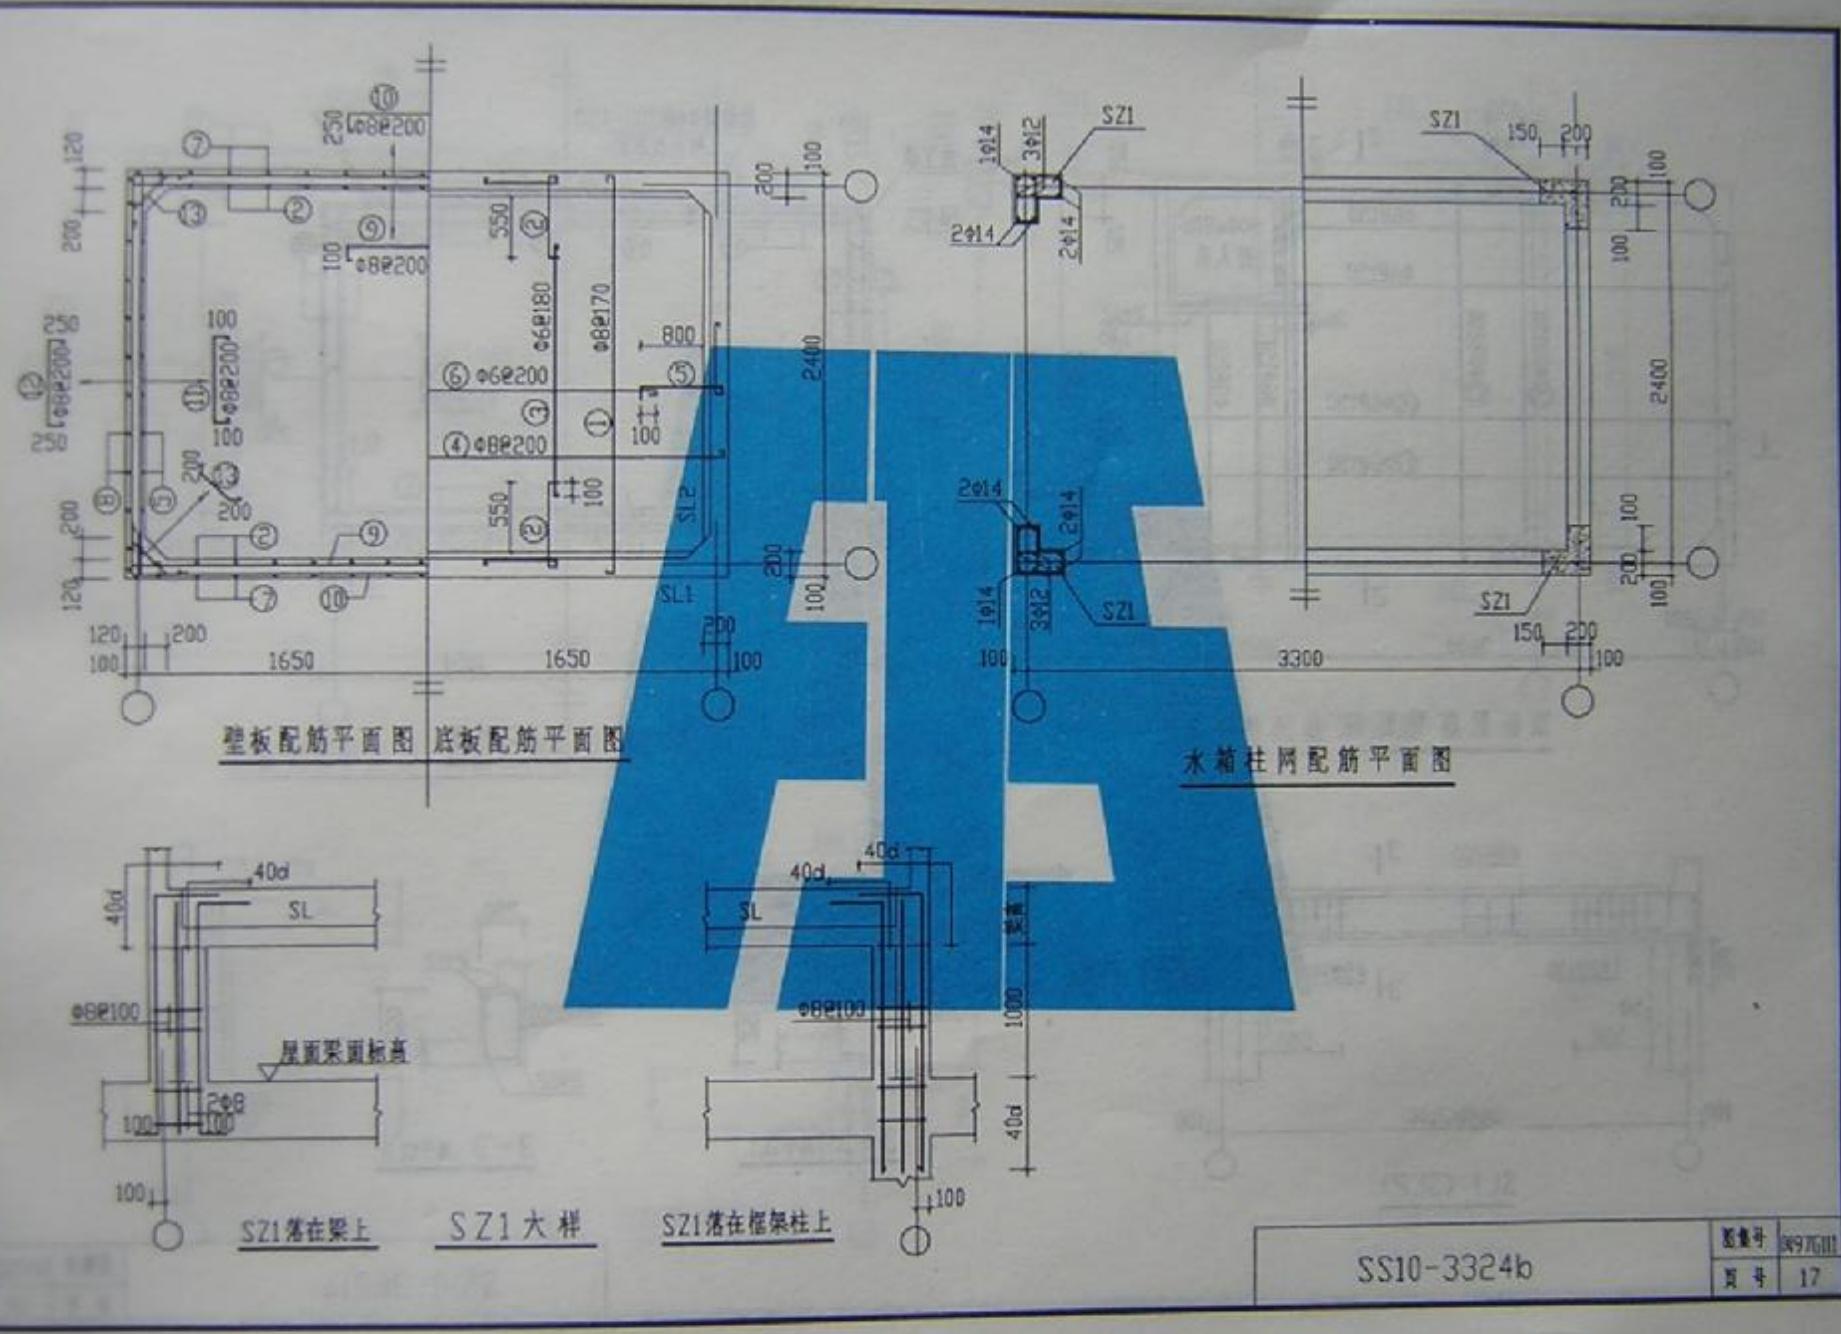

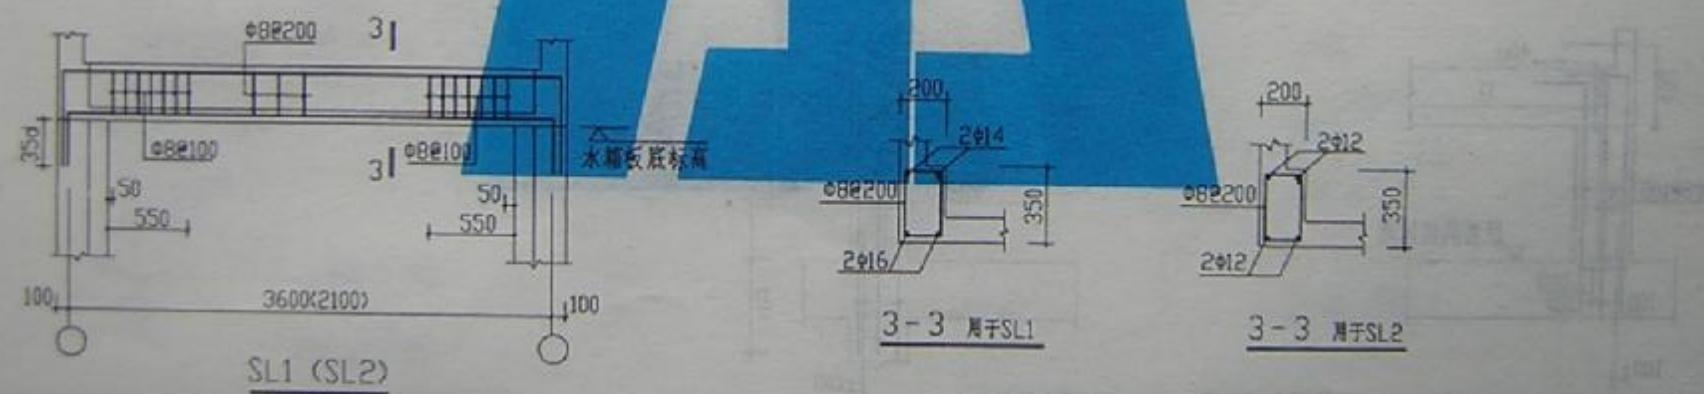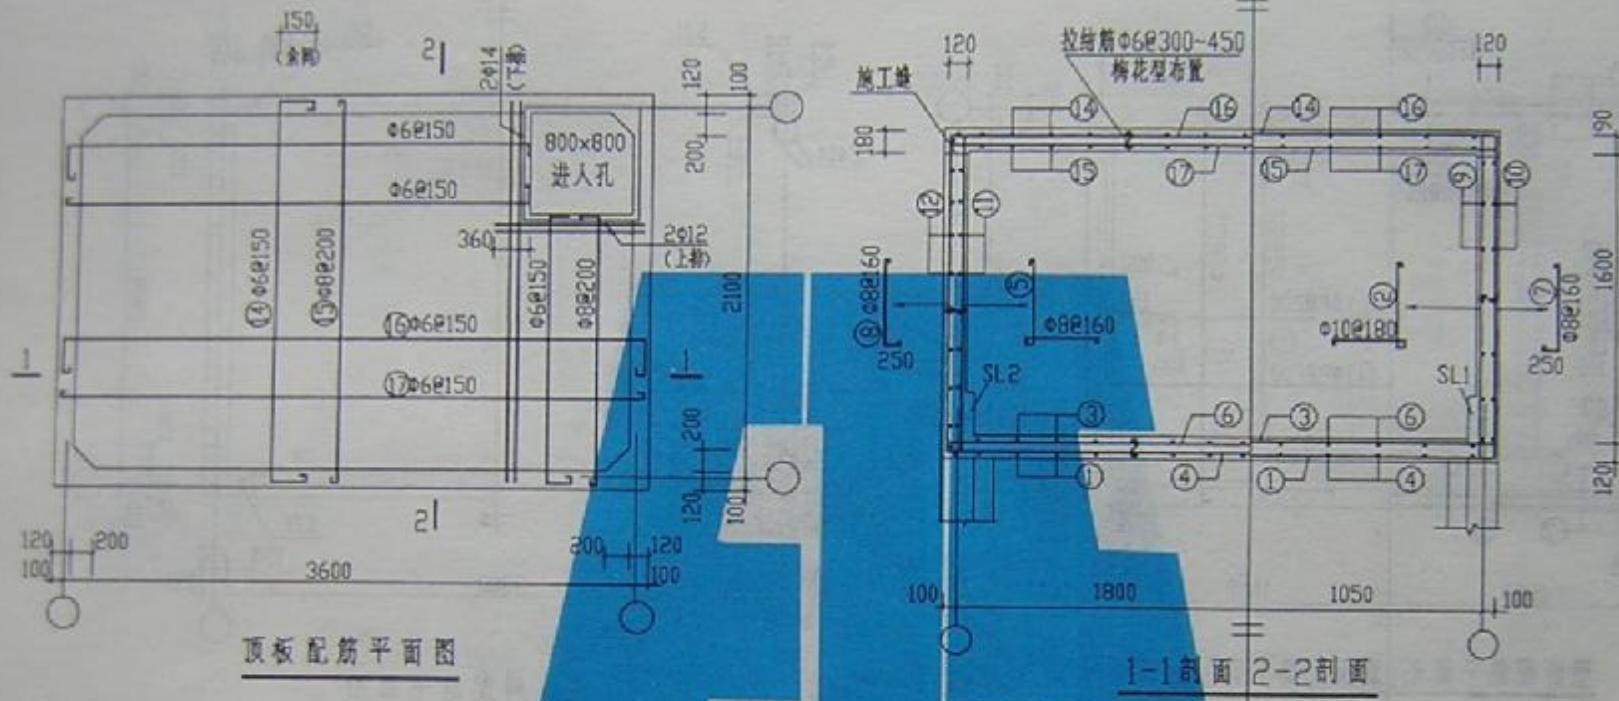


SS10-3621a

图集号	JGJ76-2011
页号	18

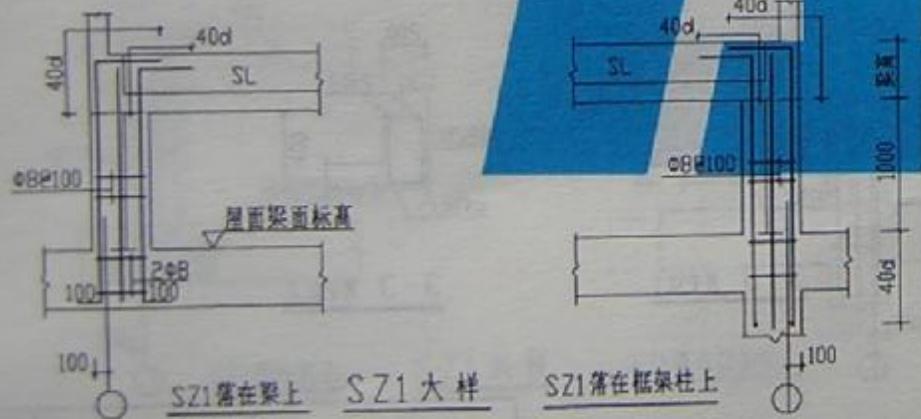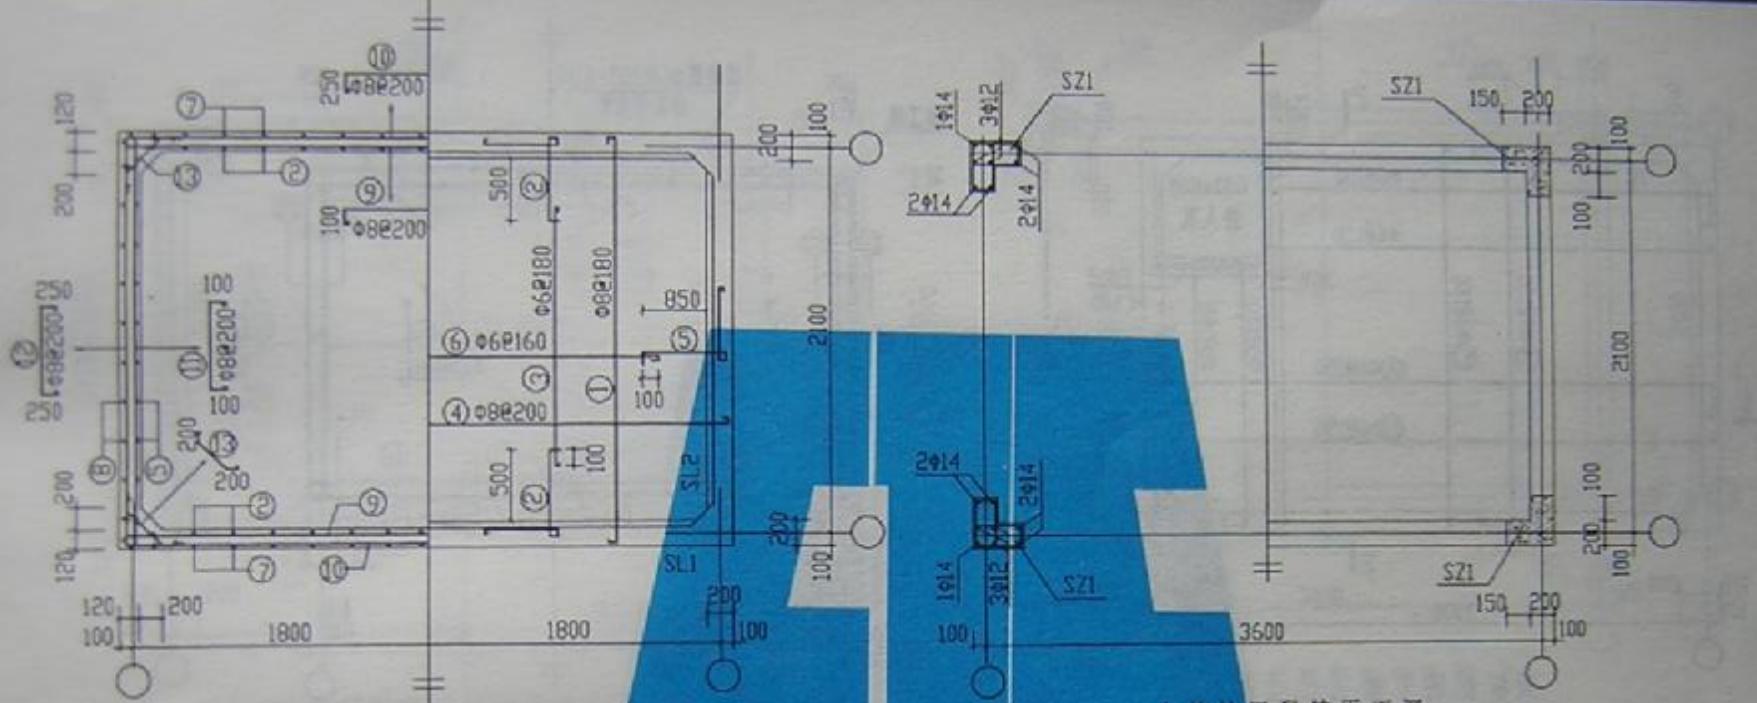


SS10-3621b


图集号	SS10-3b
页号	19


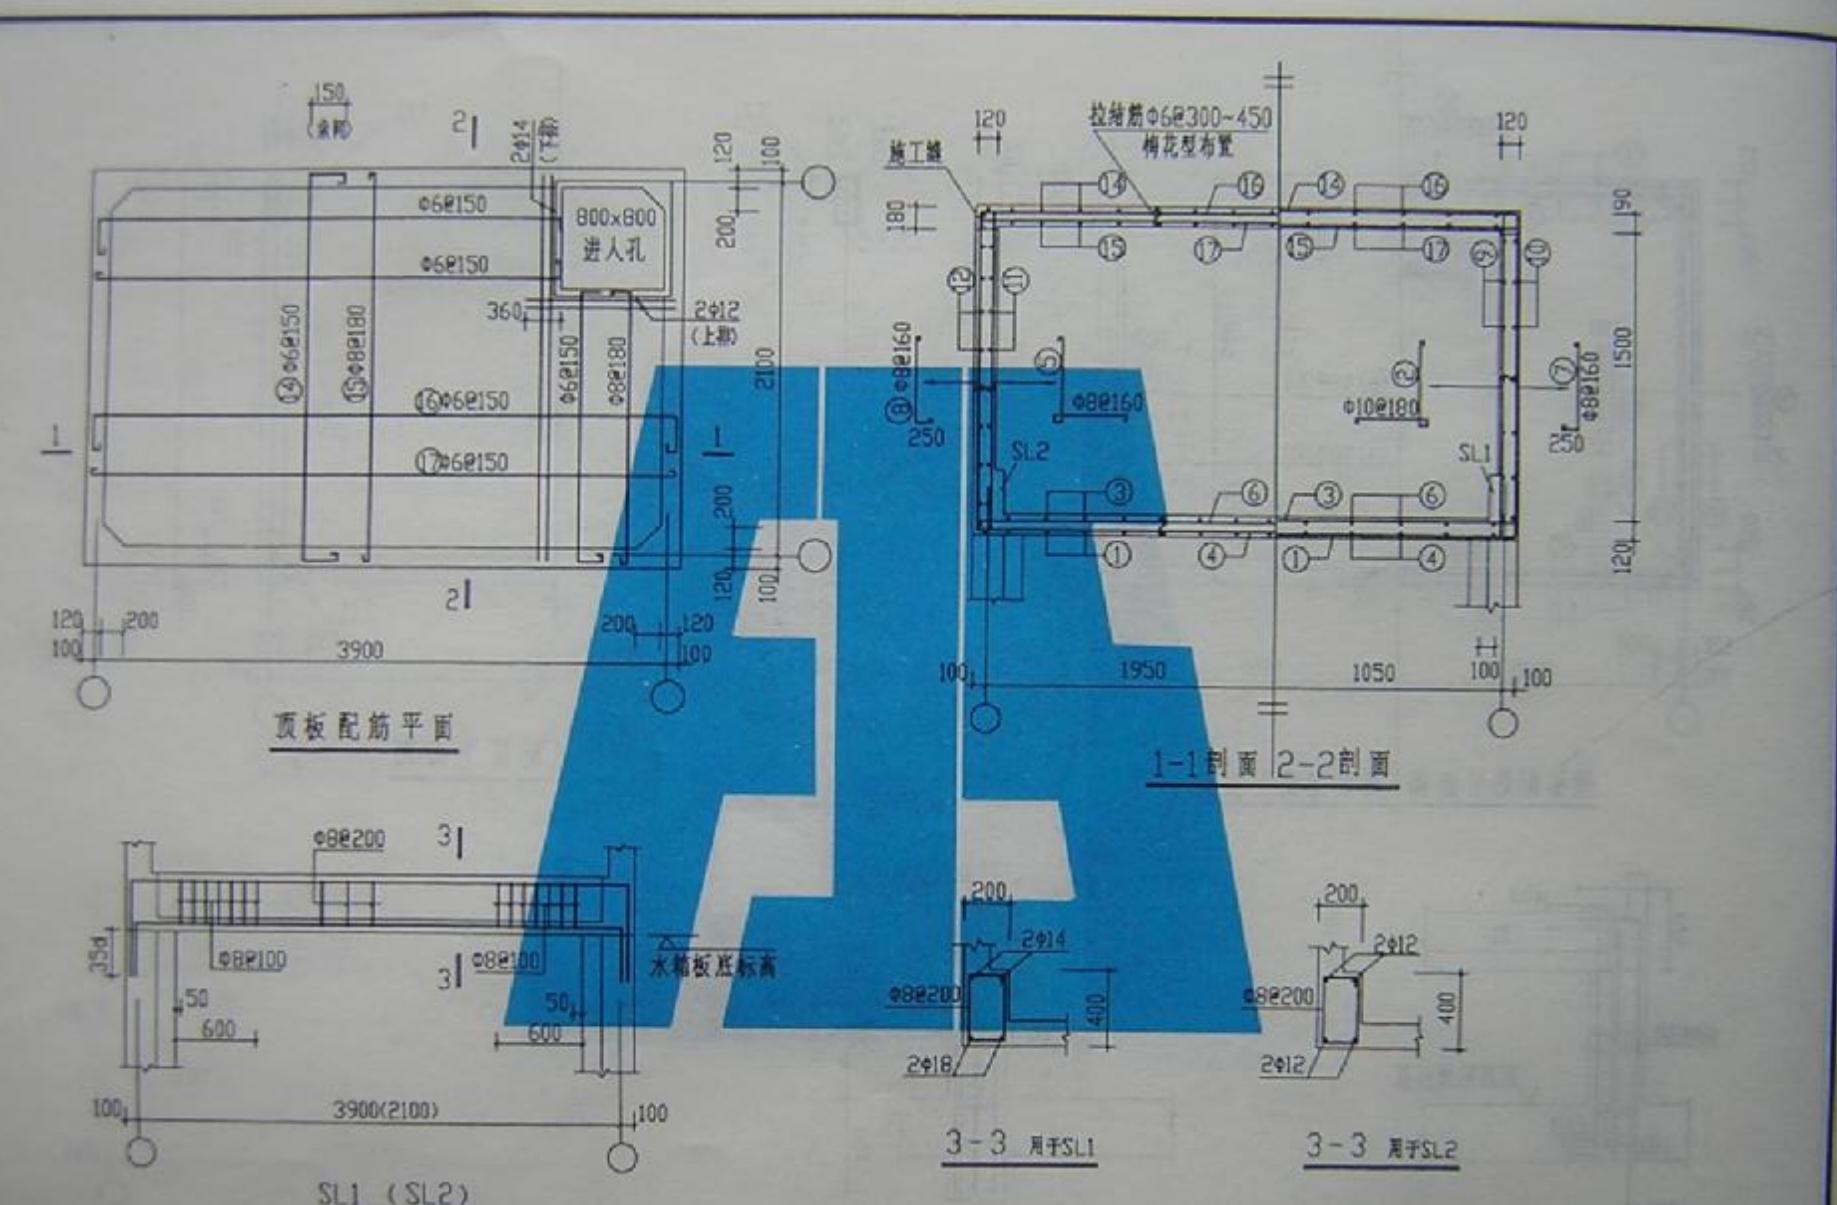


SS10-3921a


图号	SS10-3921a
页号	20

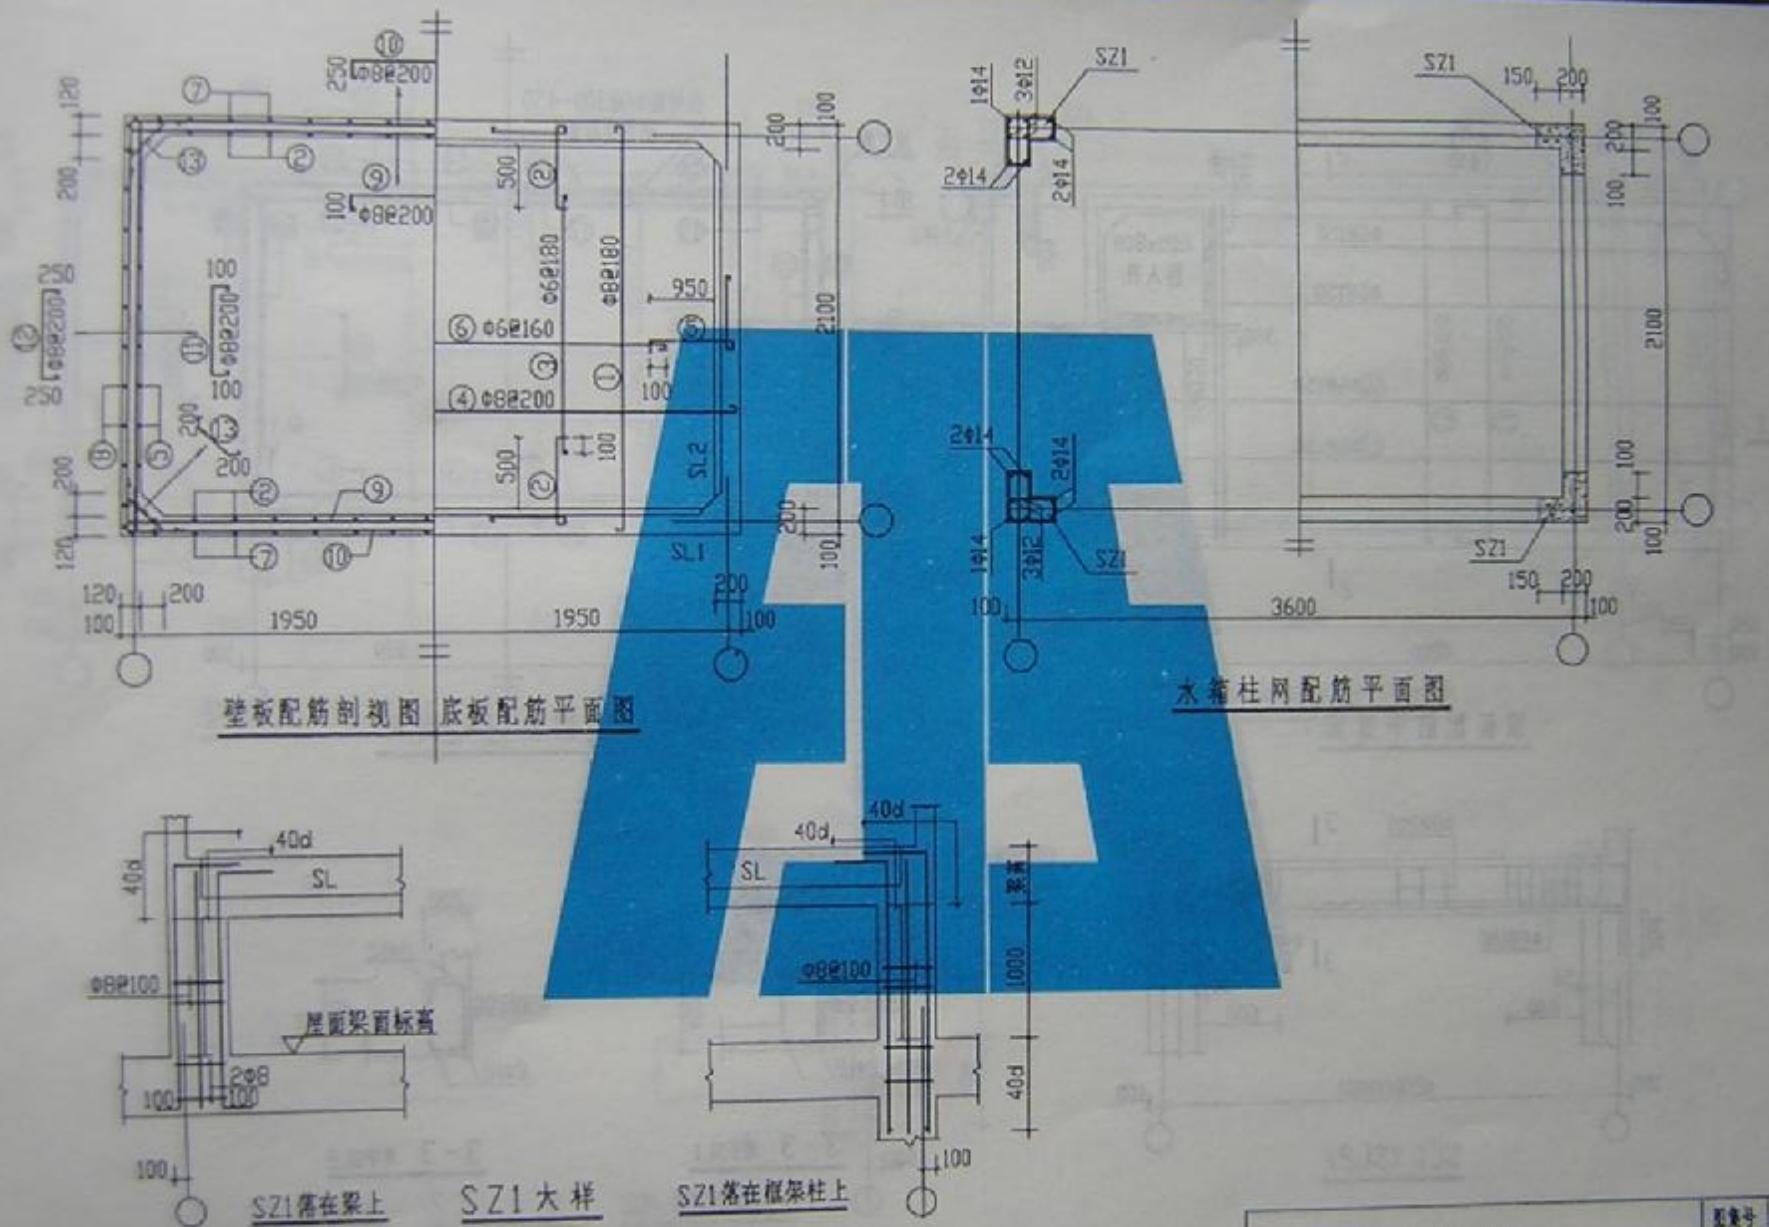

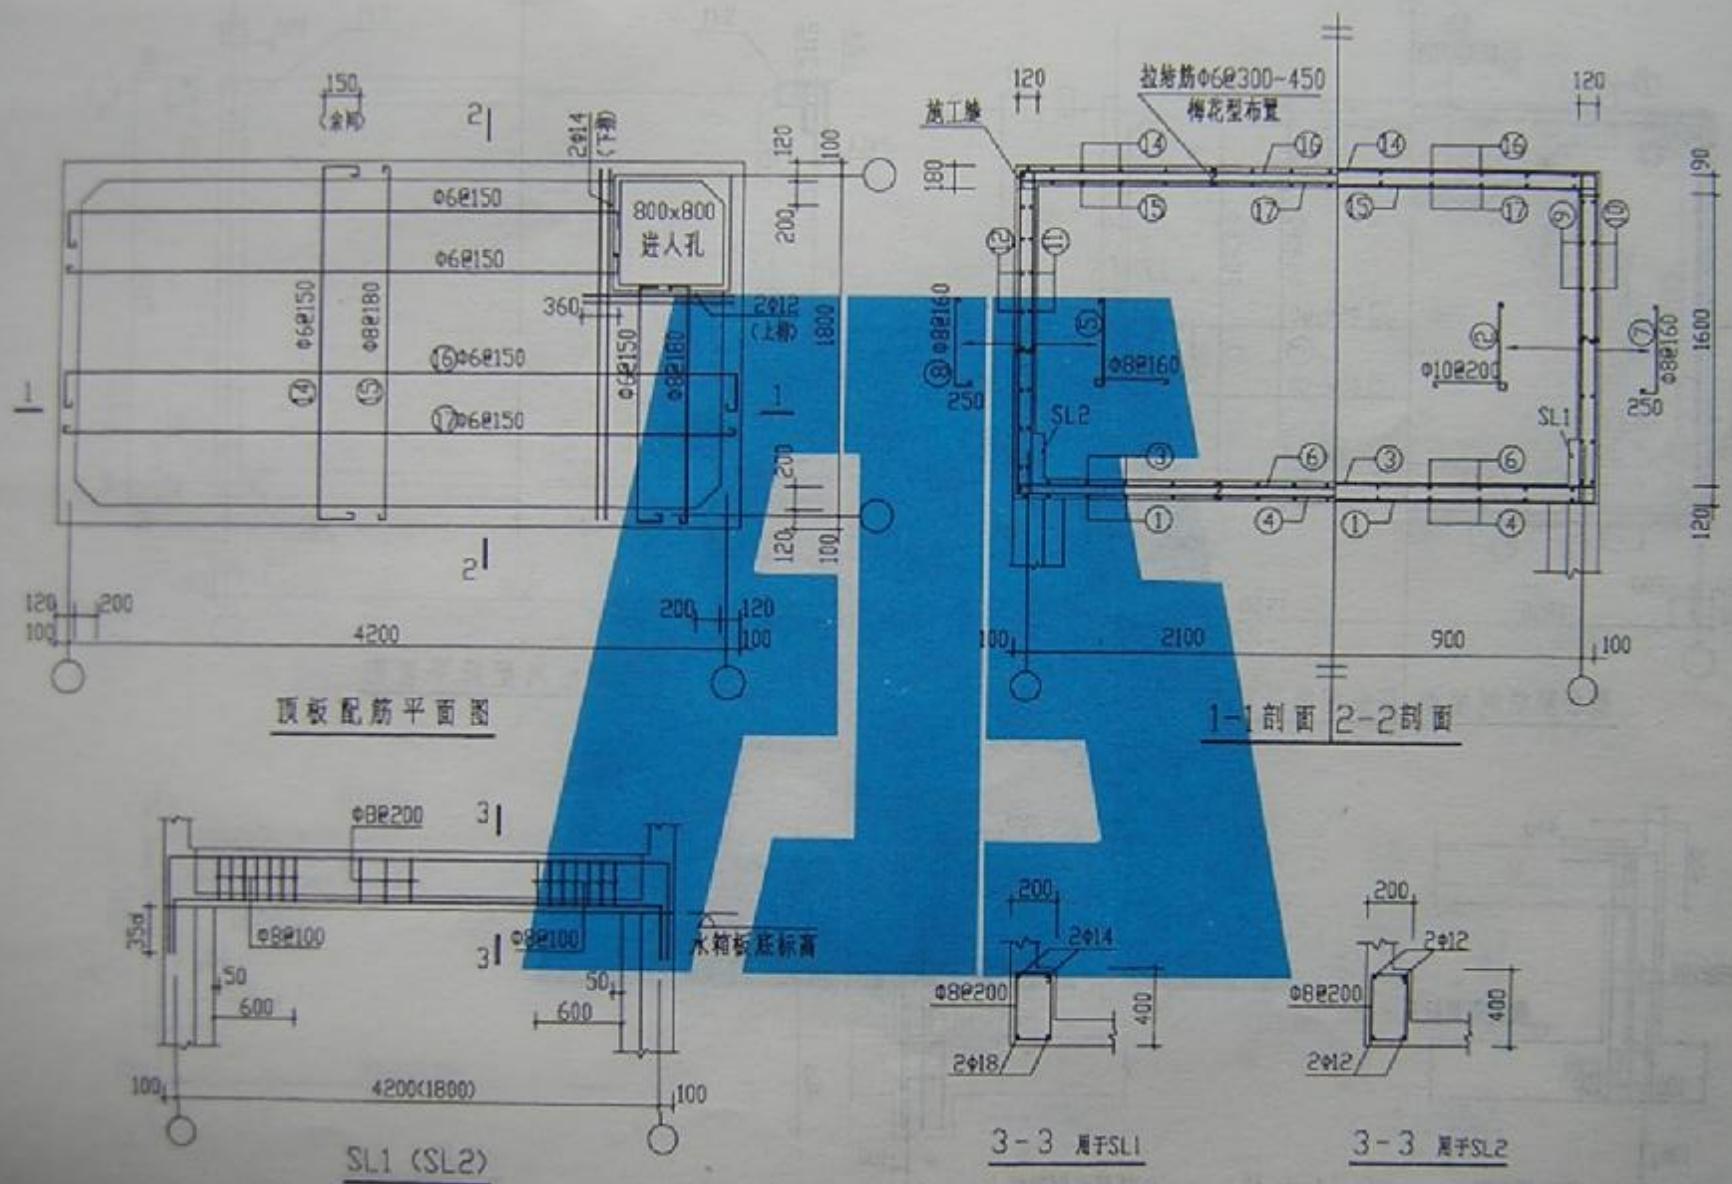

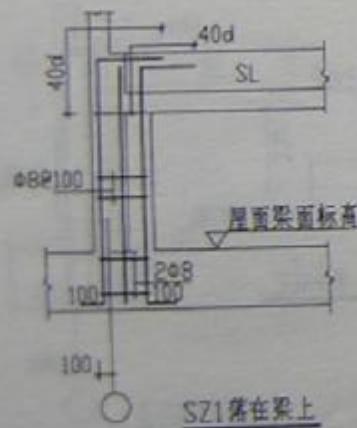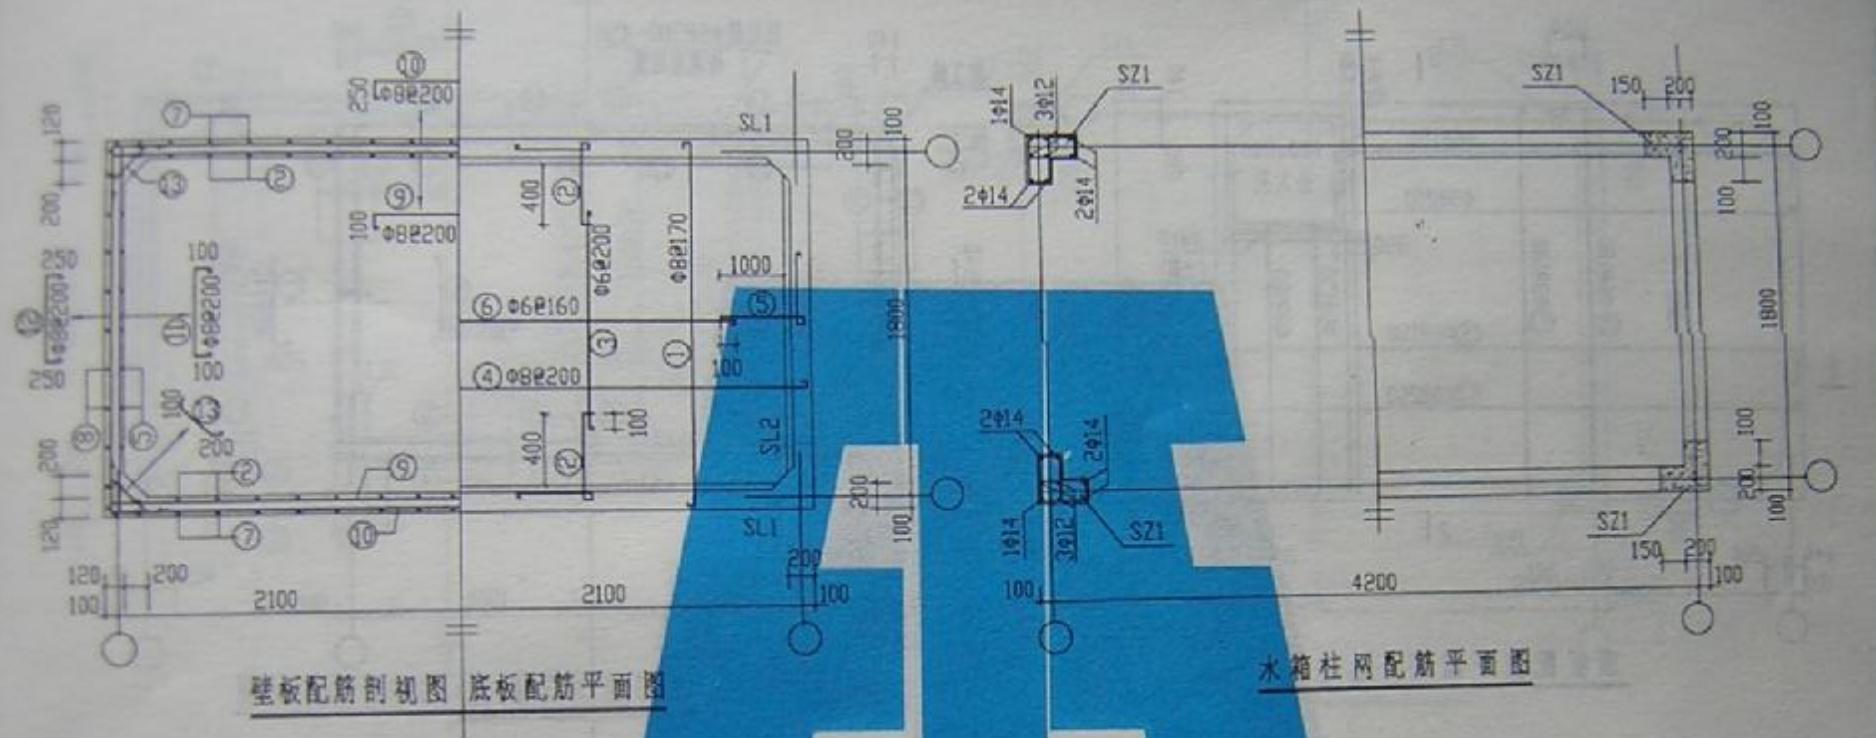


SZ1 大样

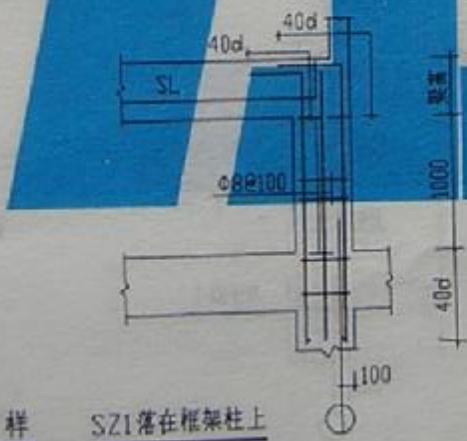


SS10-4218b


图集号	W97G011
页号	23

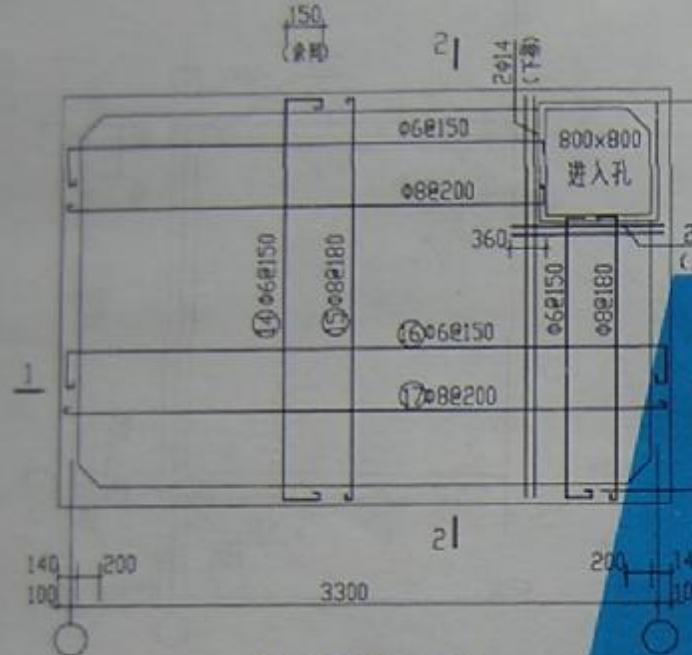

顶板配筋平面图

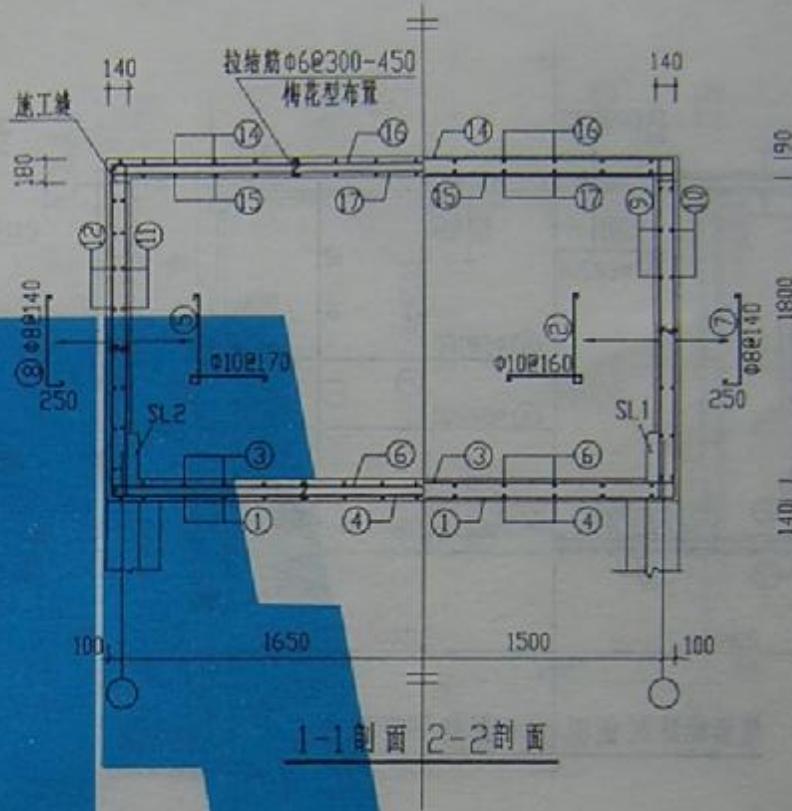

1-1剖面 2-2剖面

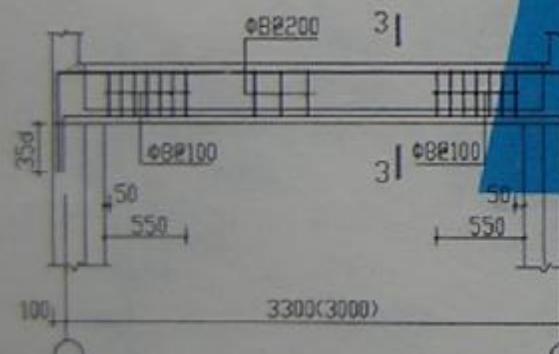




SL1 (SL2)

3-3 剖于SL1

3-3 剖于SL2


SS15-3330a


图集号	W97011
页号	24

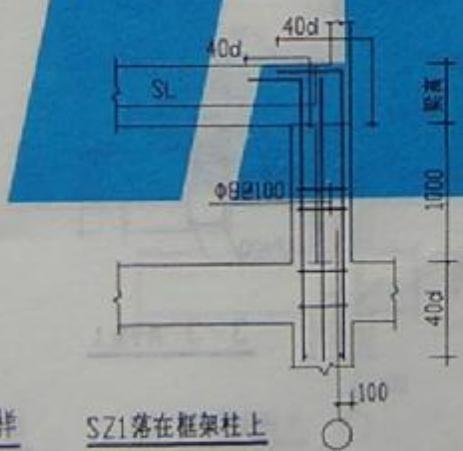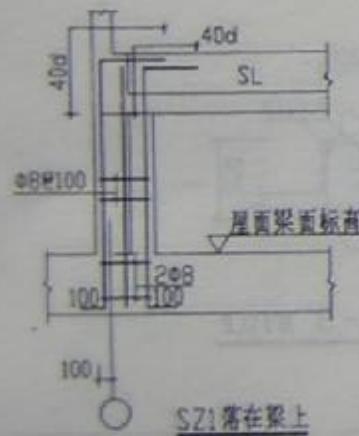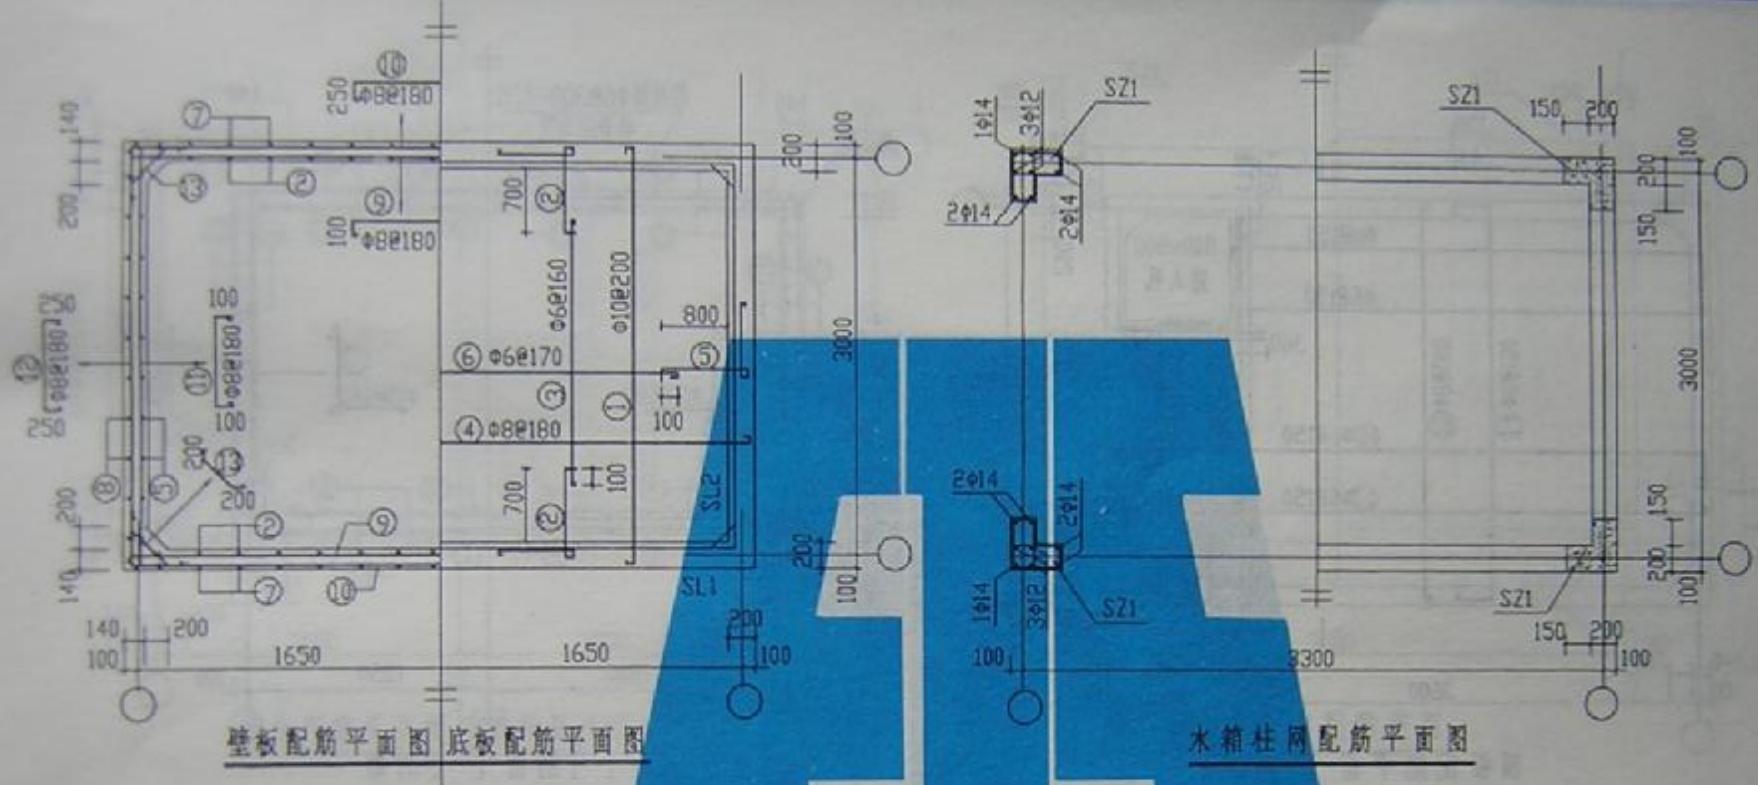


SS15-3330b

图集号	N97G111
页号	25

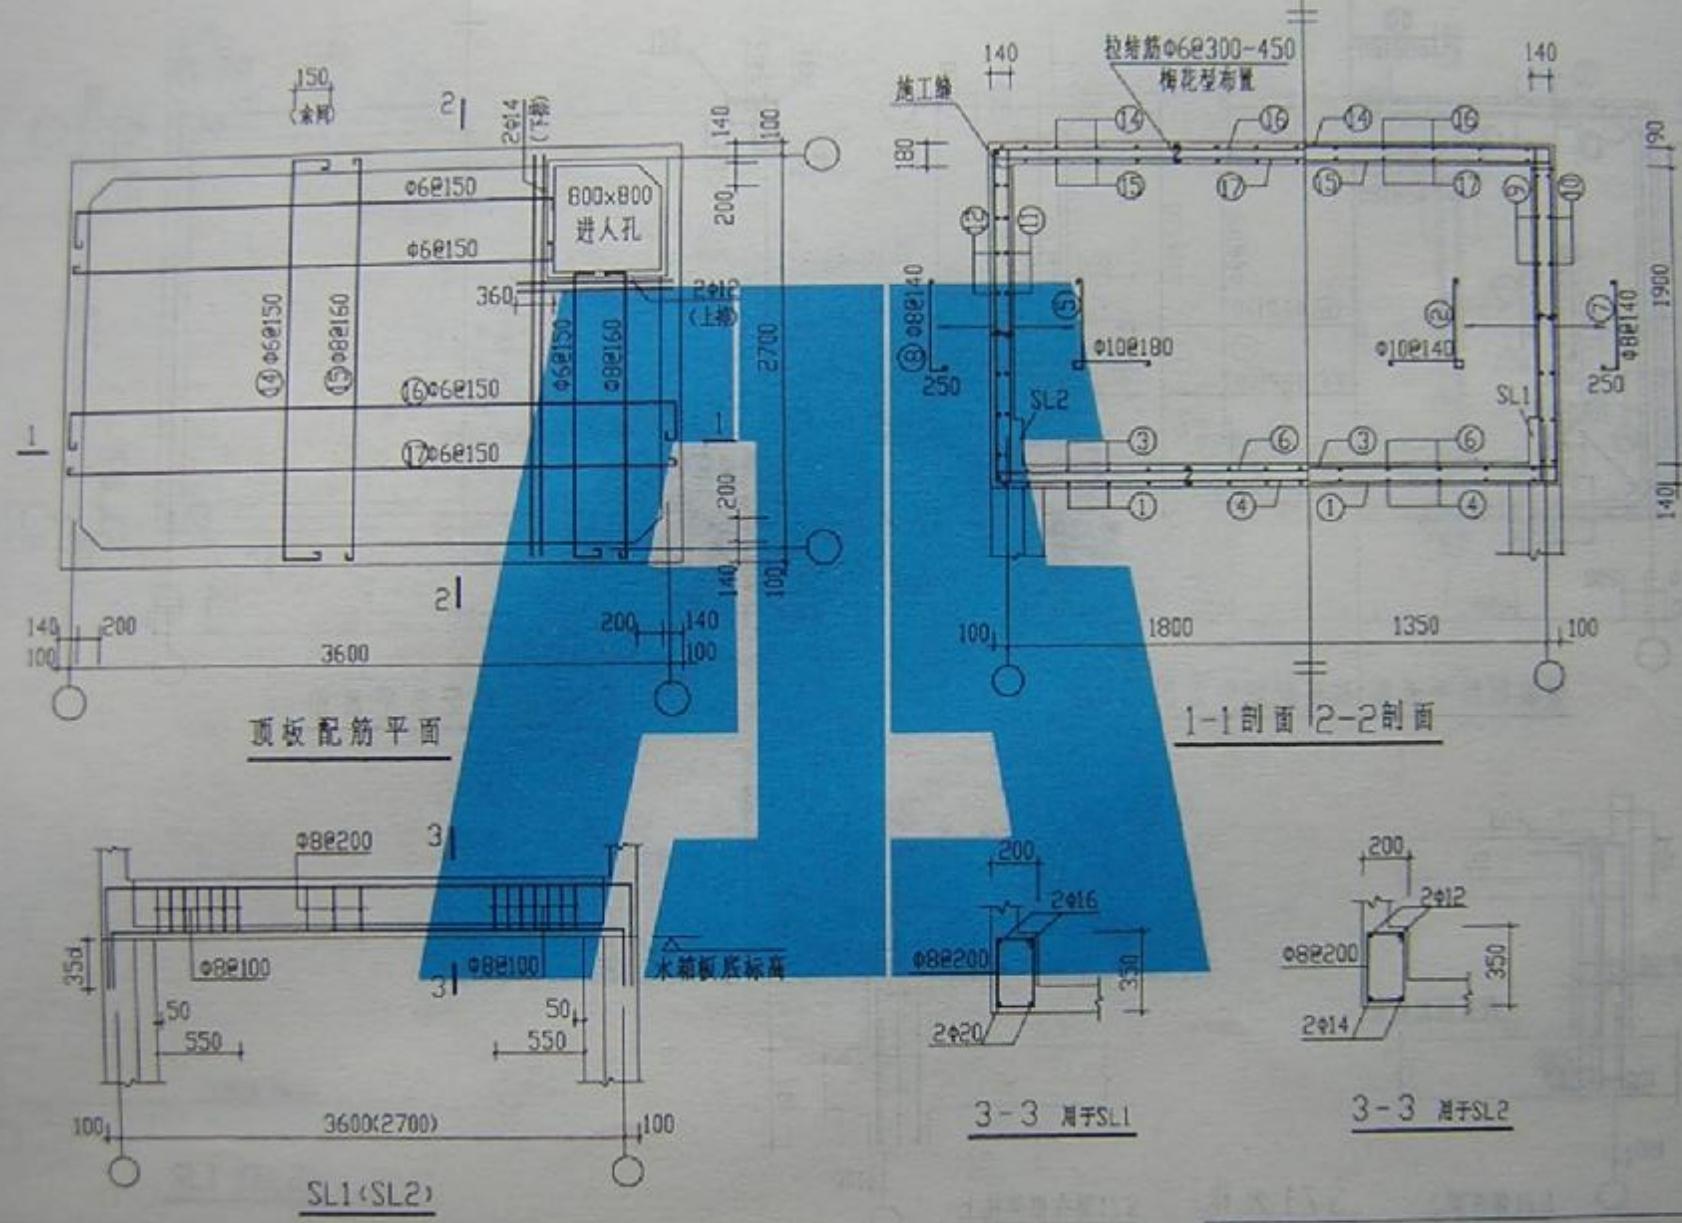


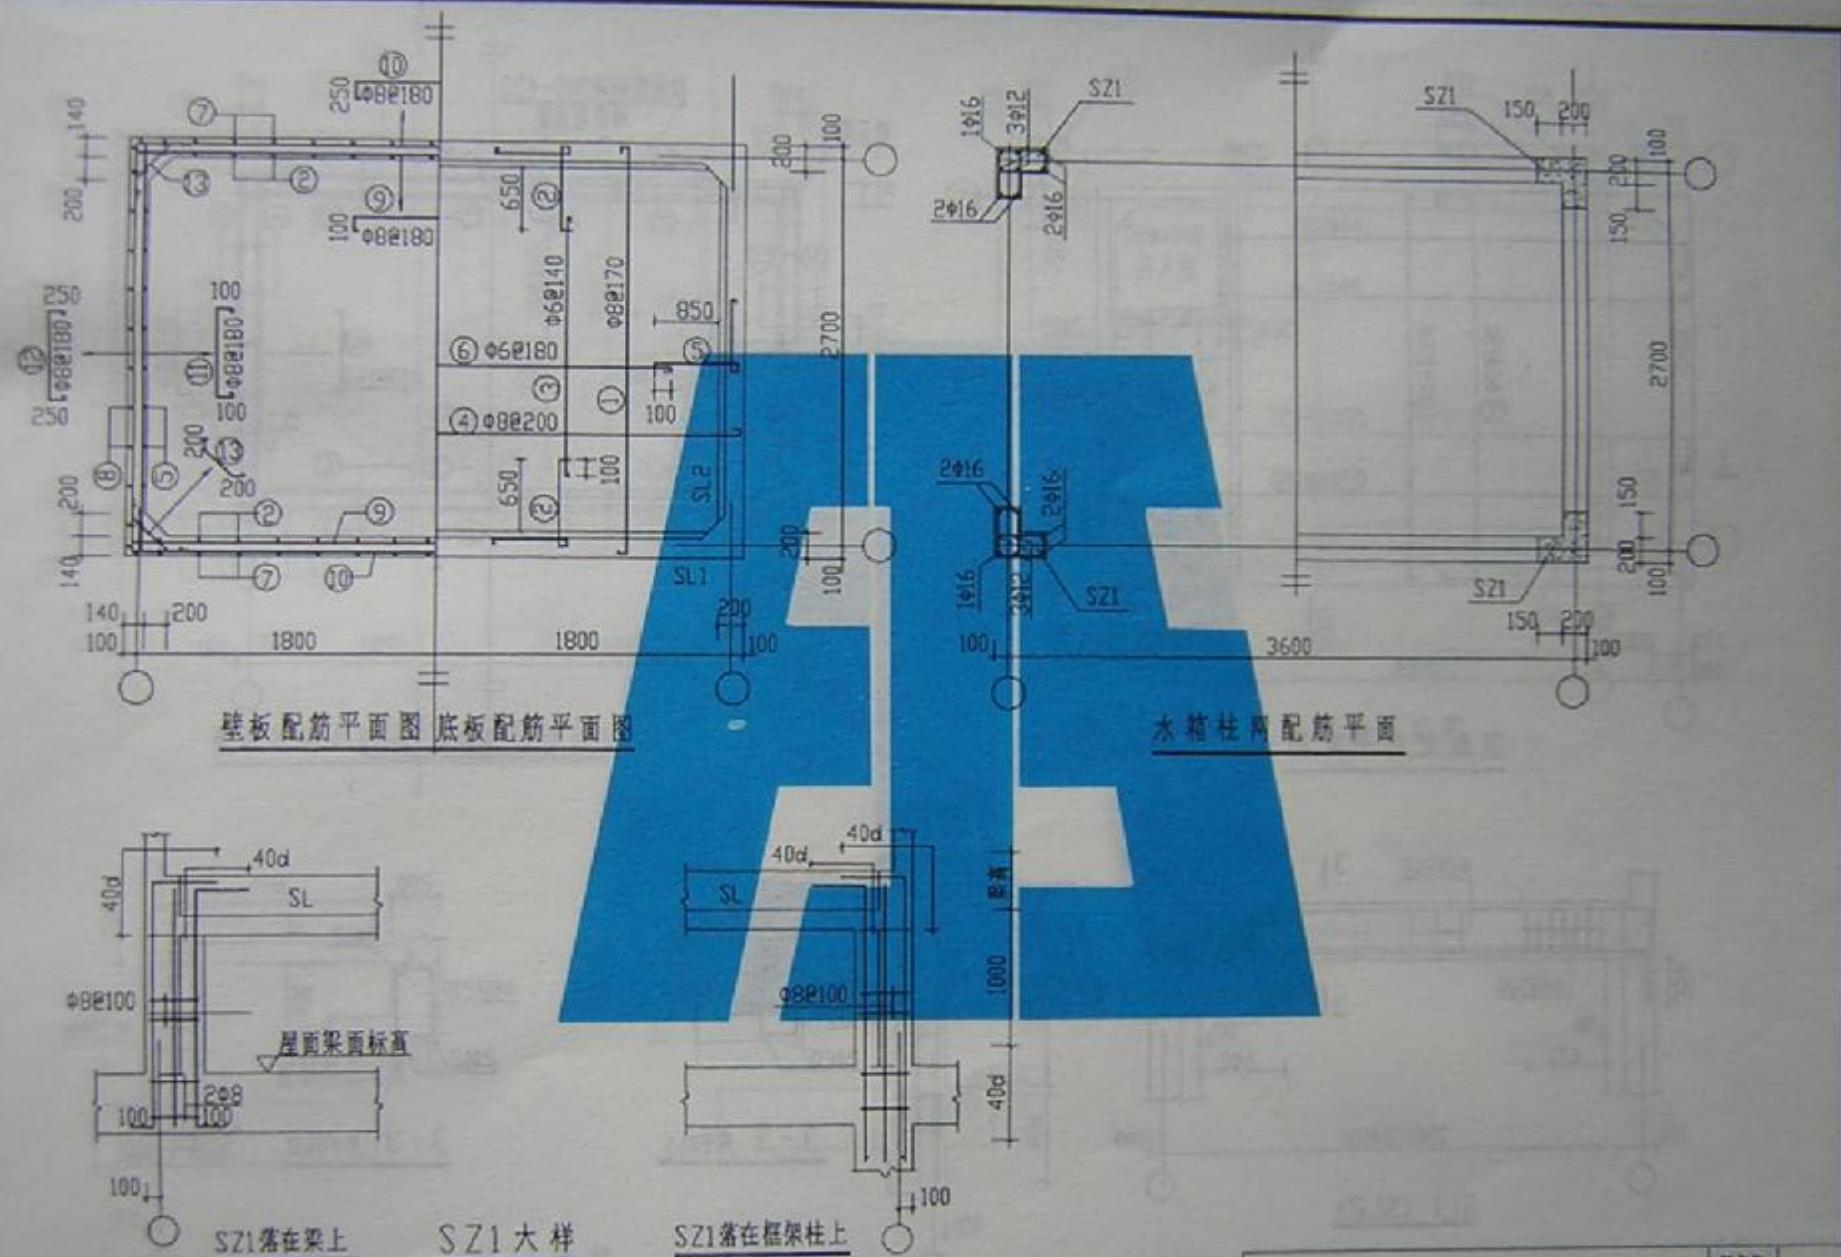

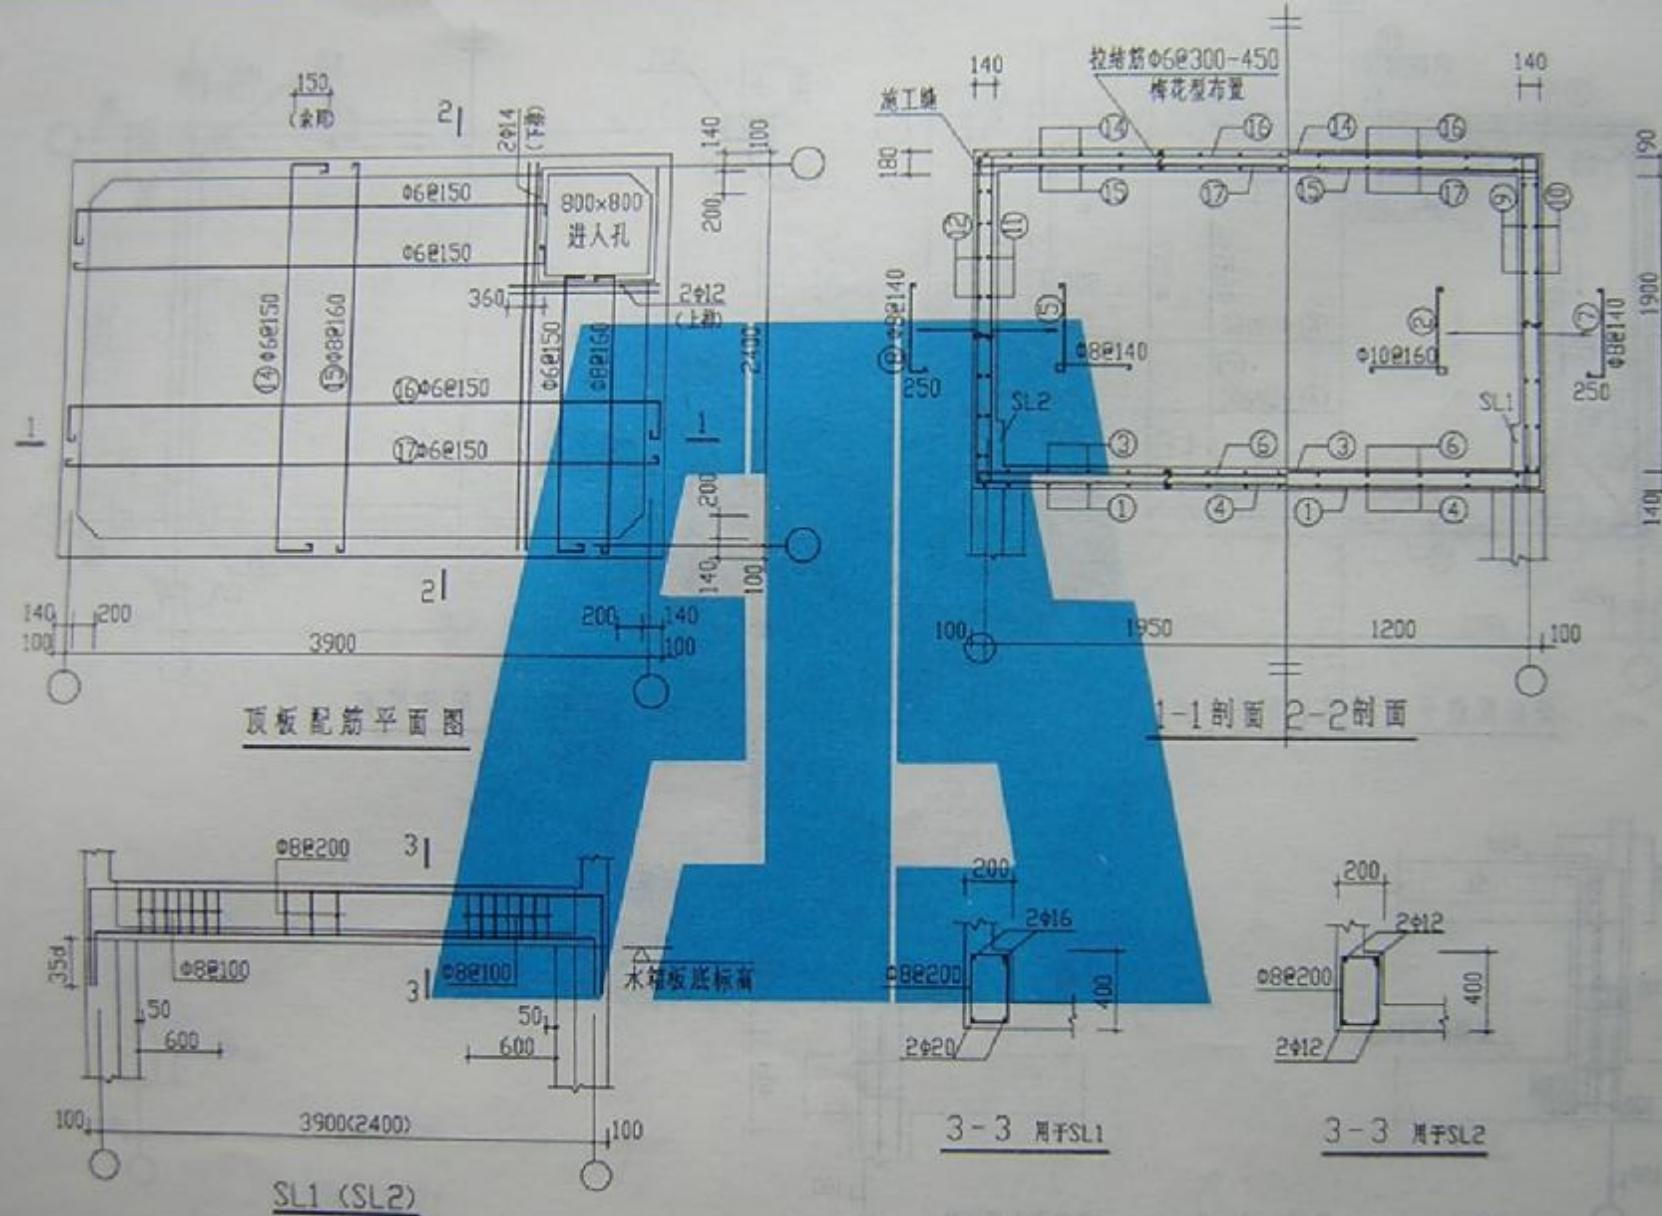


SS15-3924a

图集号	A97011
页号	28

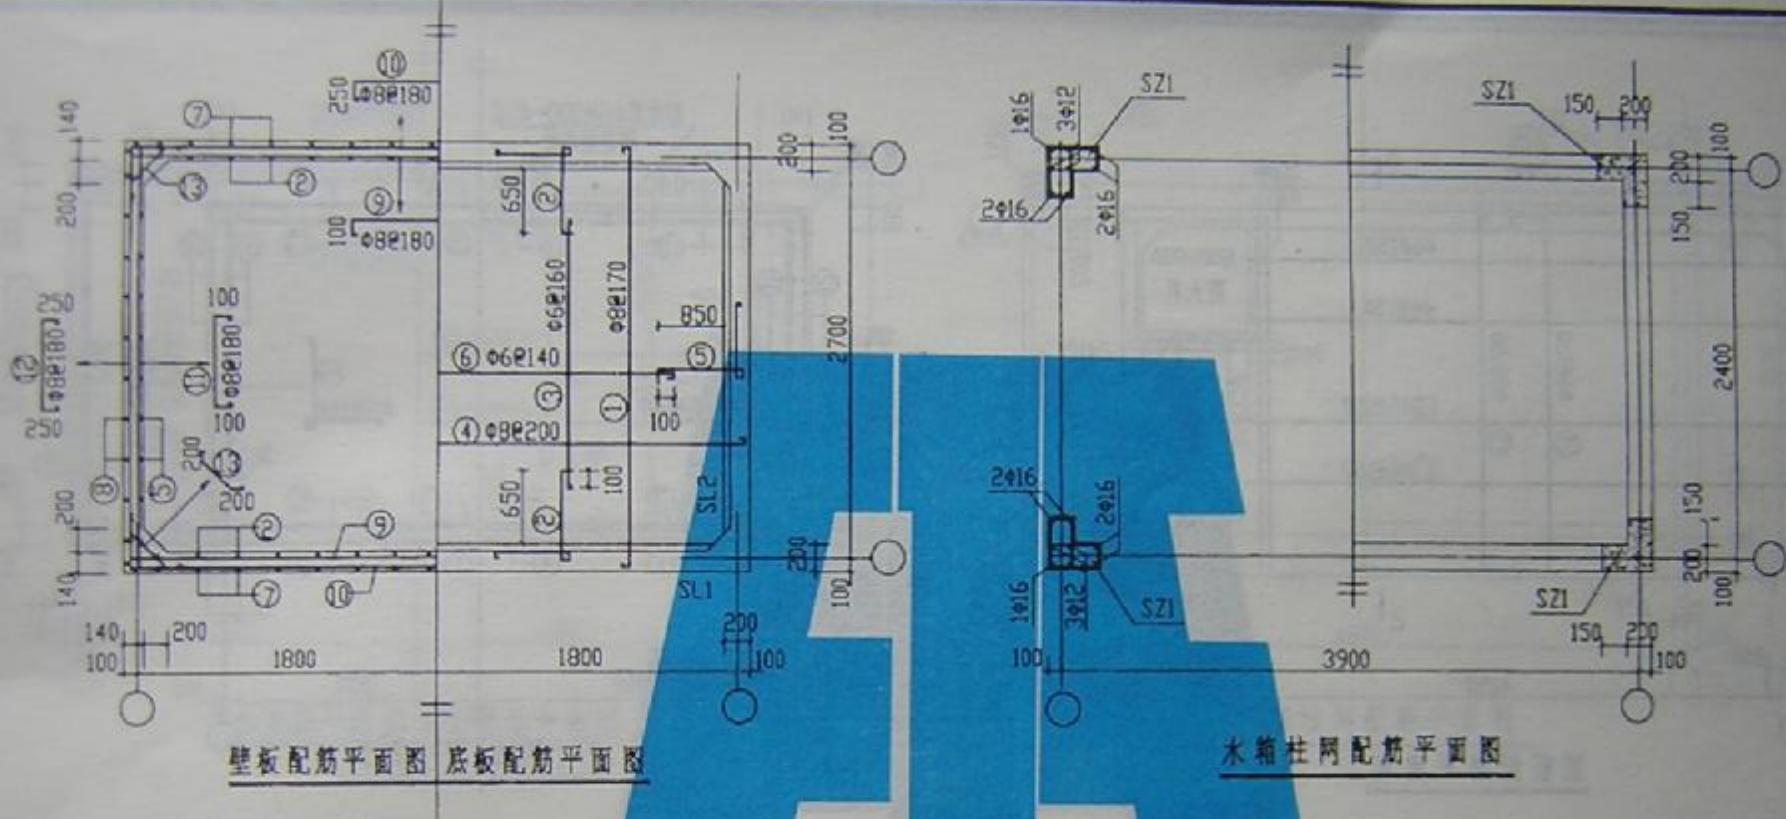


SS15-3924b


图集号	W97G111
页号	29

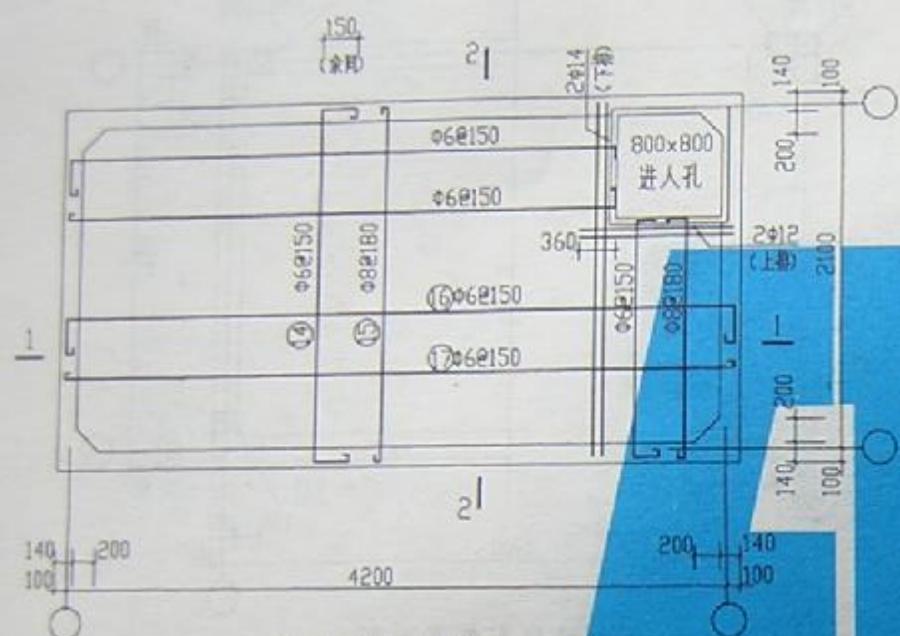


顶板配筋平面图

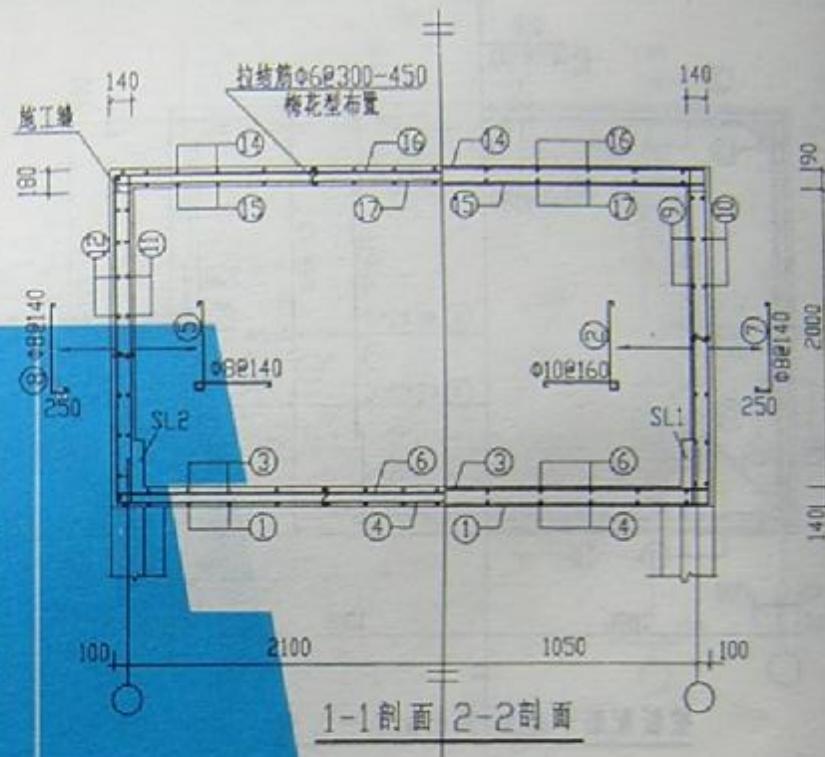


1-1剖面 2-2剖面

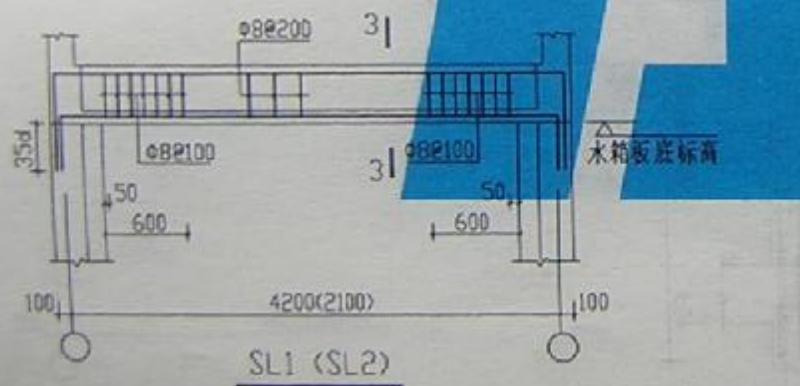

SL1 (SL2)

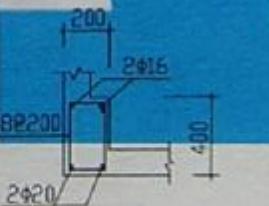

3-3 属于SL1

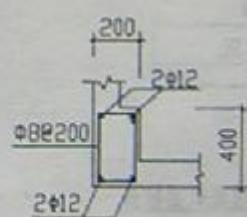


3-3 属于SL2

3-3 属于SL1


SS15-4221a

图集号	SS15
页号	30


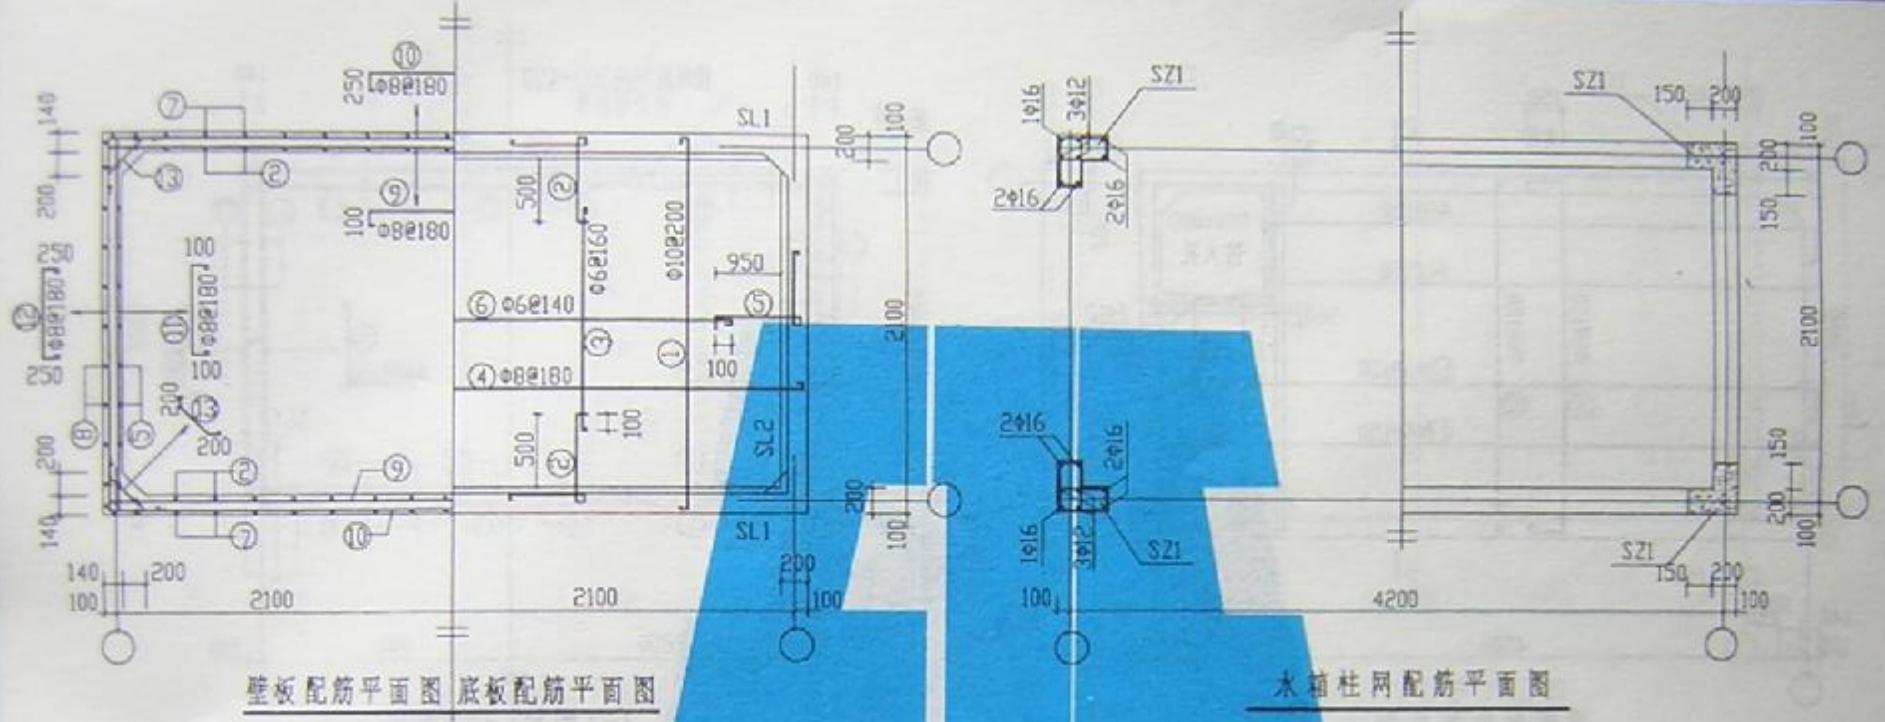


SS15-4221b


图集号	W97G11
页号	31

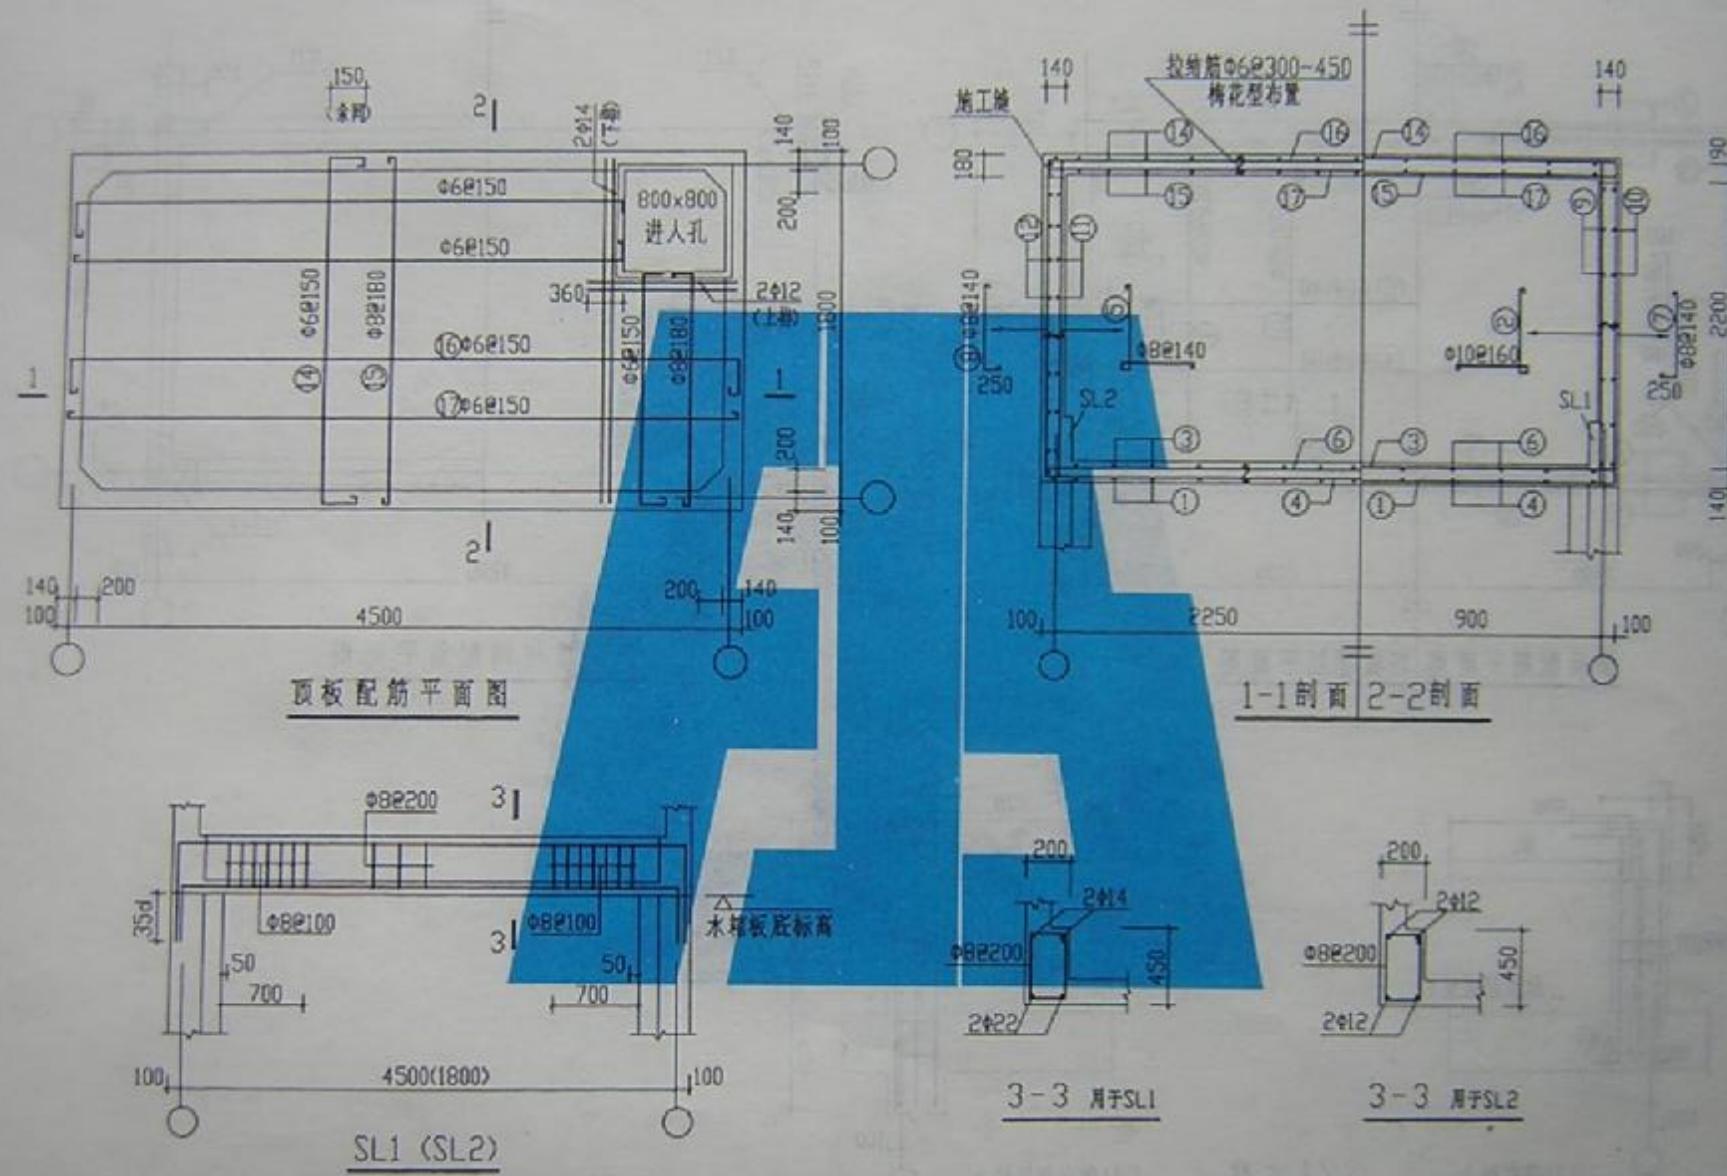

SS15-4518a

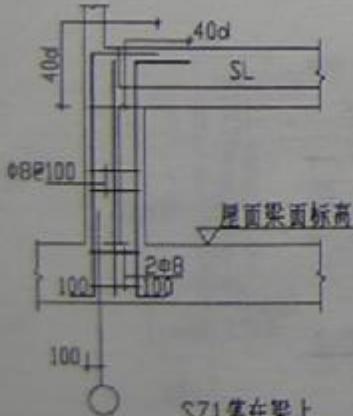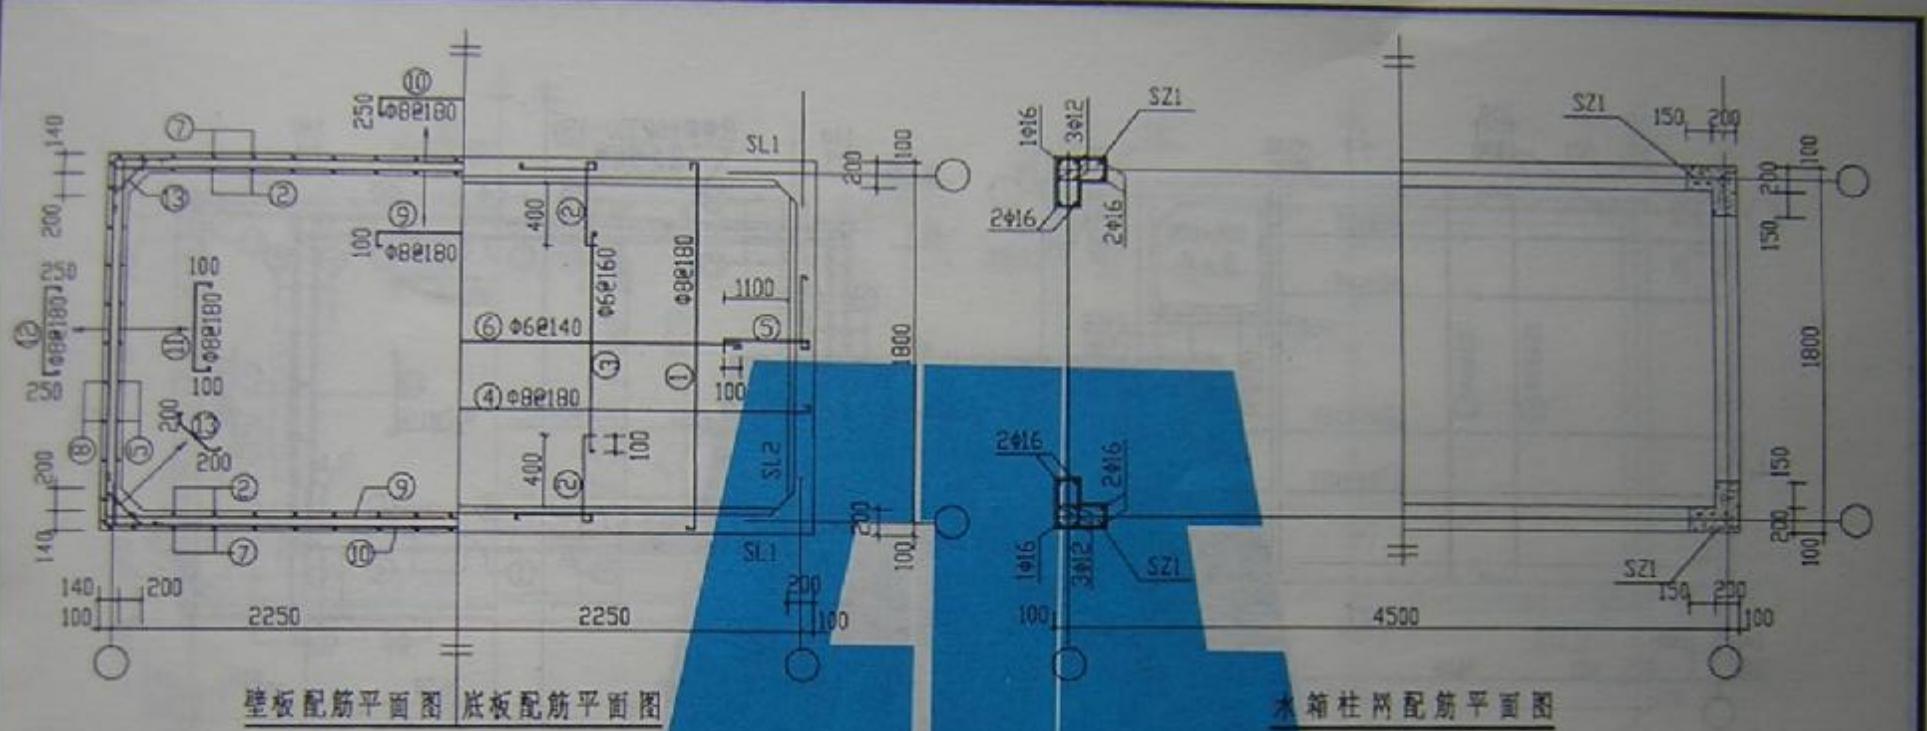


SZ1大样

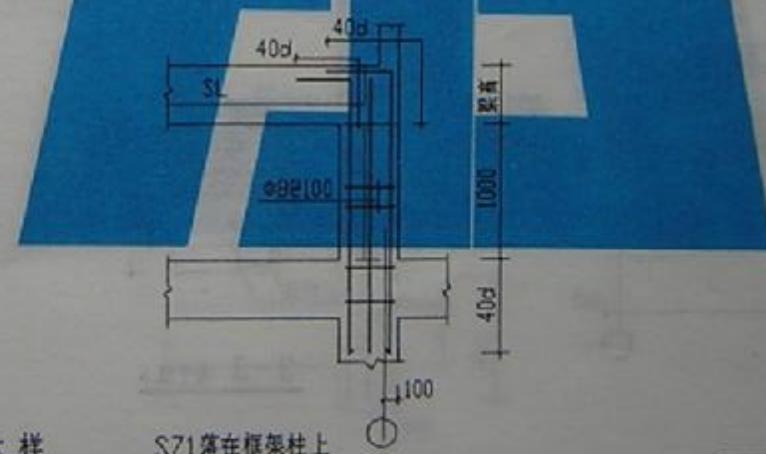


SS15-4518b


图集号	097011
页号	33


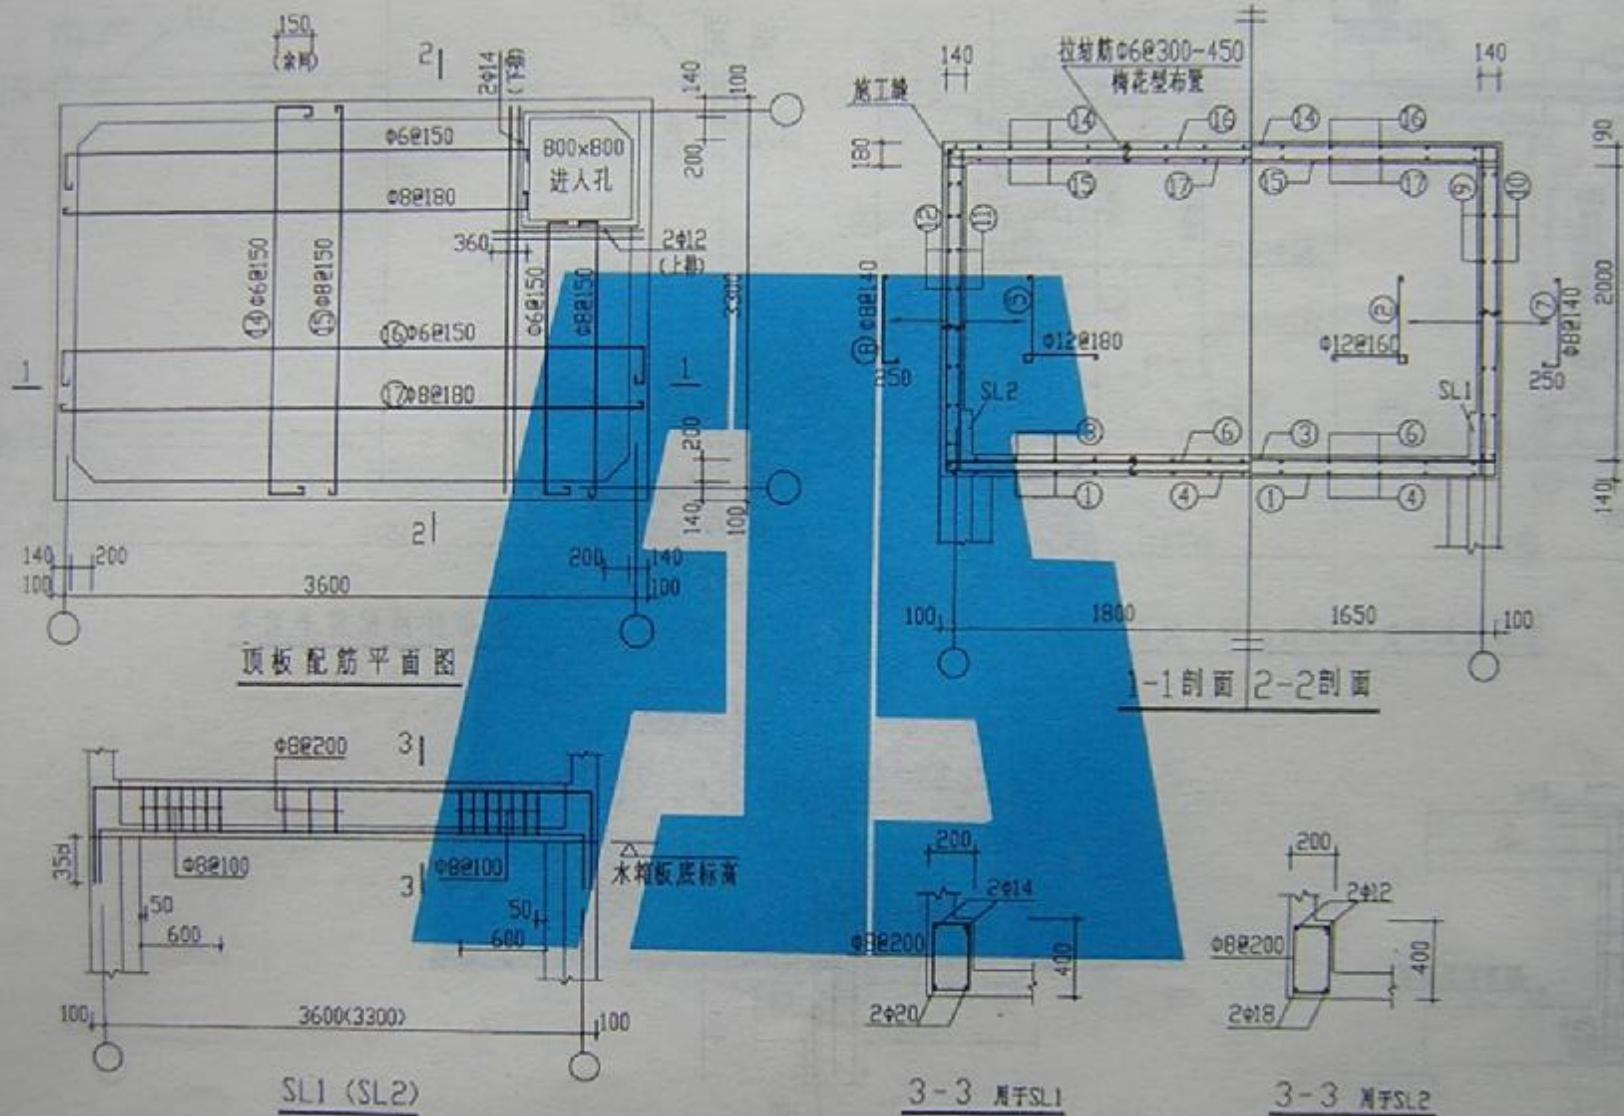


SS20-3633a

图集号	W97G01
页号	34

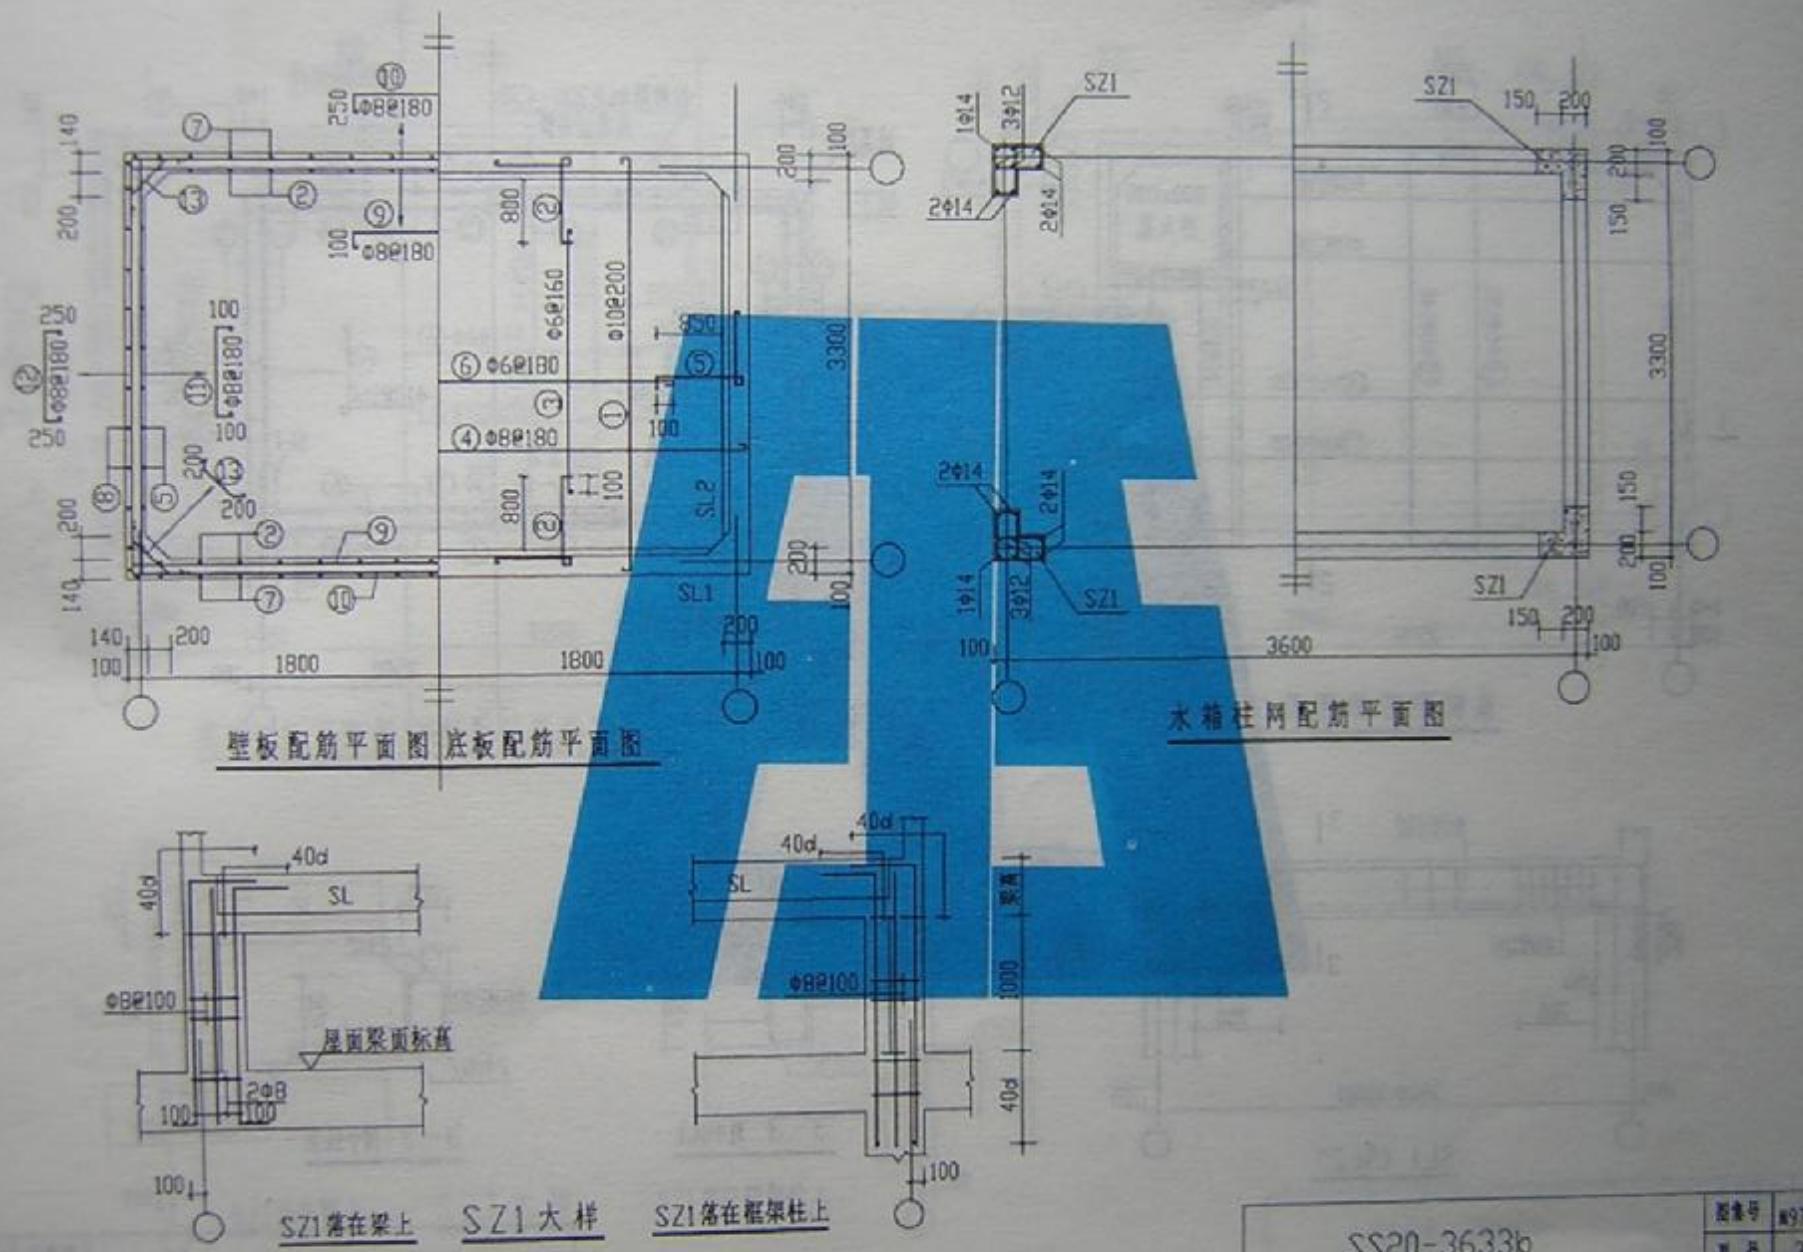



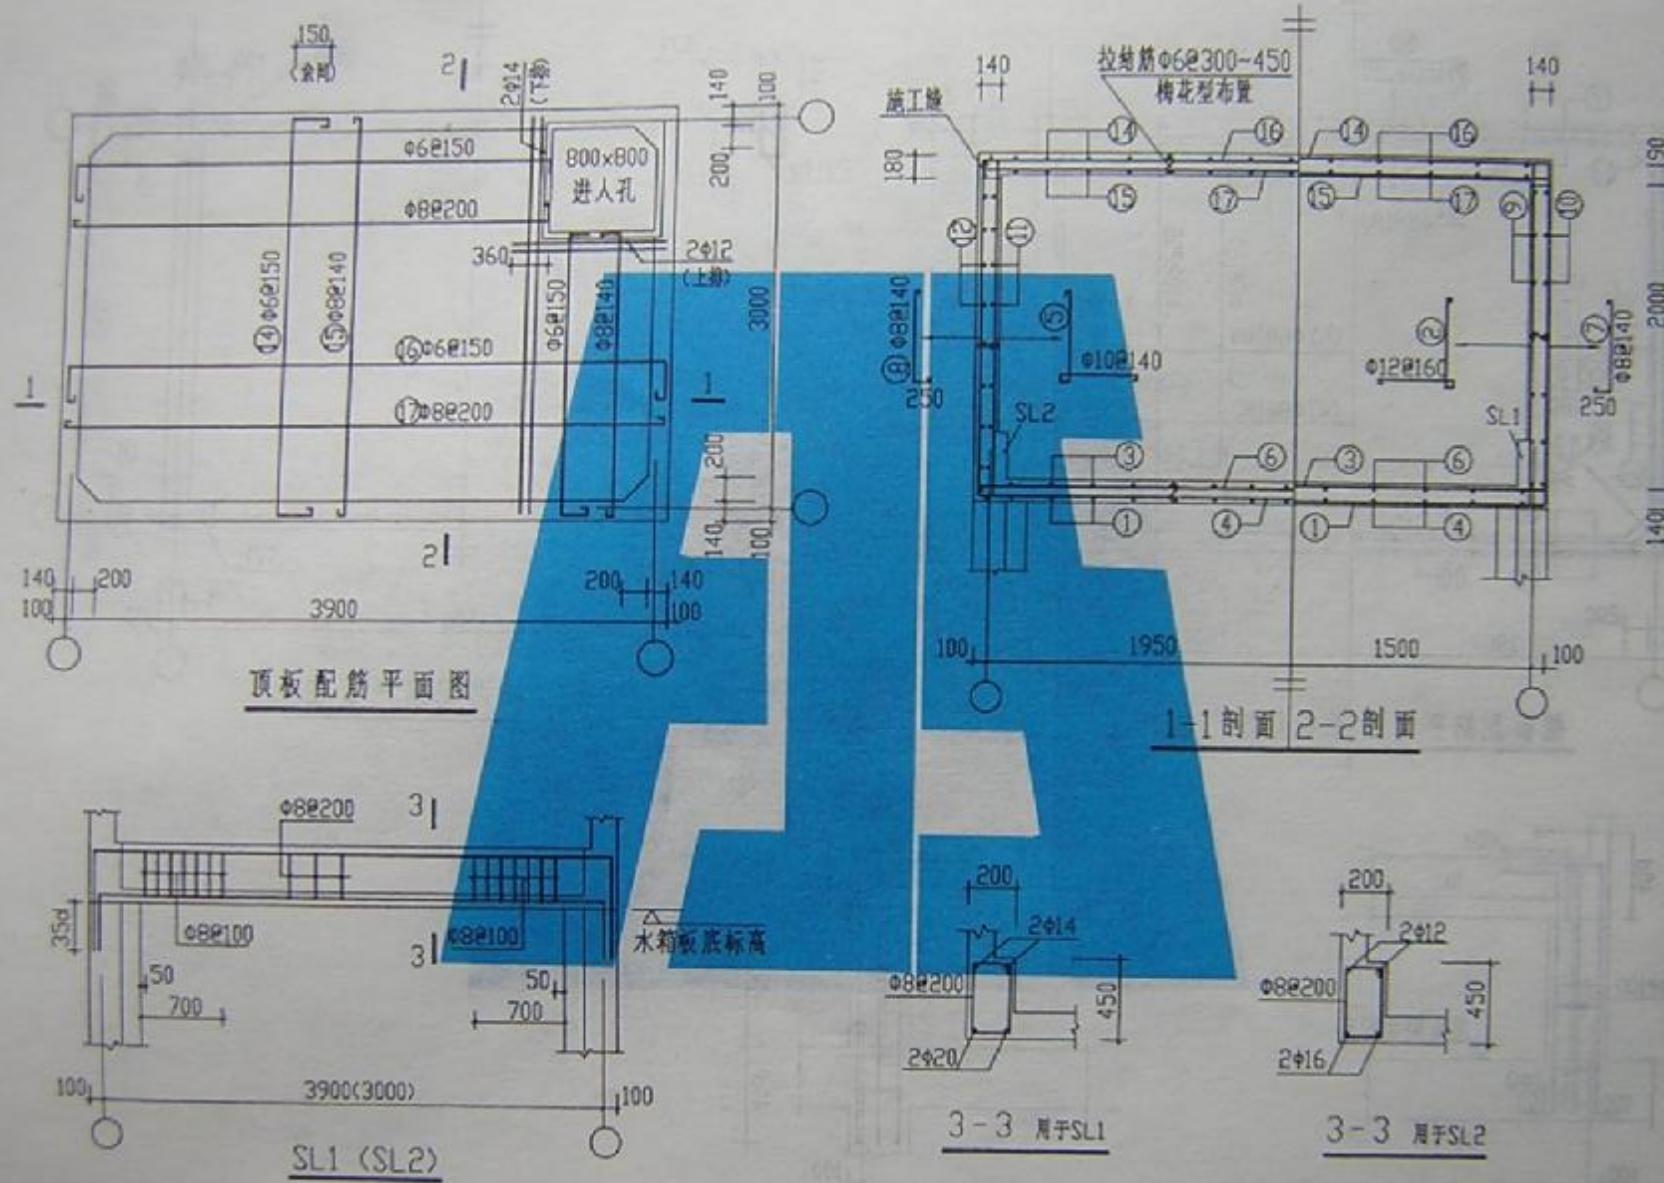


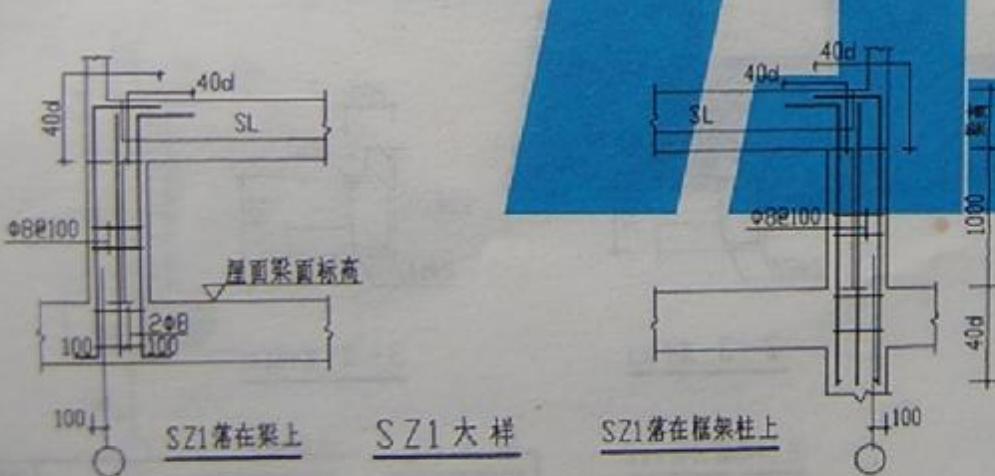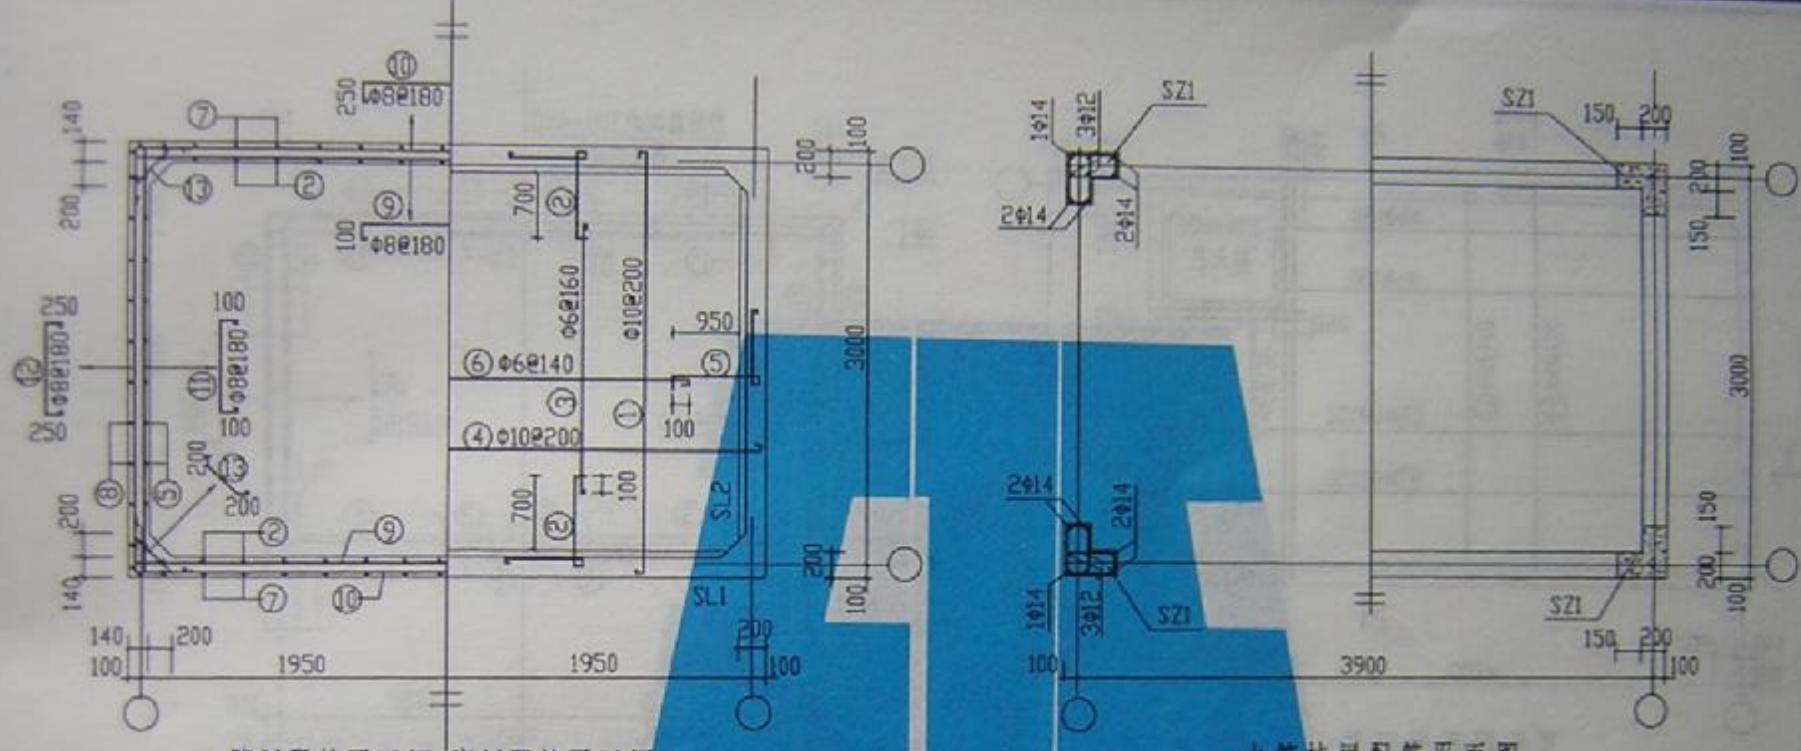

SS20-3930b


图号	SS20-3930b
页号	37



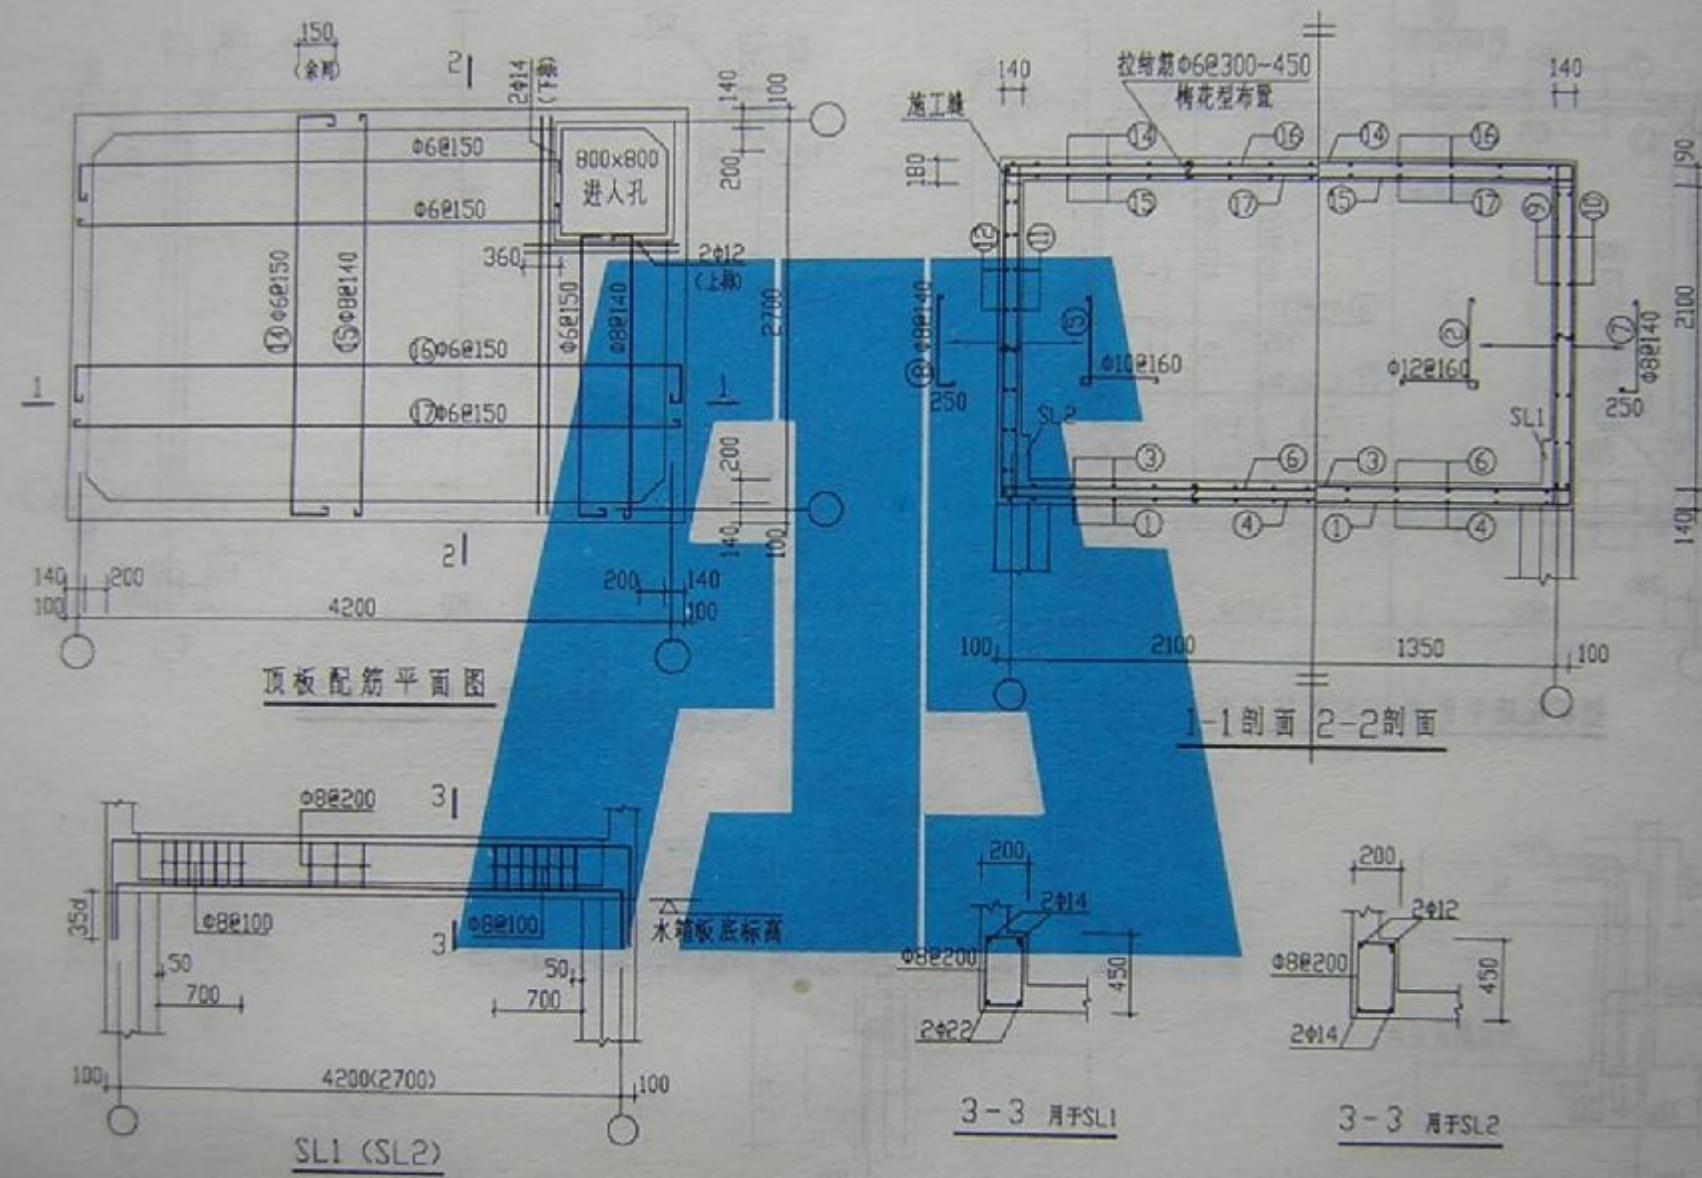


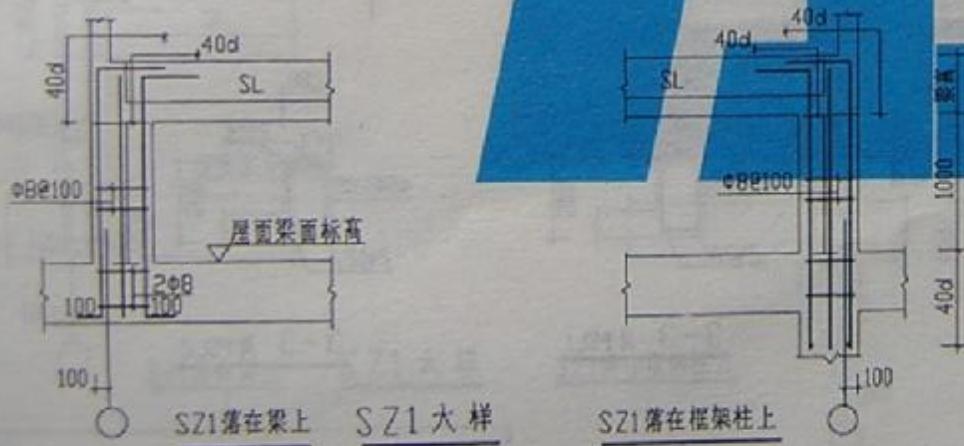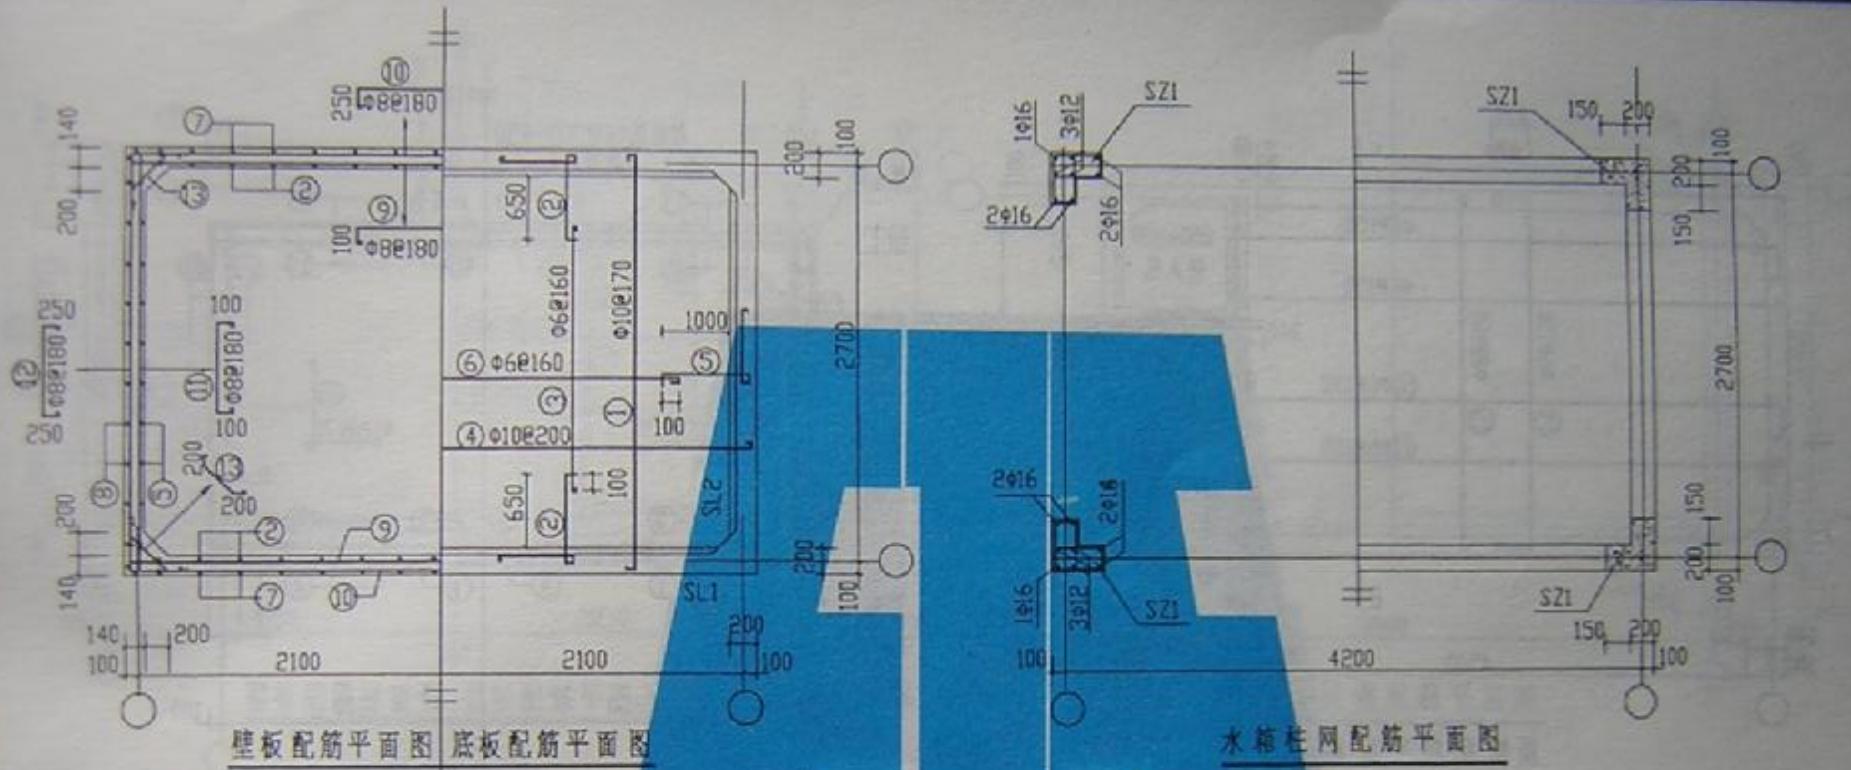

SS20-4227b


图集号	09T603
页 号	39

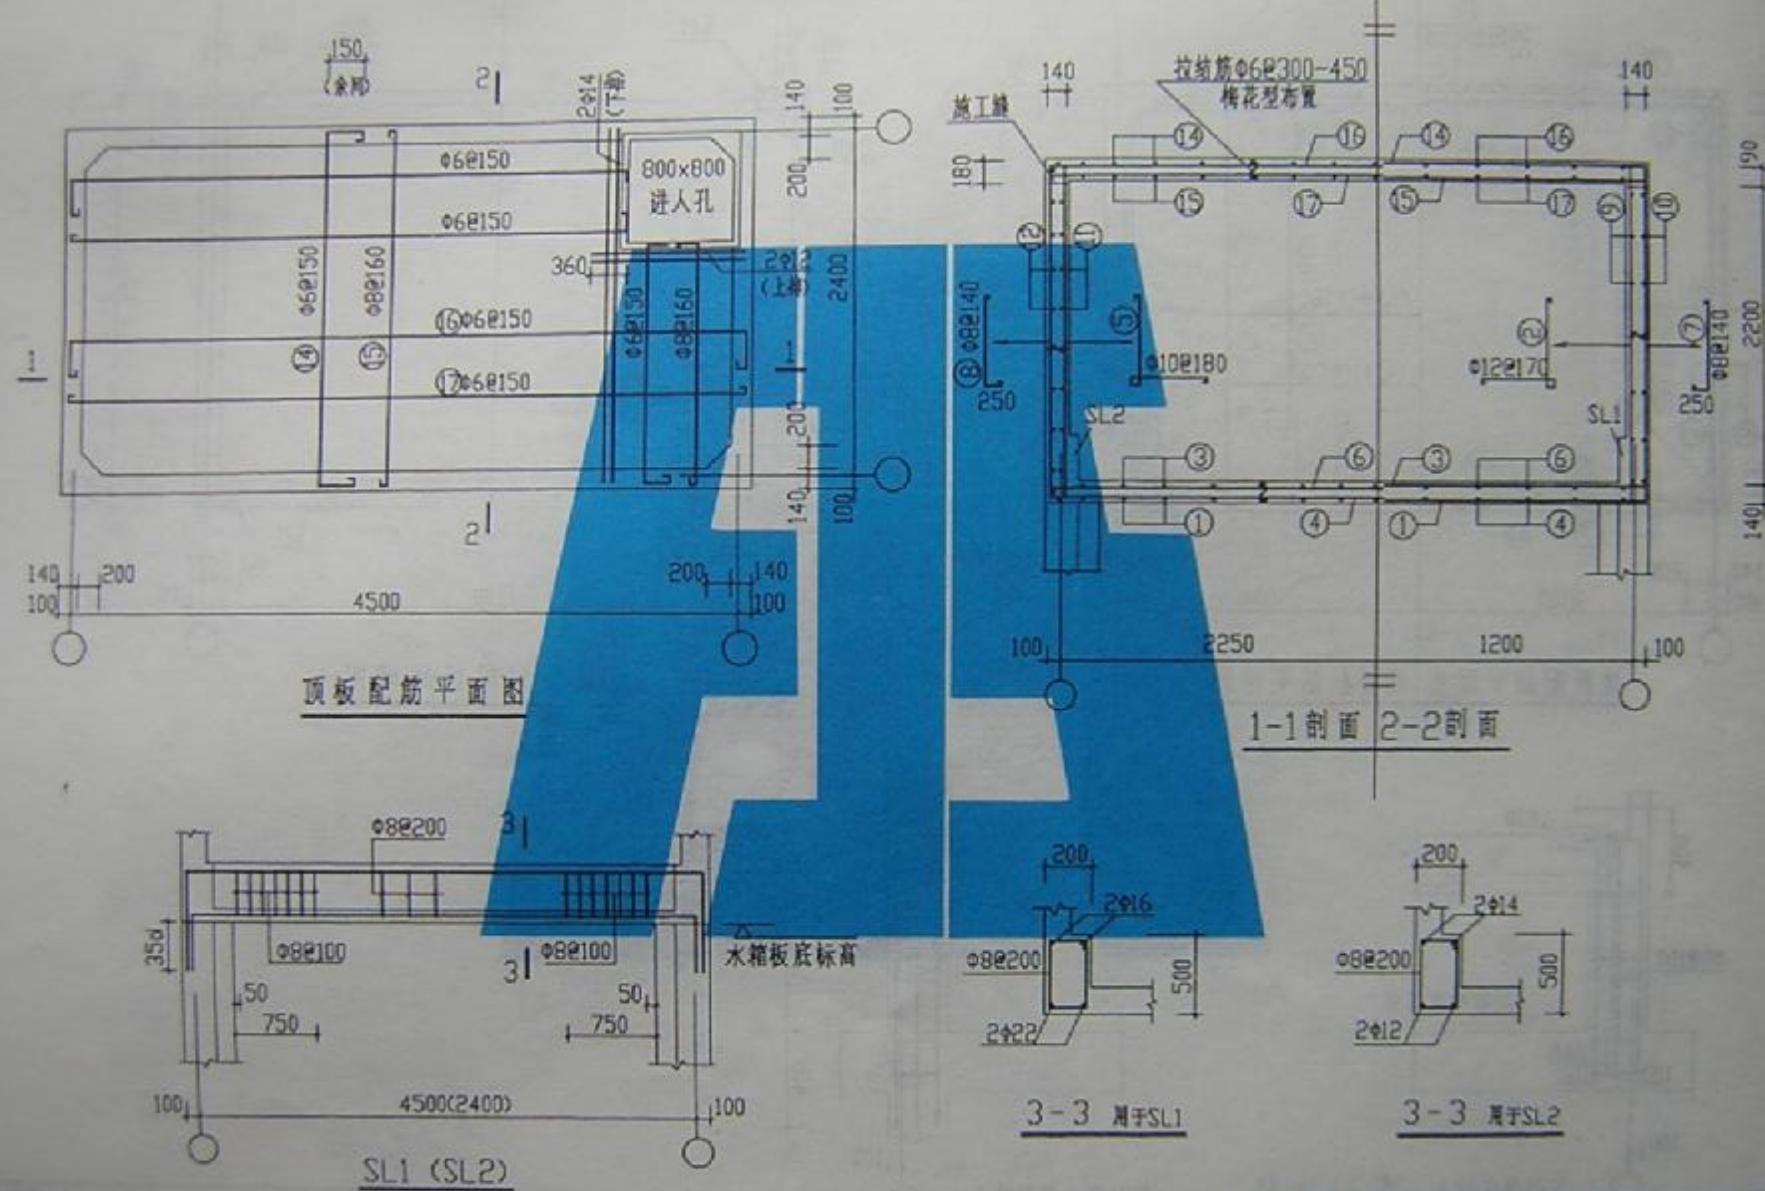


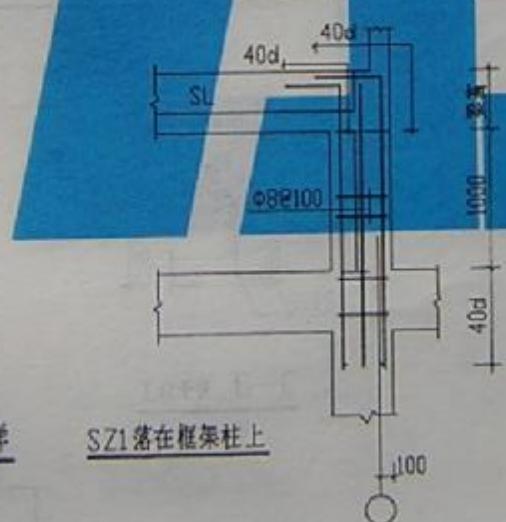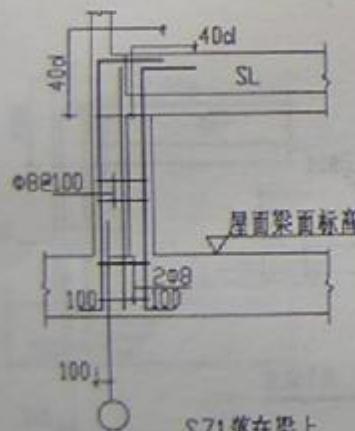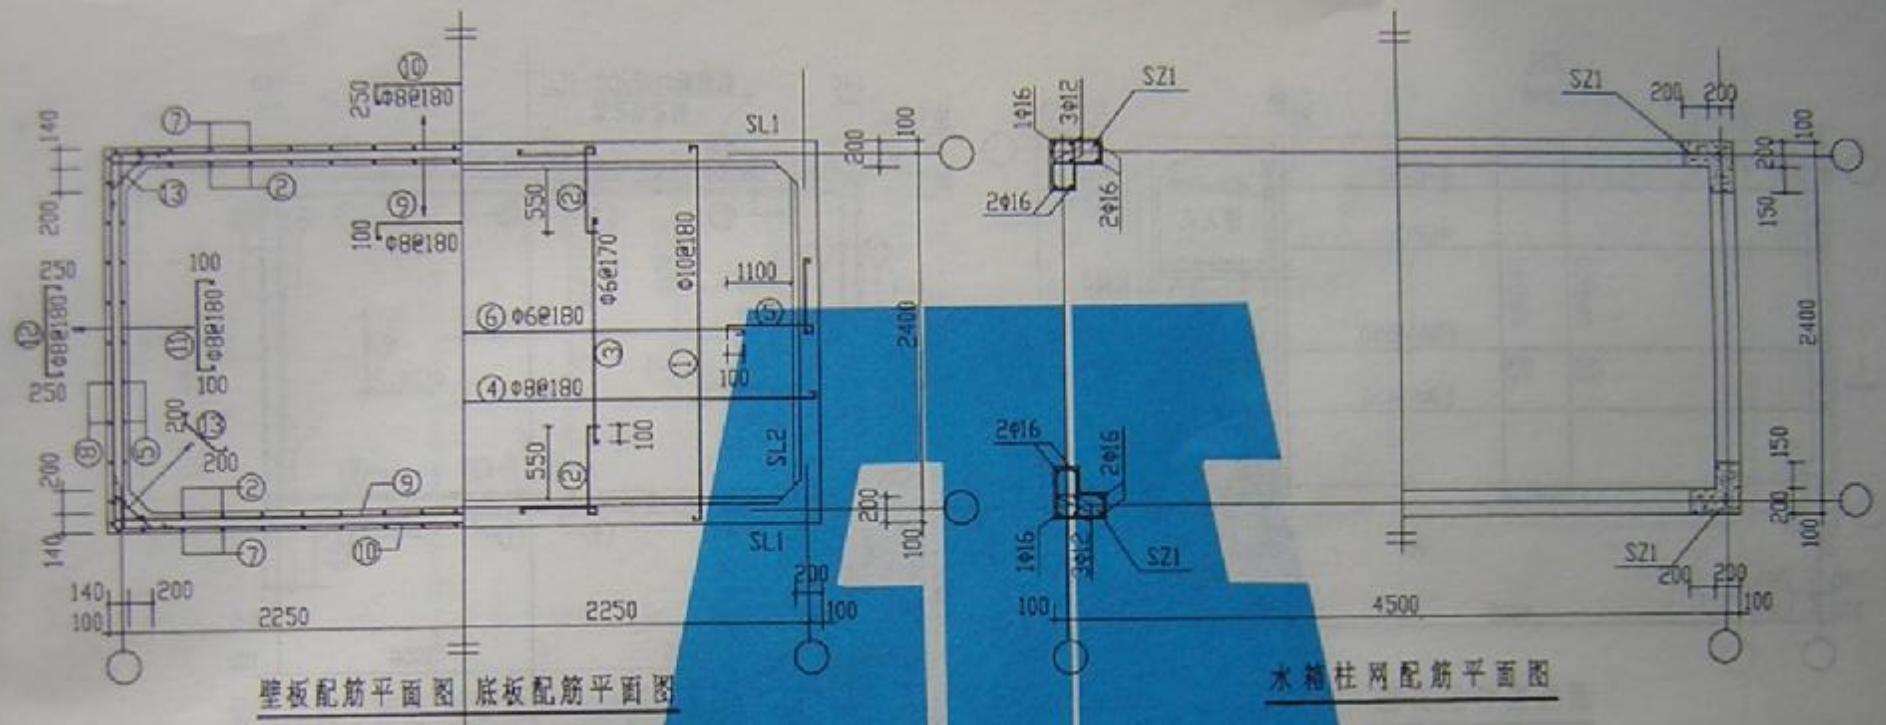

SS20-4524b






图集号	09T011
页号	41

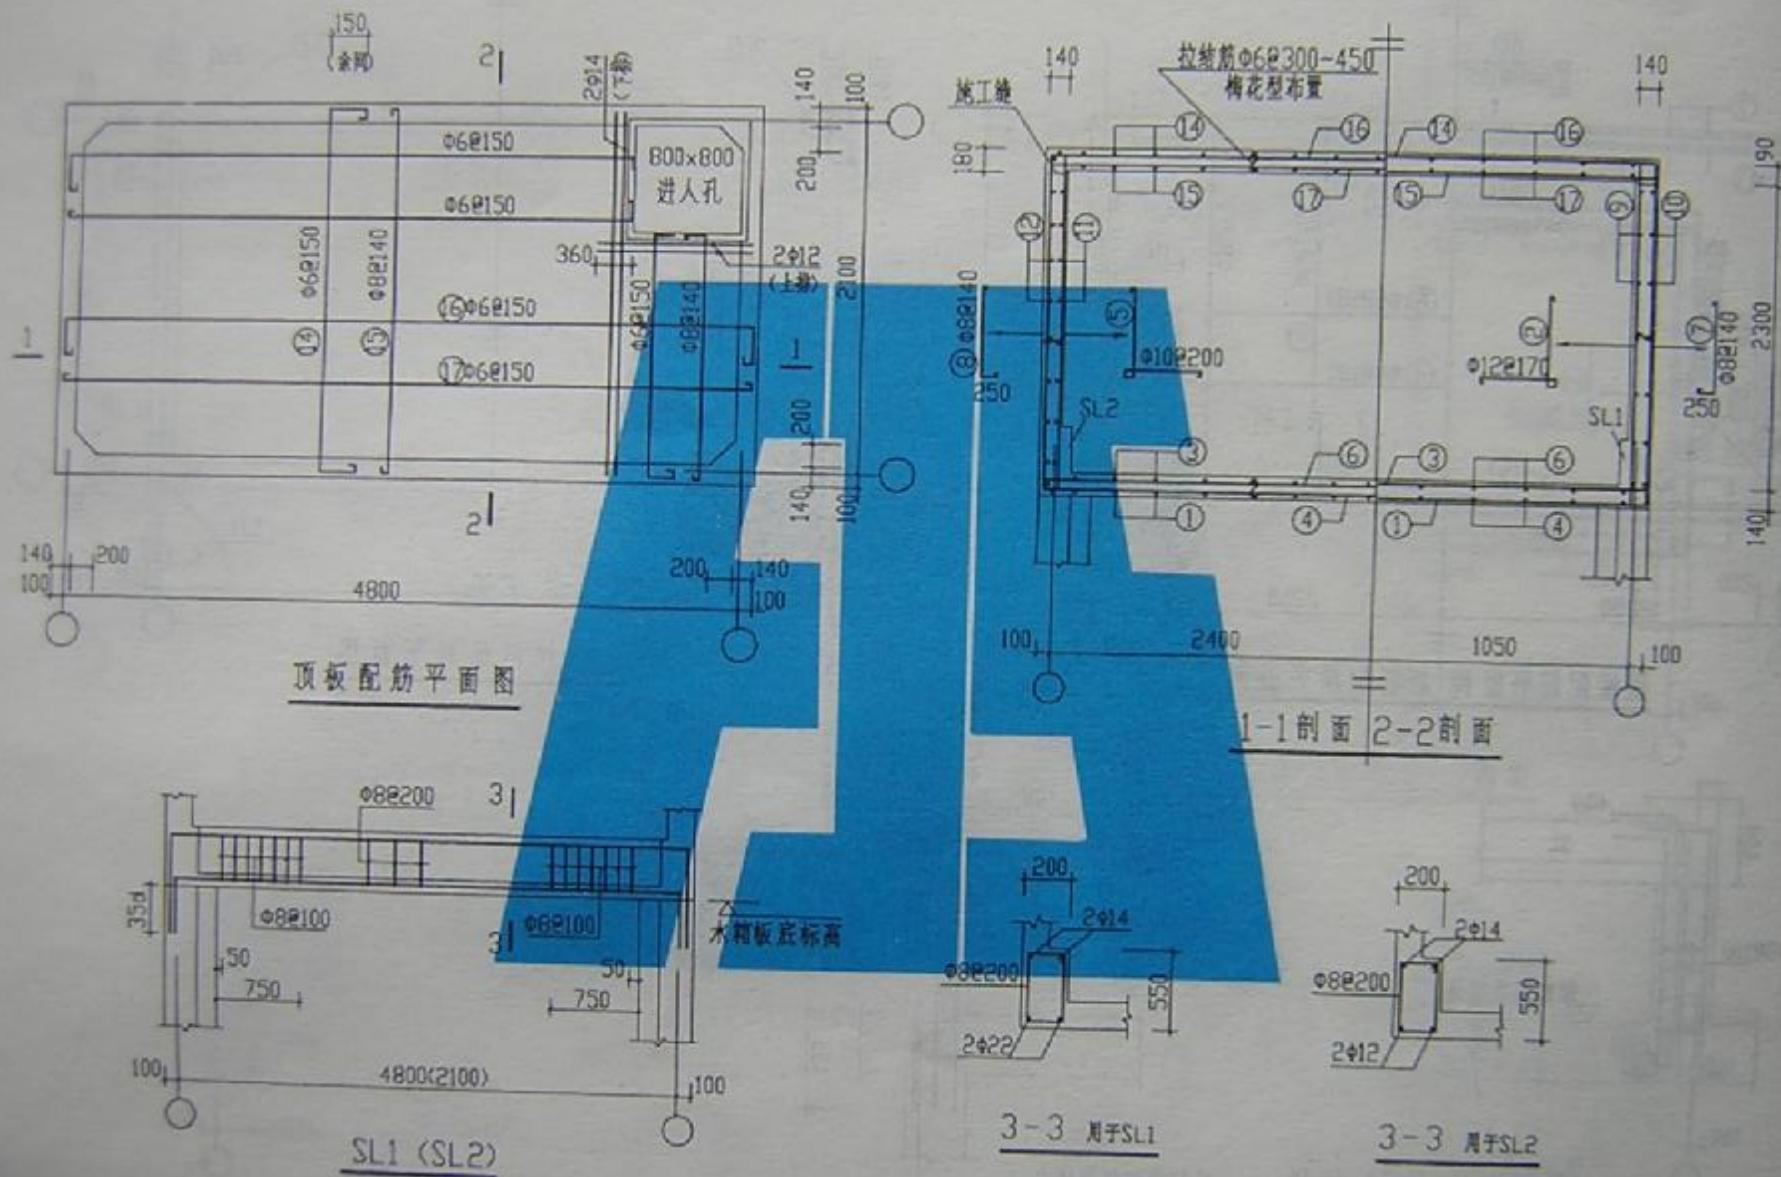

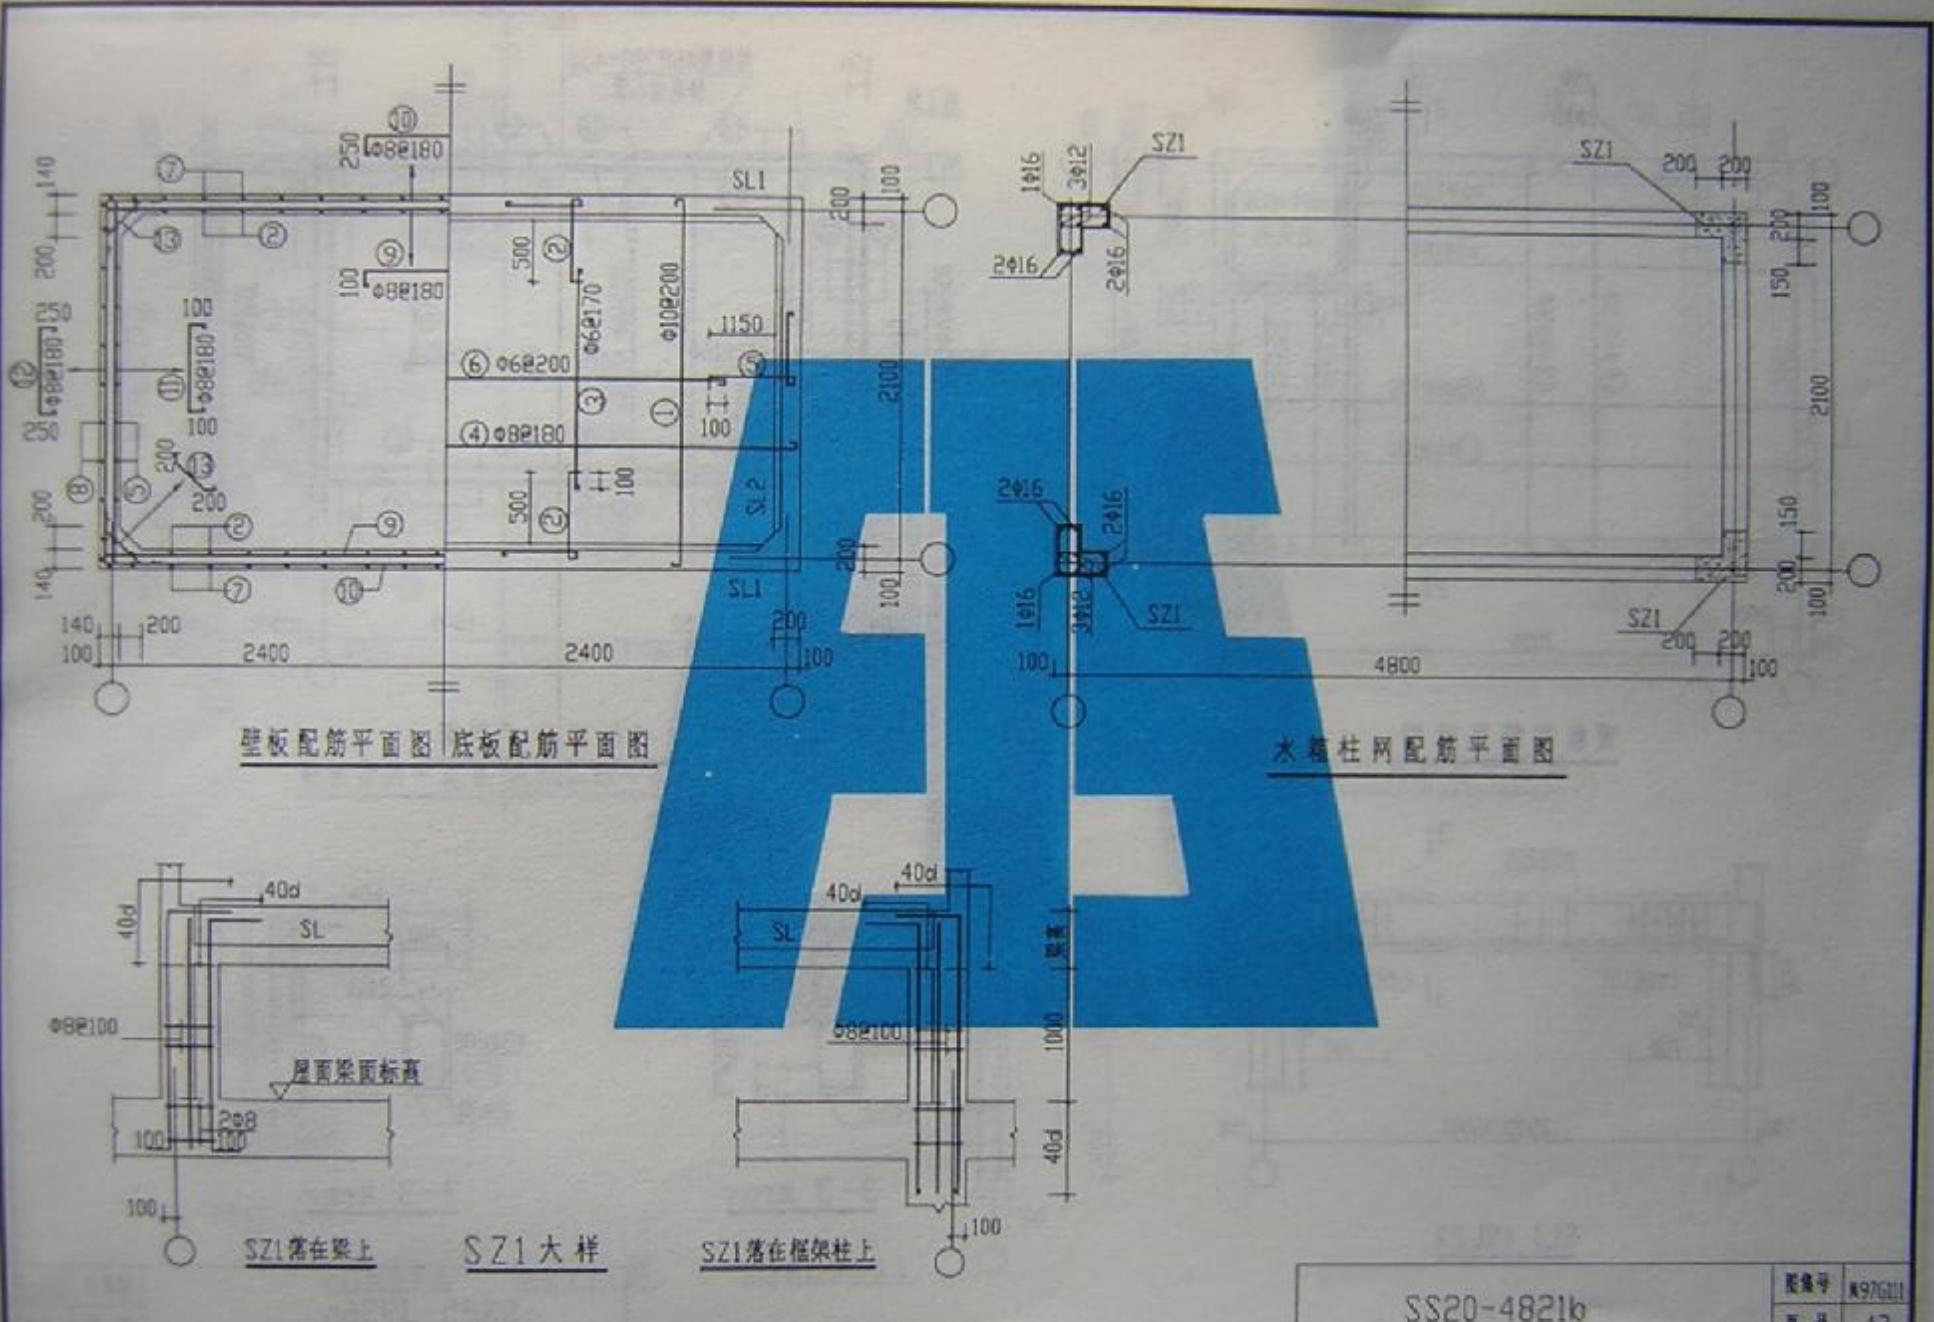


SS20-4821b

图集号	K92G11
页号	43

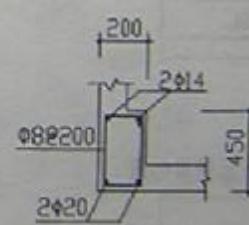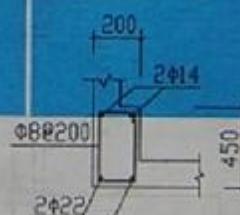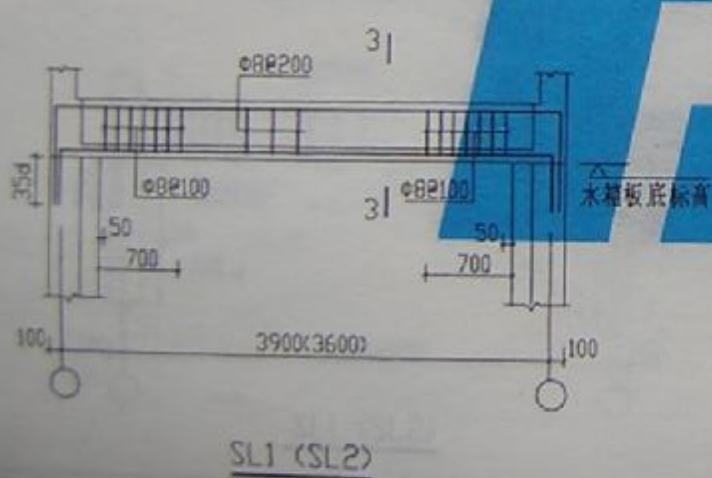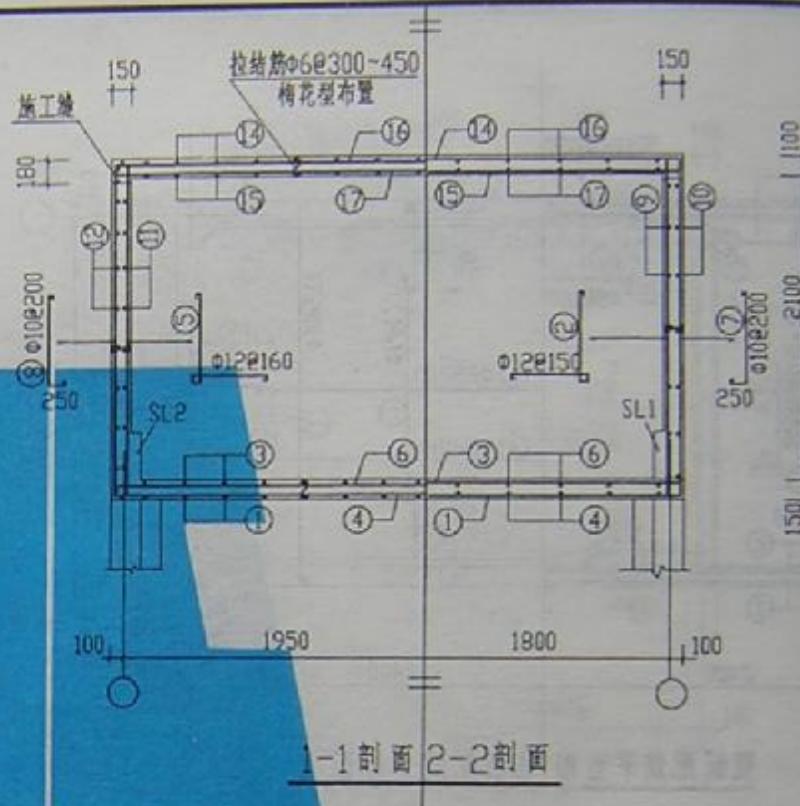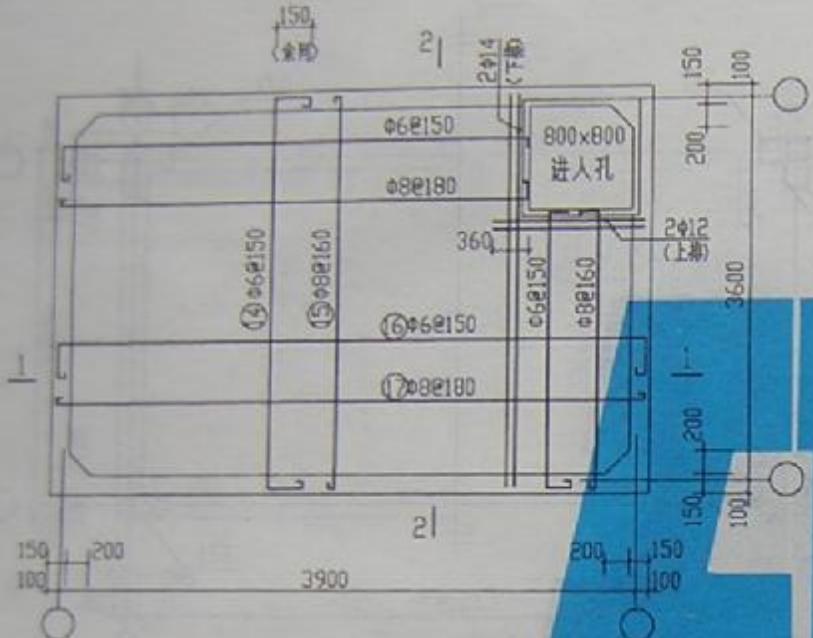


SS25-3936a


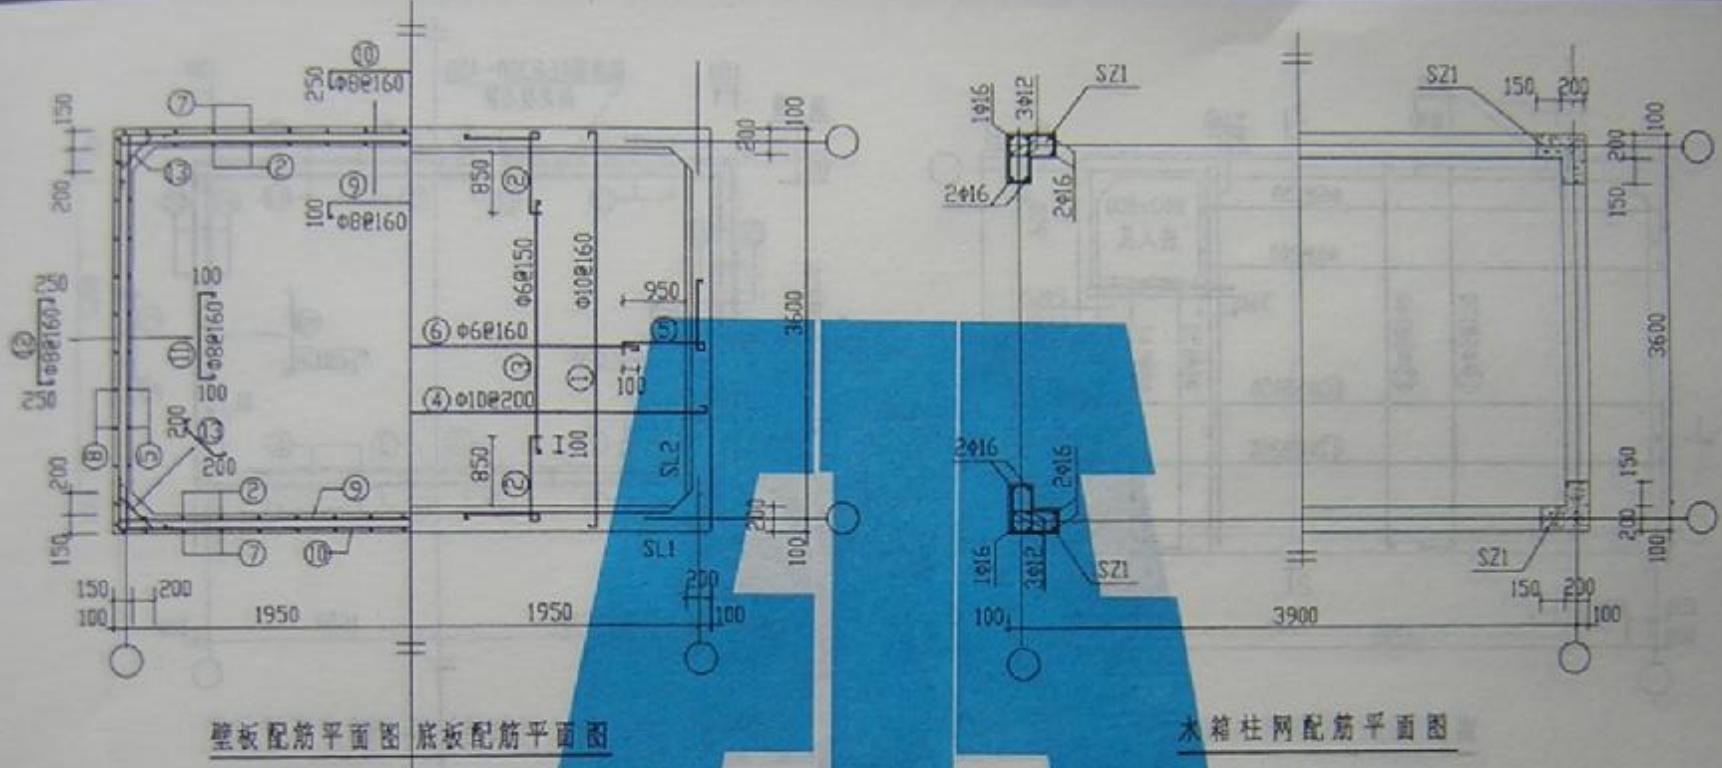


SS25-3936b

图号	SS25-3936b
页号	45

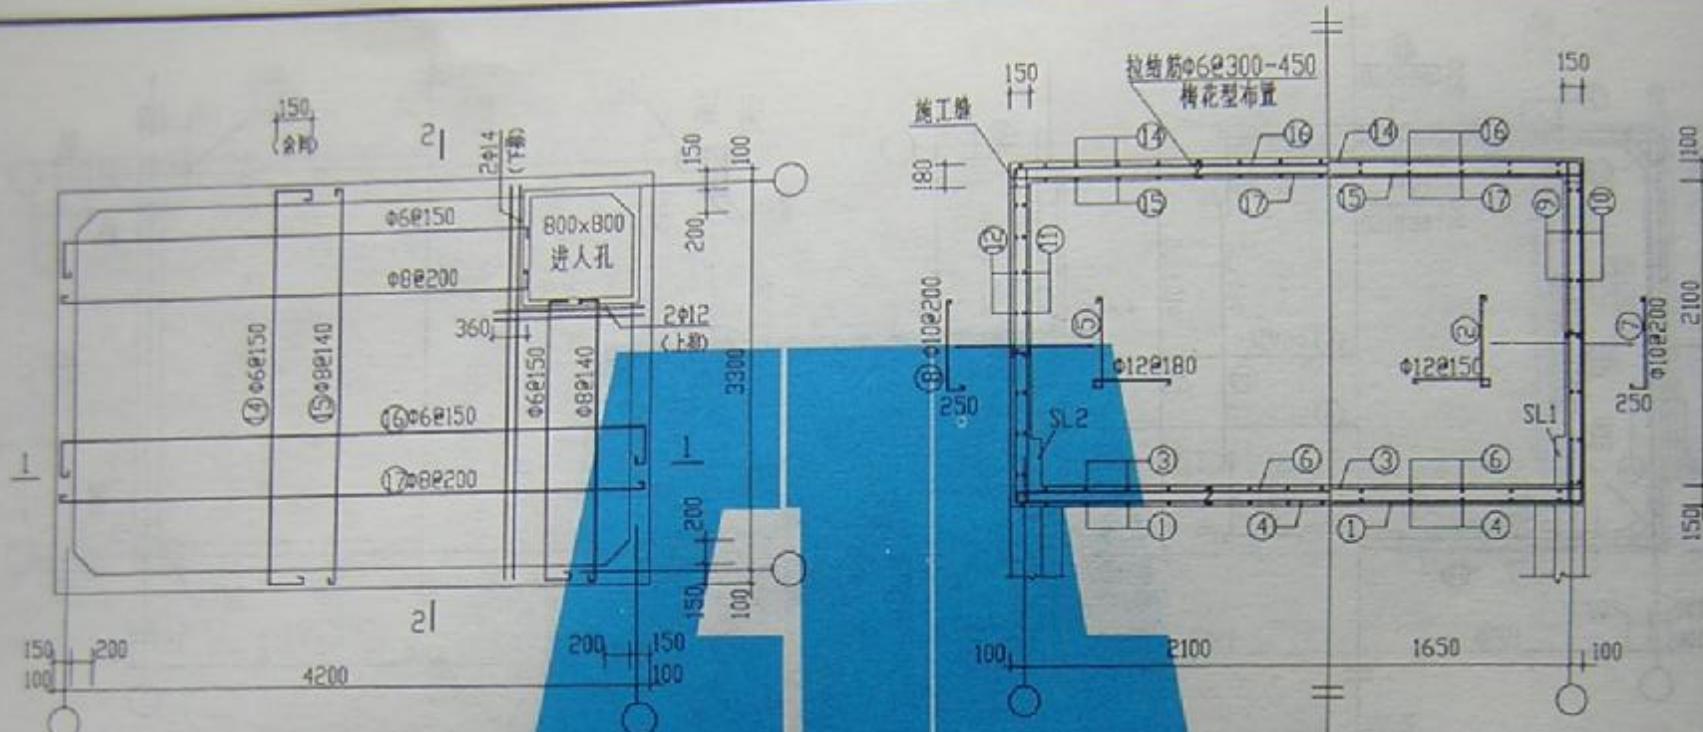


1-1 剖面 2-2 剖面

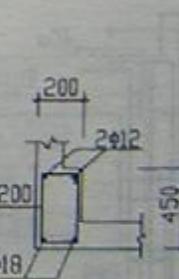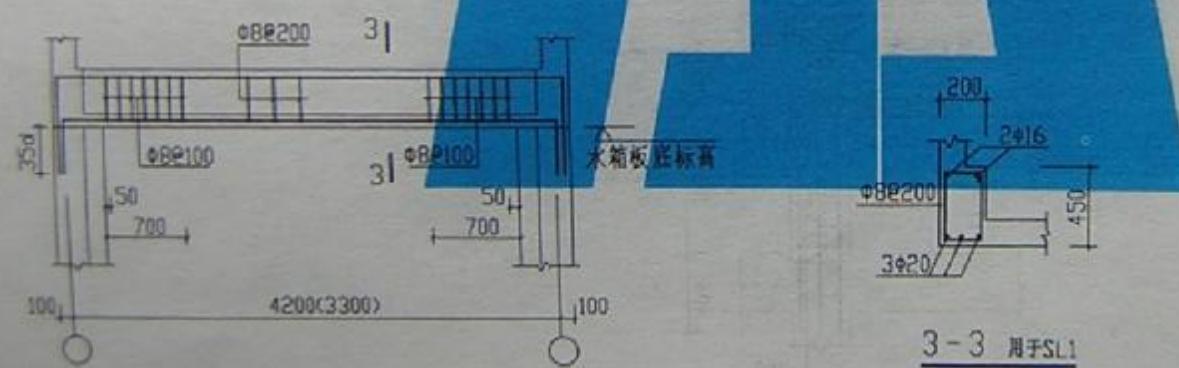


SL1 (SL2)

SS25-4233a


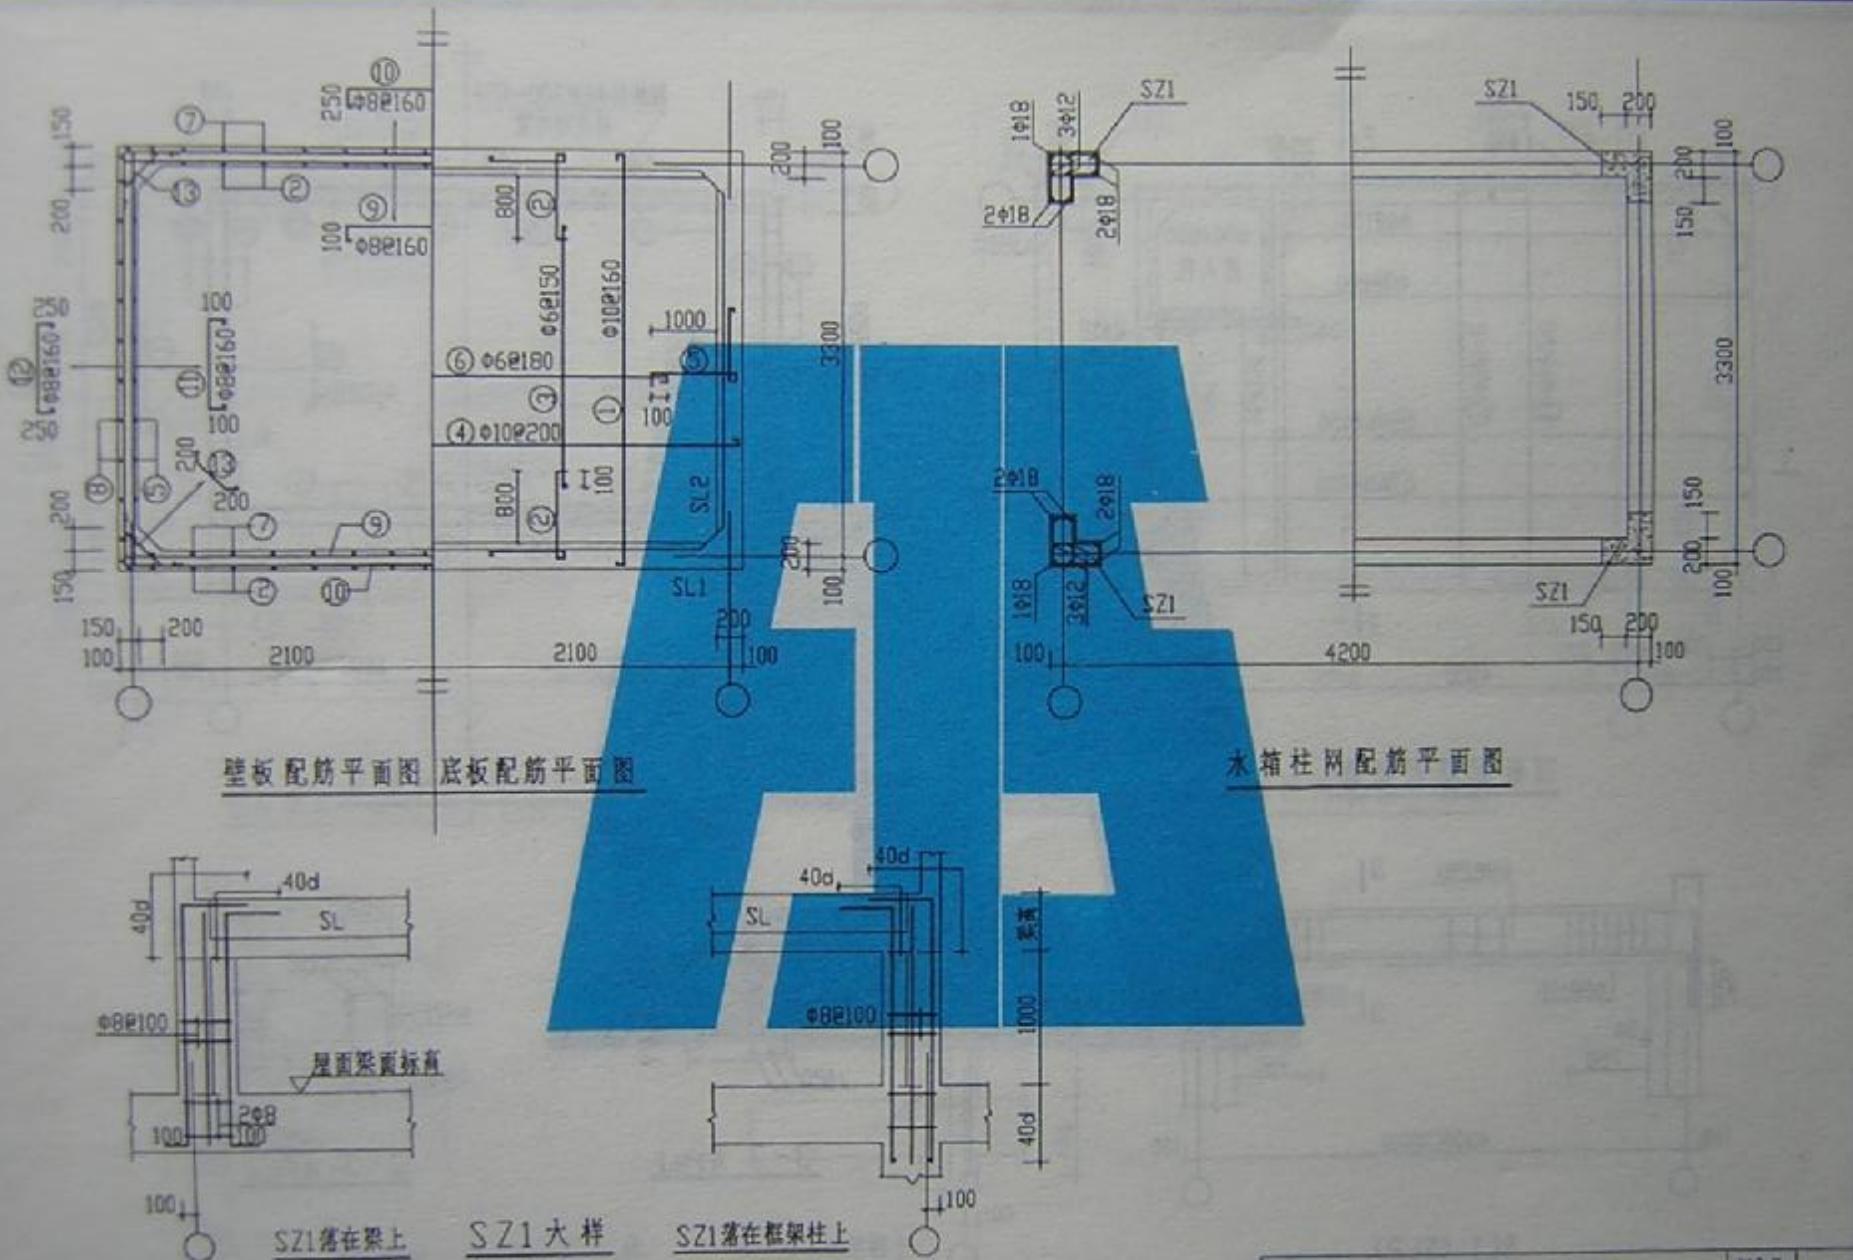


SS25-4233b


图集号	970011
页号	47

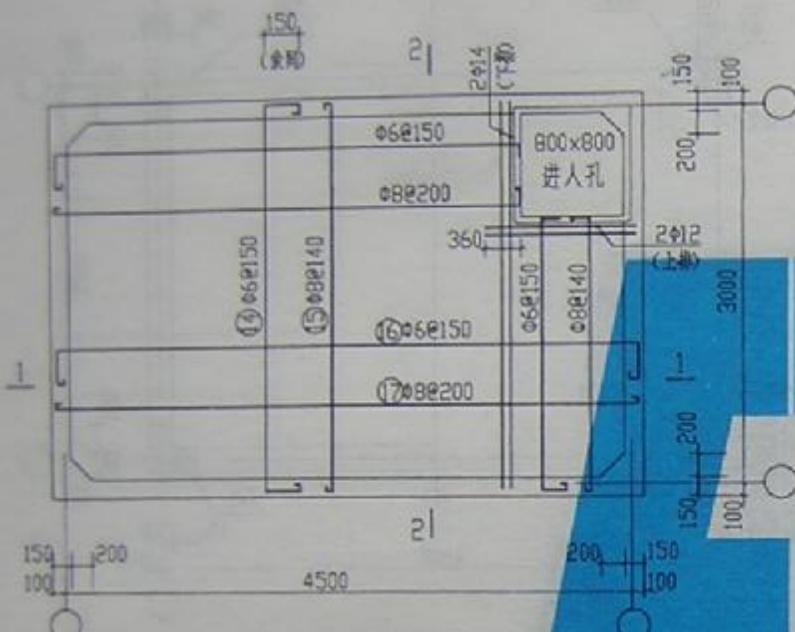


顶板配筋平面图

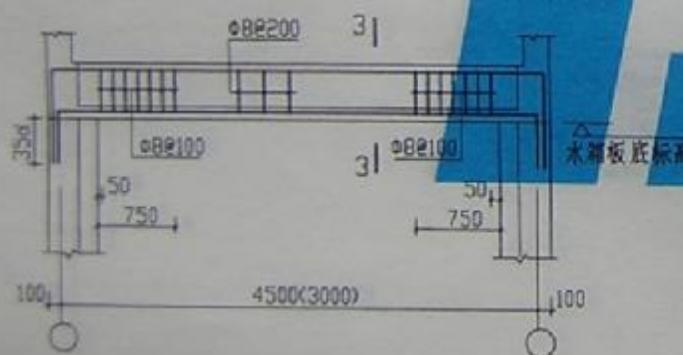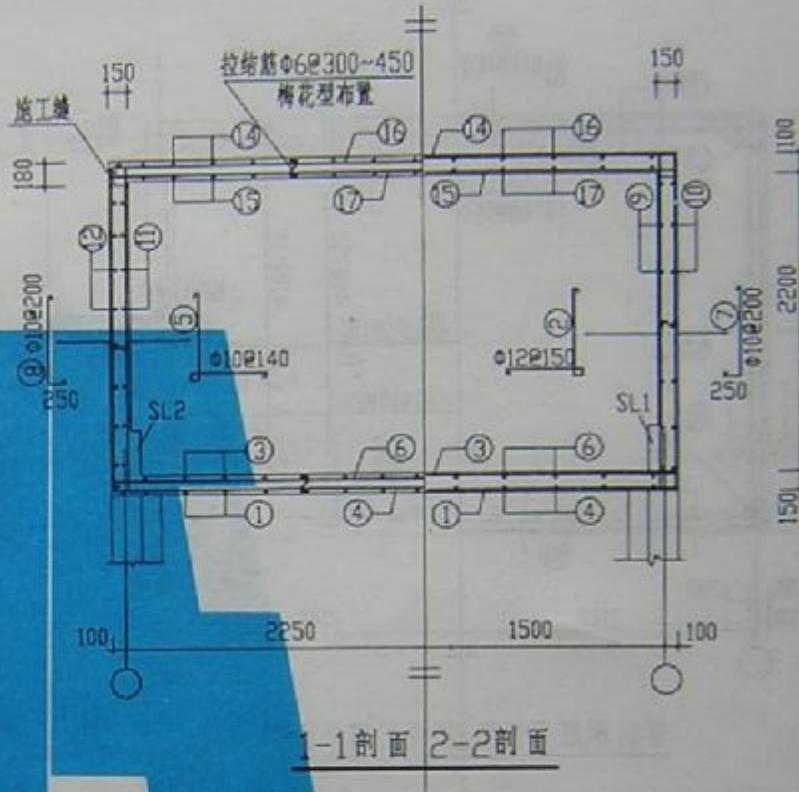

SL1 (SL2)

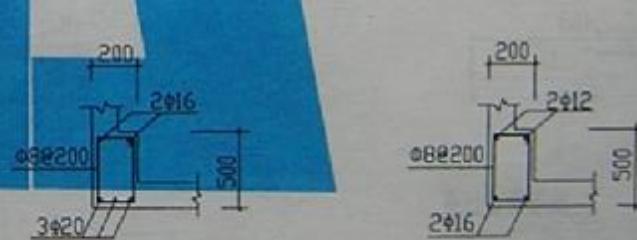


3-3 用于SL1



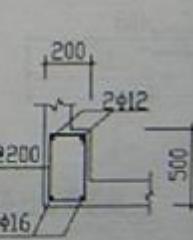


3-3 用于SL2


SS25-4530a

图集号	册9701
页号	48

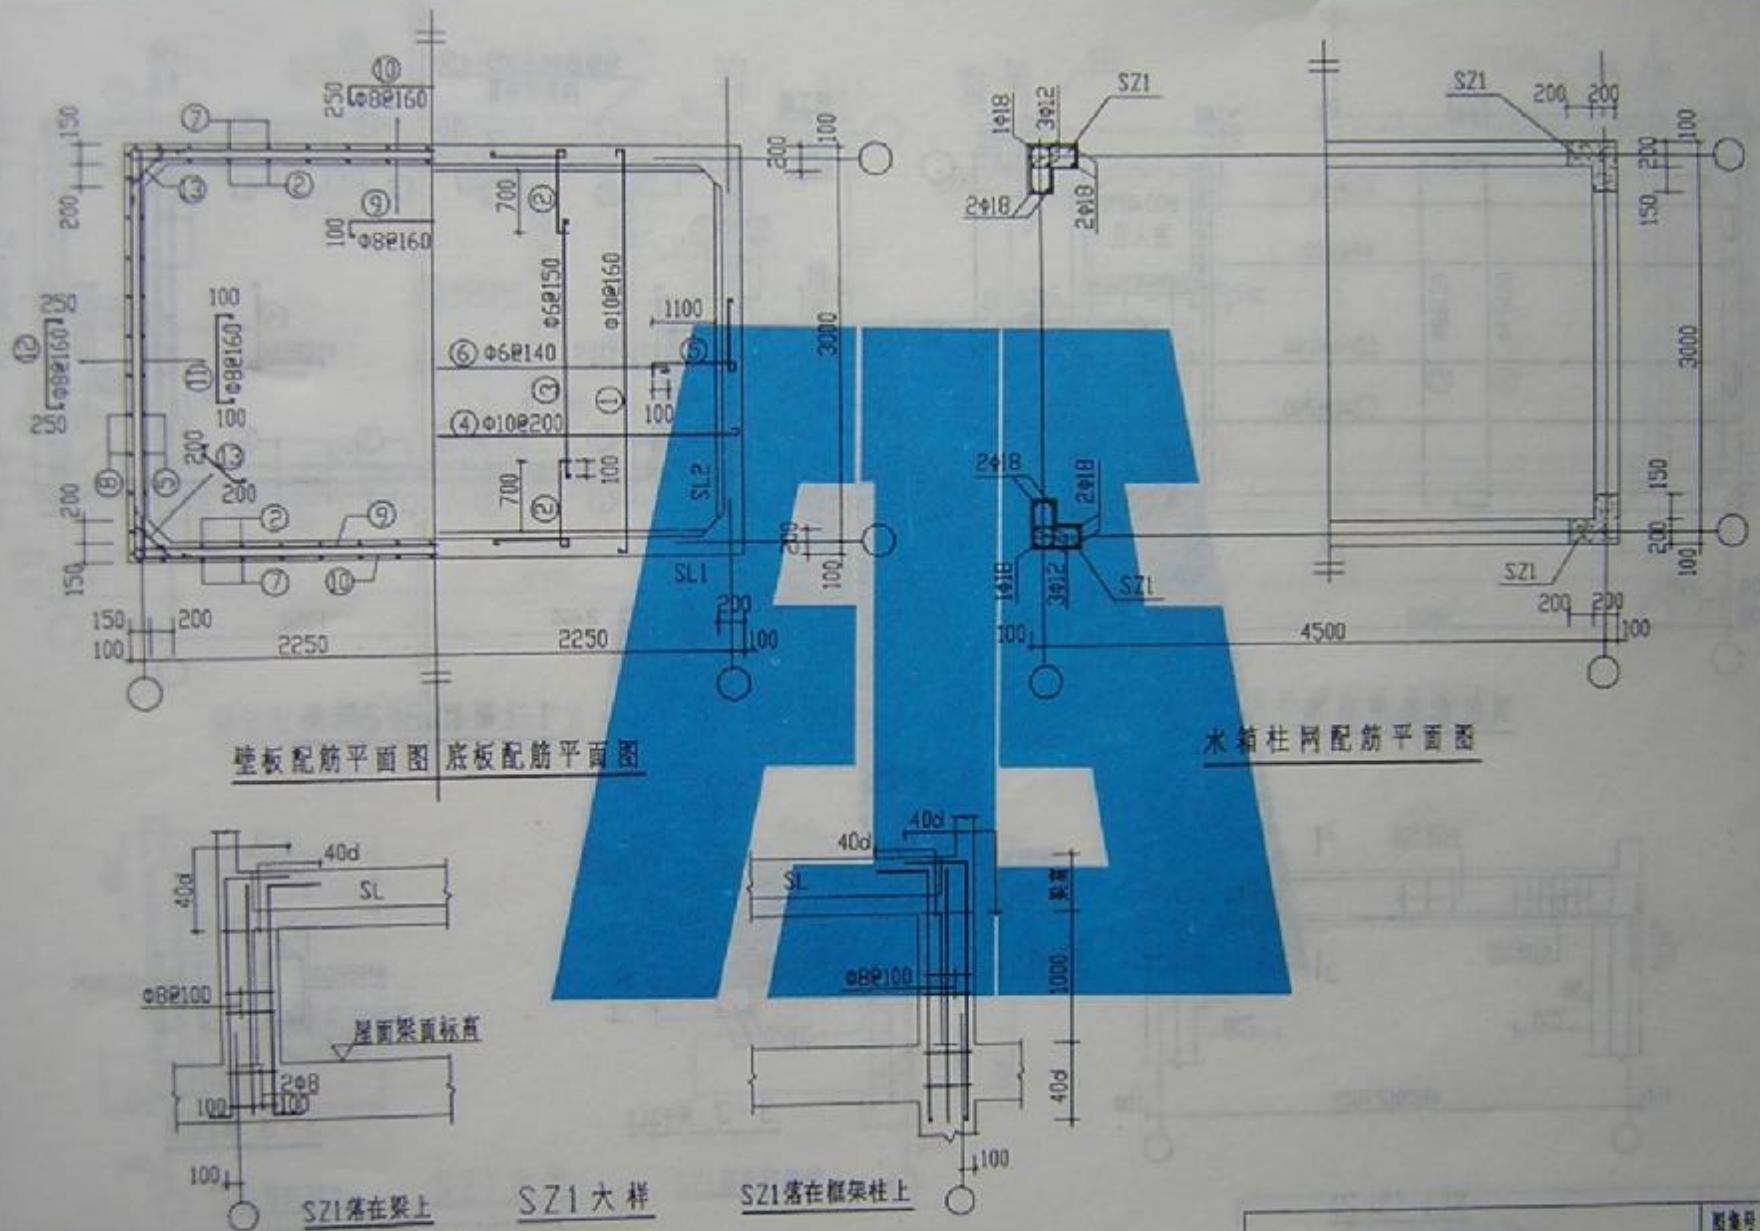


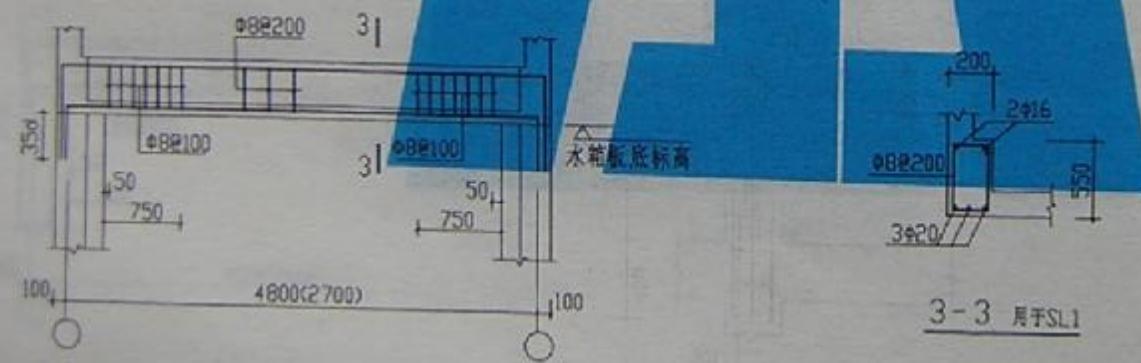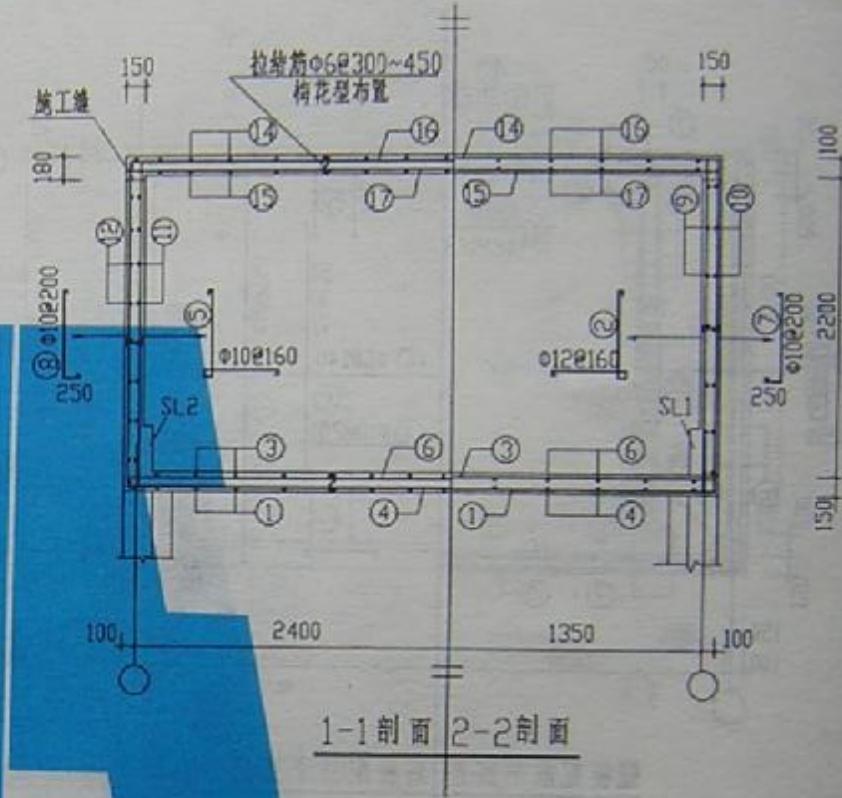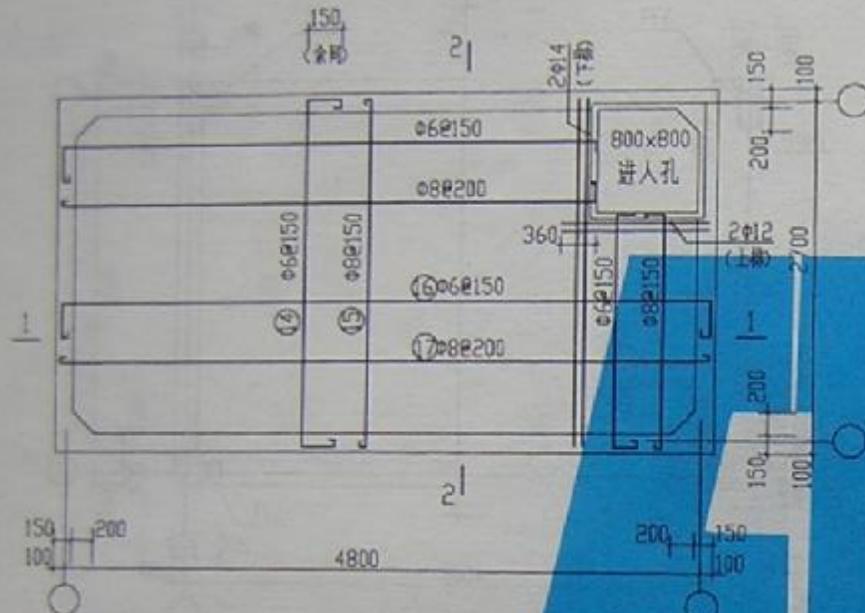

SL1 (SL2)

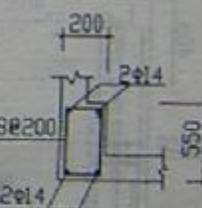


SS25-4827a

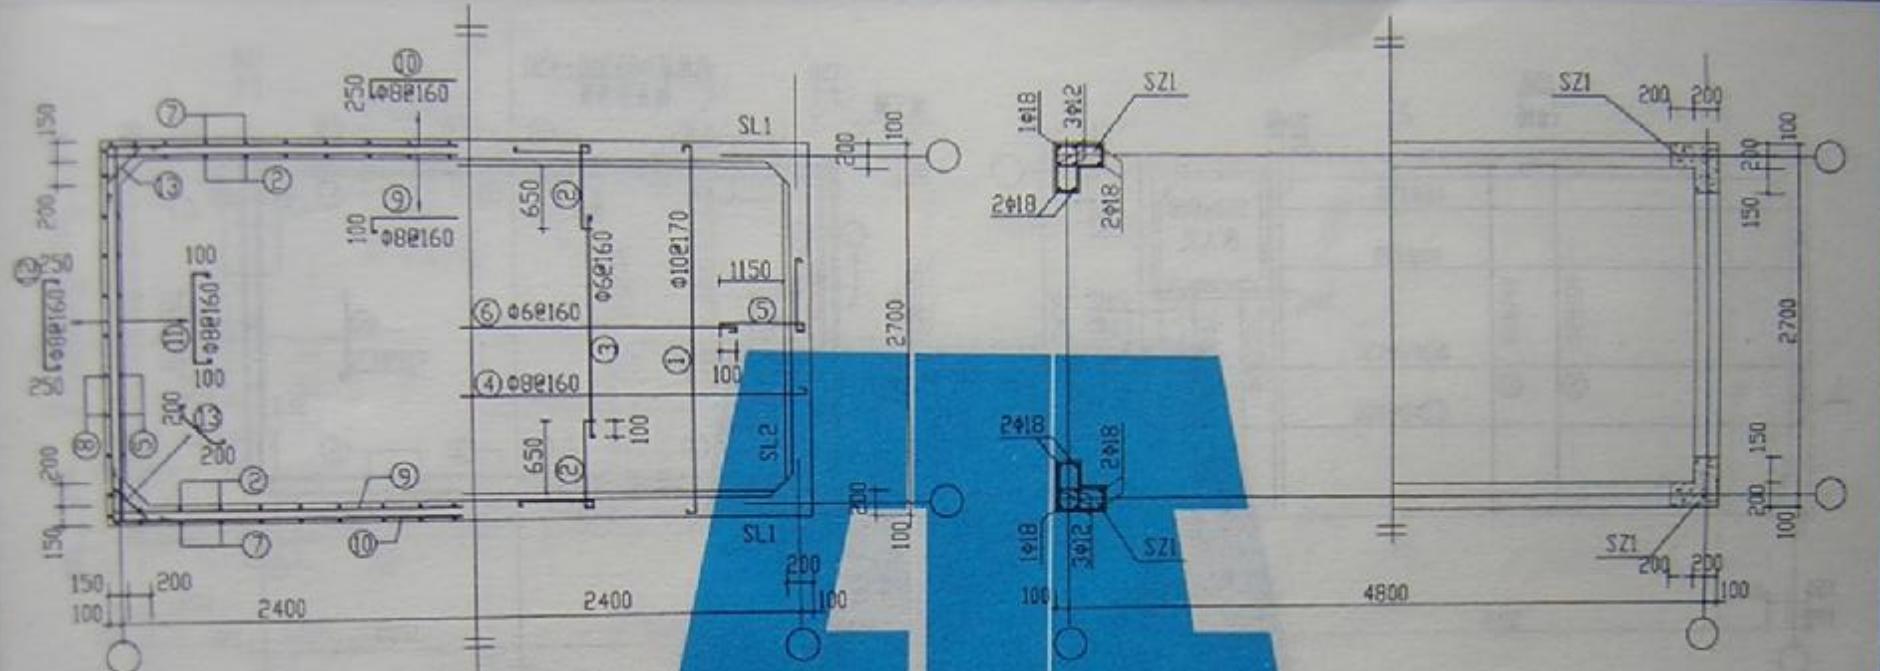


壁板配筋平面图 底板配筋平面图

水箱柱网配筋平面图

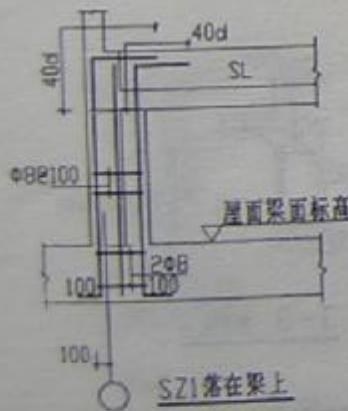

SZ1落在梁上


SZ1大样

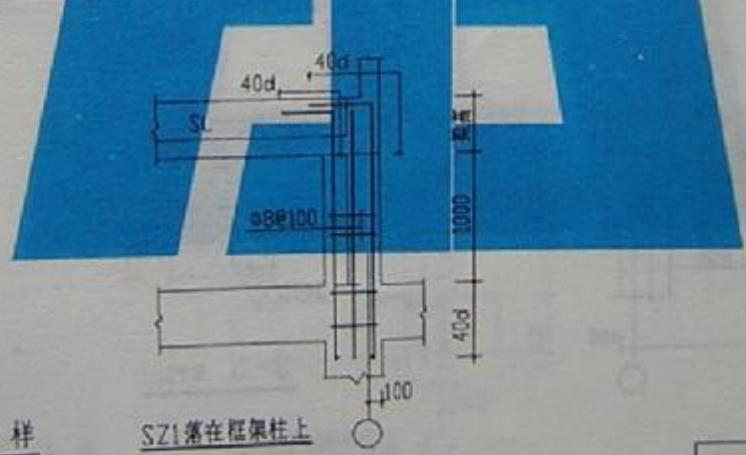

SZ1落在框架柱上



SS25-4827b

图号	X97GJII
页号	51

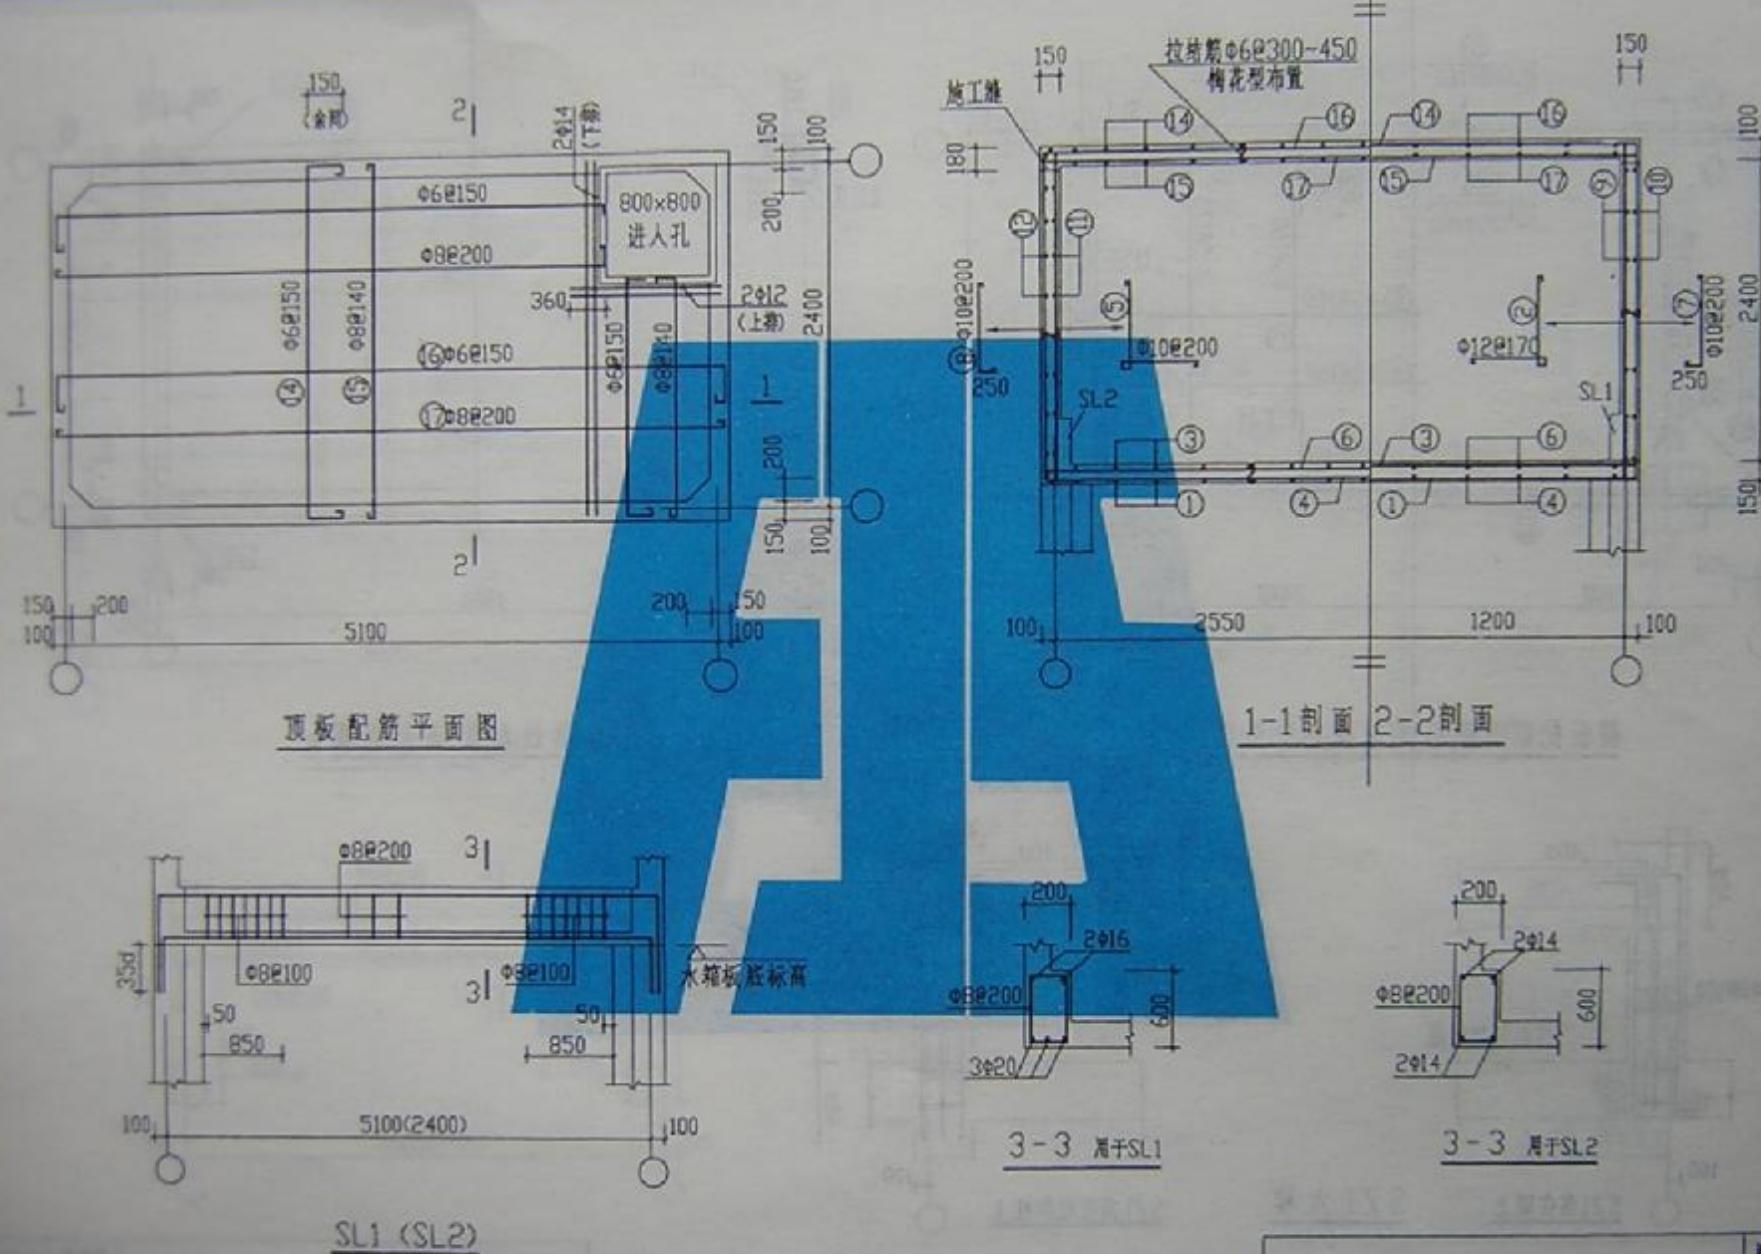


SS25-5124a

图集号	097611
页号	52

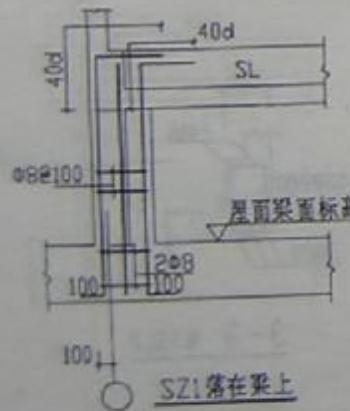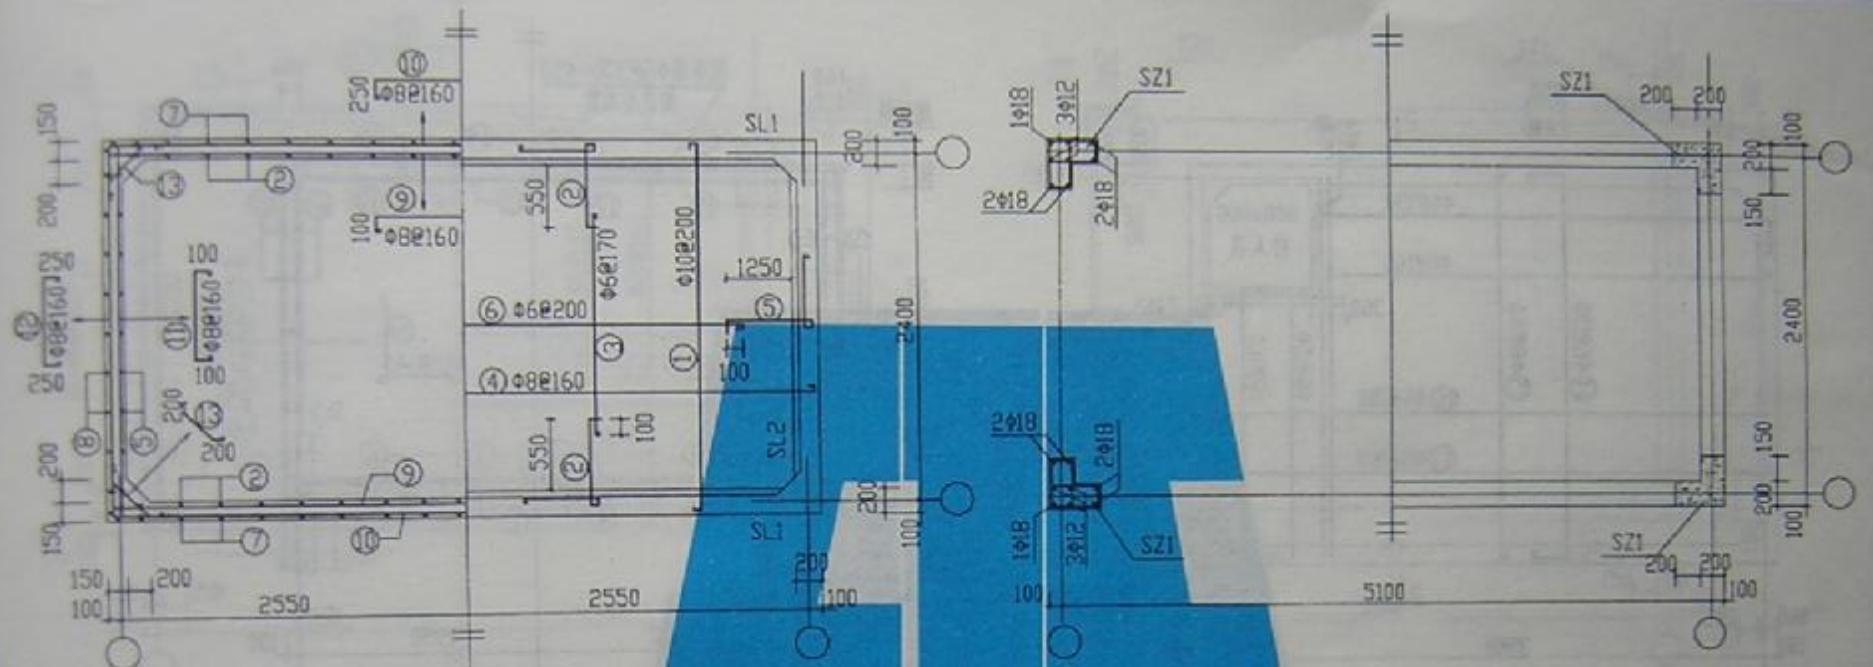



SZ1大样

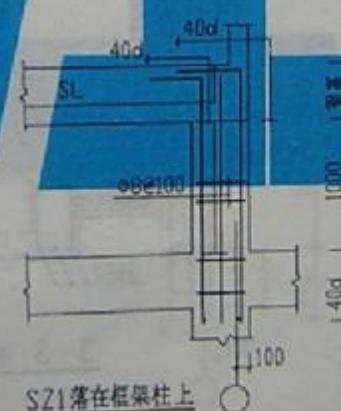

SS25-51246


图集号	A97G111
页号	53

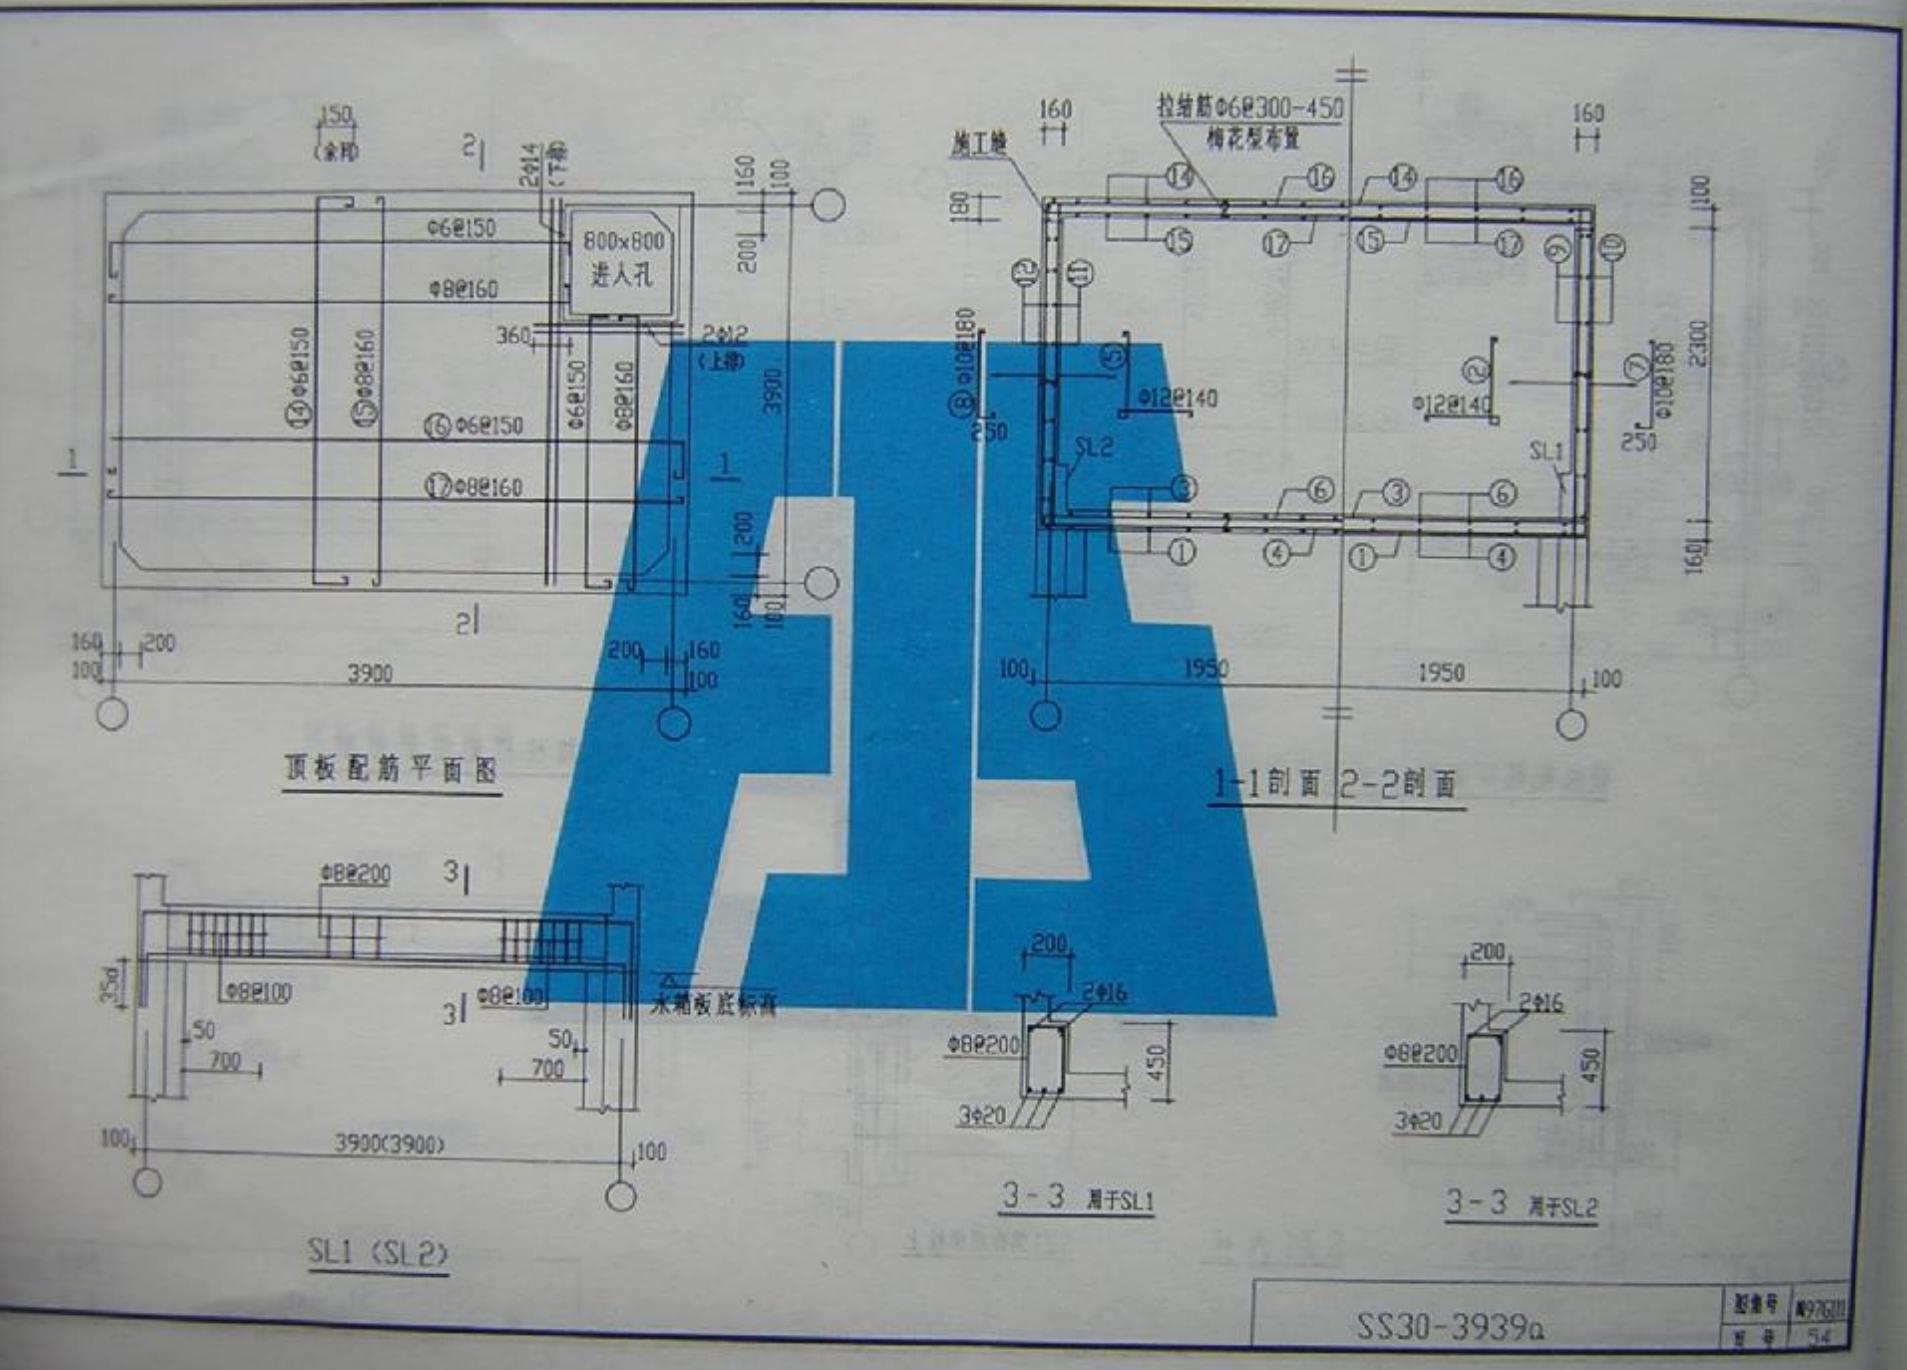

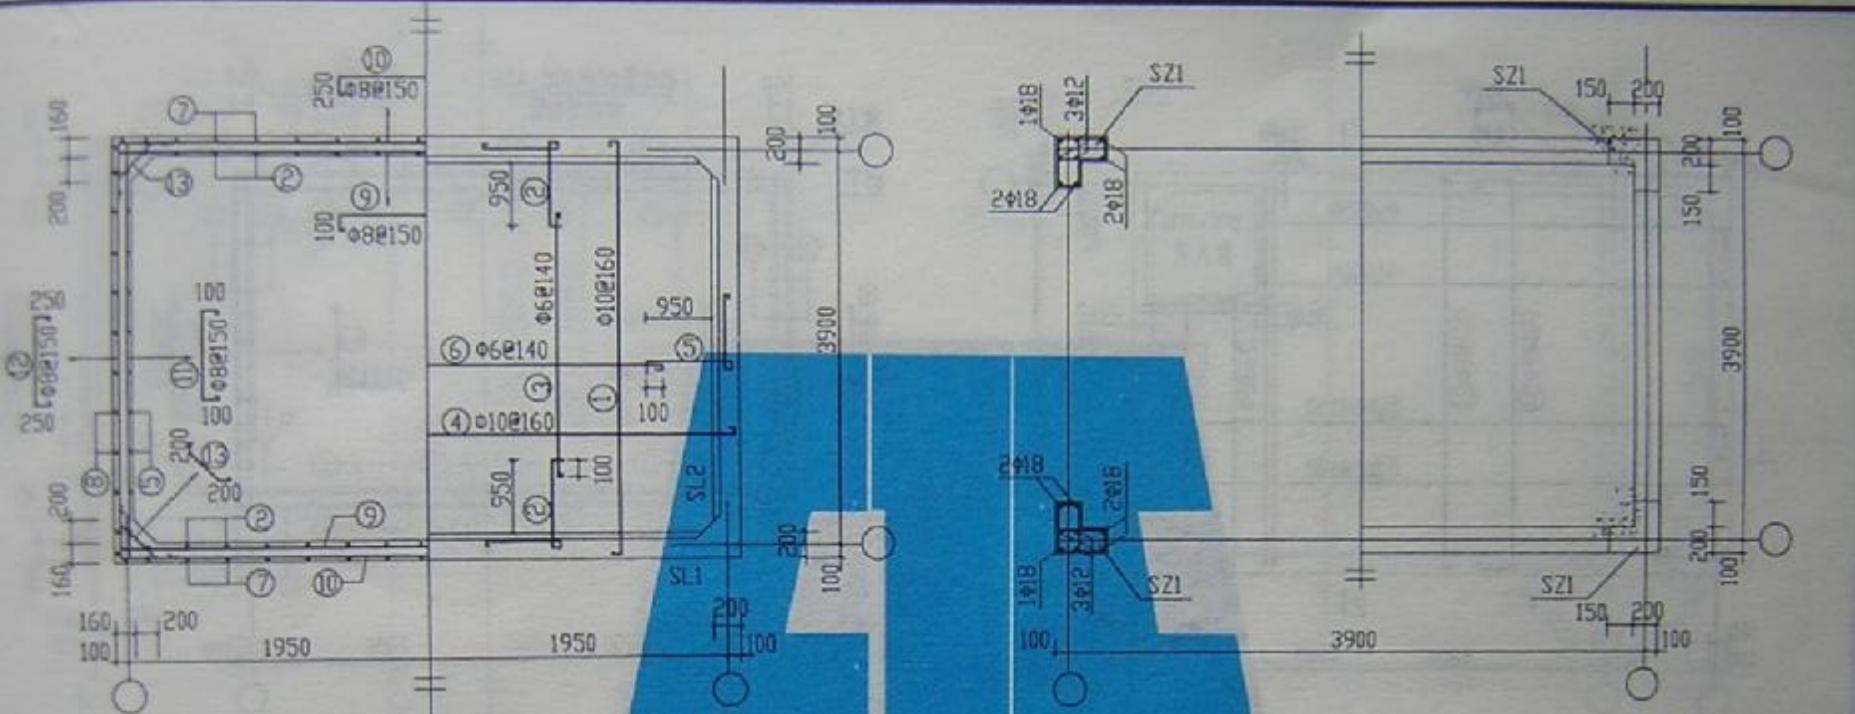

壁板配筋平面图 底板配筋平面图

水箱柱网配筋平面图

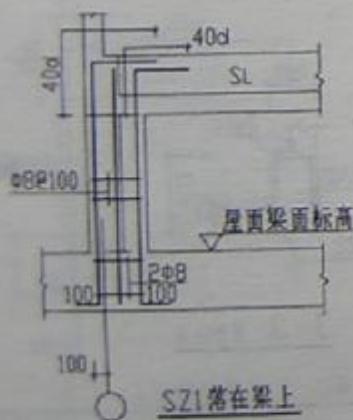


SZ1落在梁上

SZ1大样

SZ1落在框架柱上


SS30-3939b

图集号	A97G111
页号	55

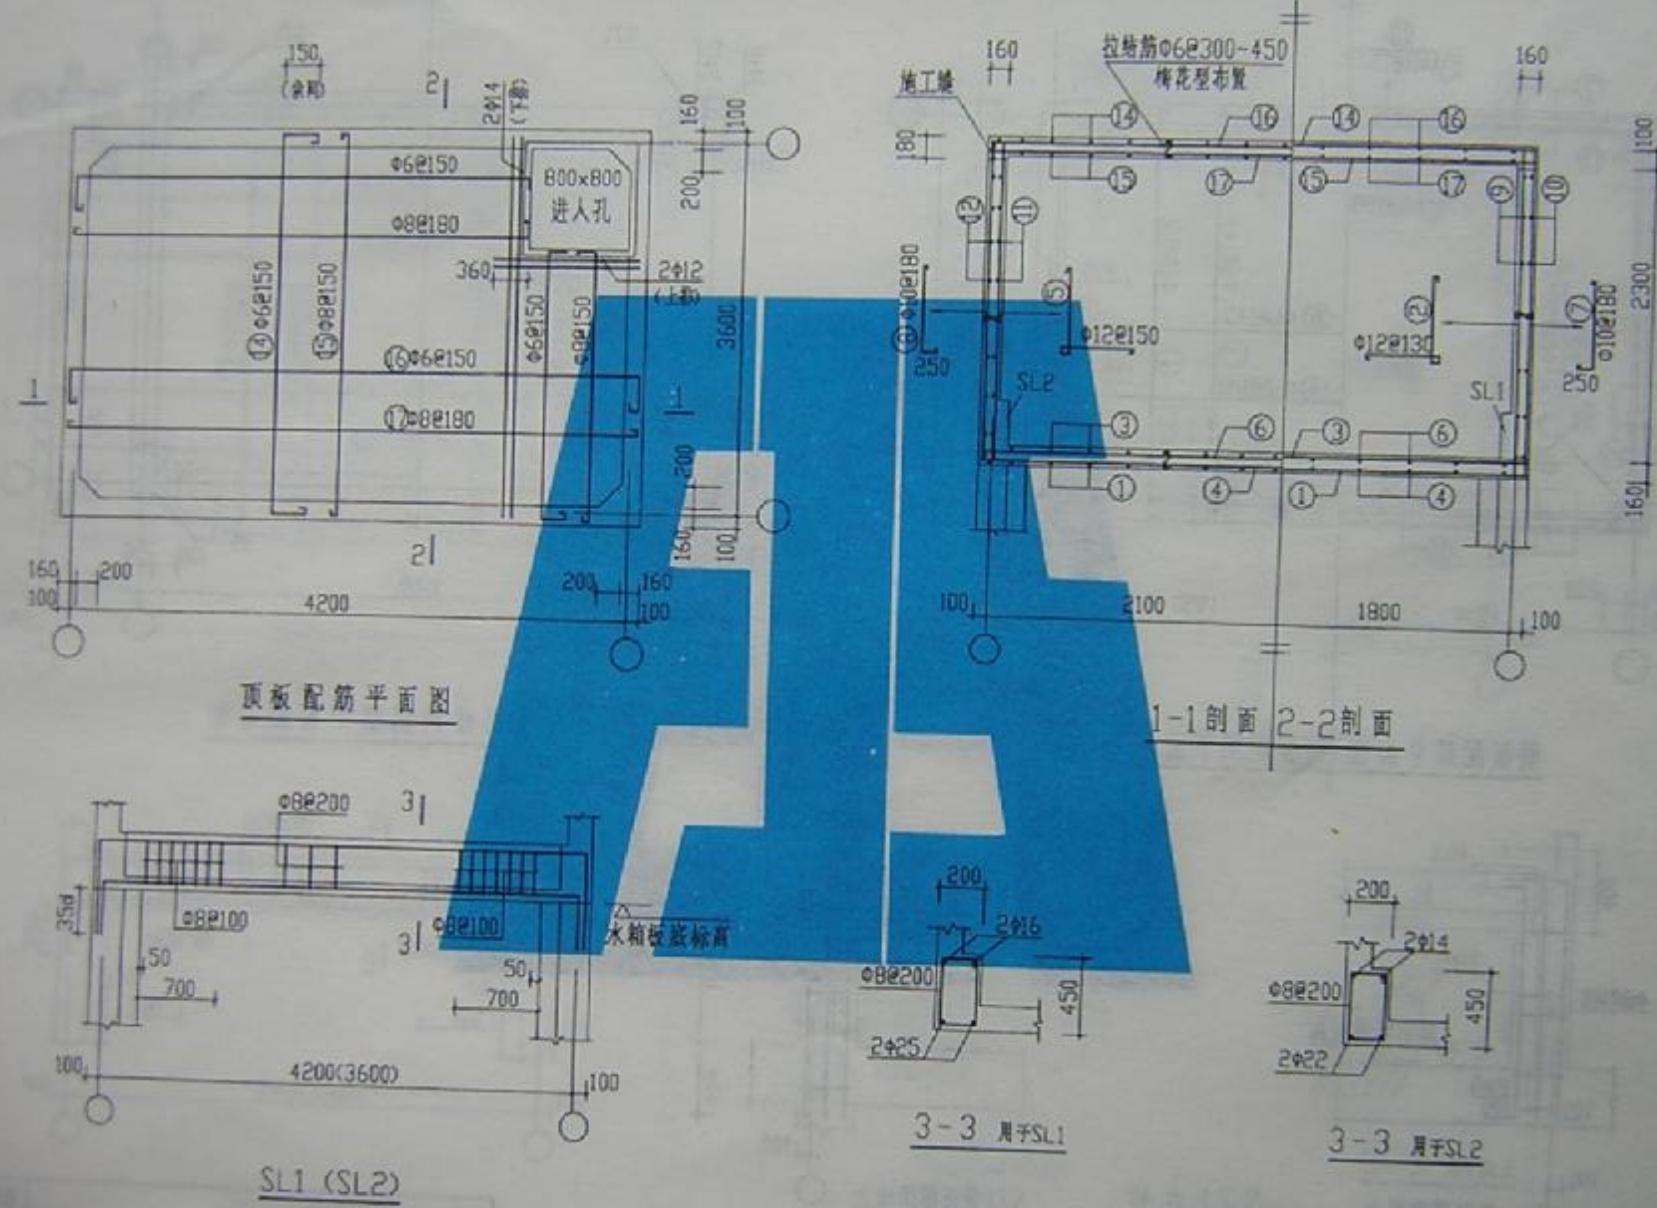


SS30-4236a

图集号	097G11
页号	56

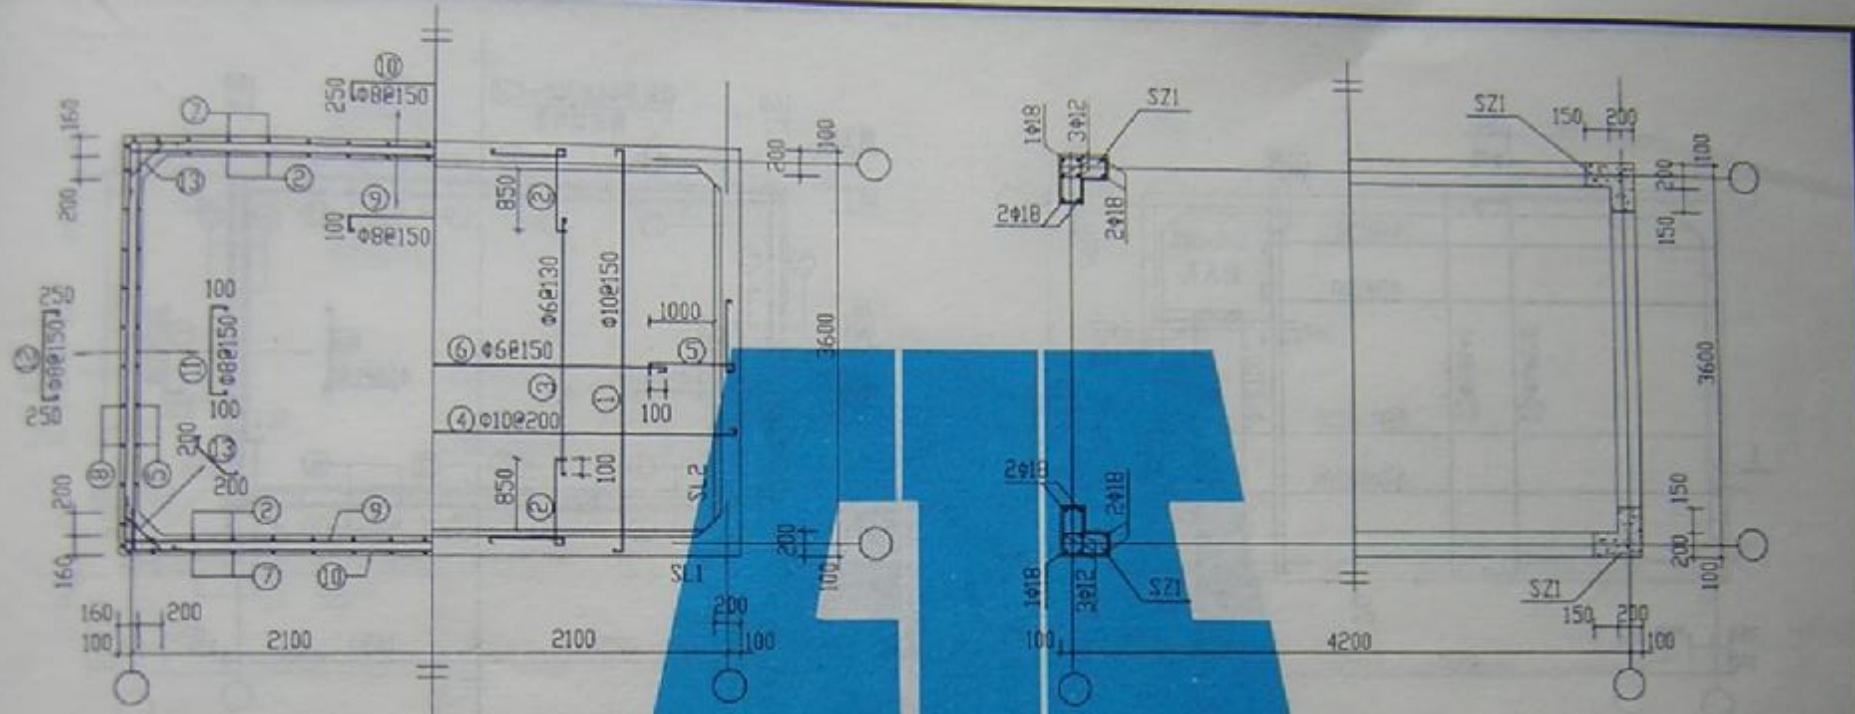


壁板配筋平面图 底板配筋平面图

水箱柱网配筋平面图

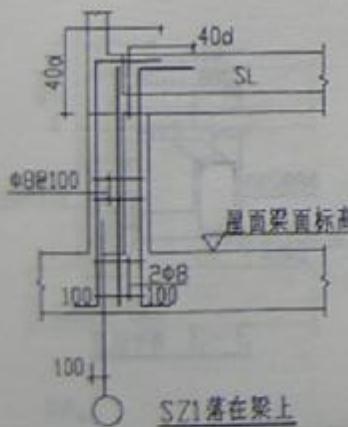

SZ1落在梁上




SZ1大样

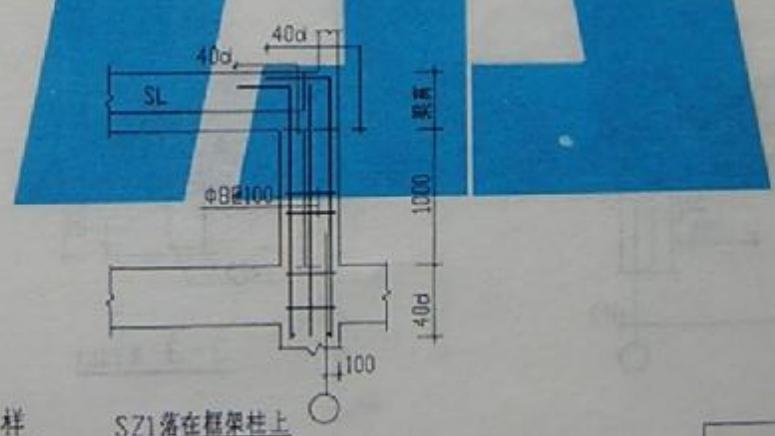

SZ1落在框架柱上

SS30-4236b


图集号	W97001
页号	57

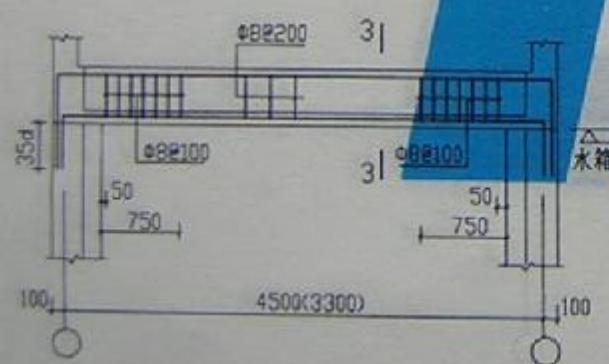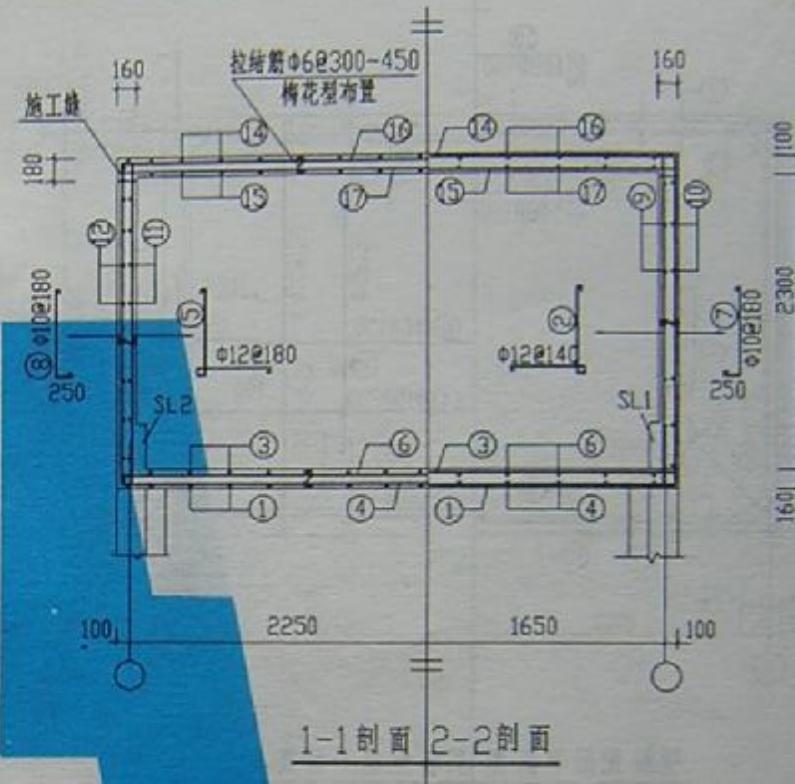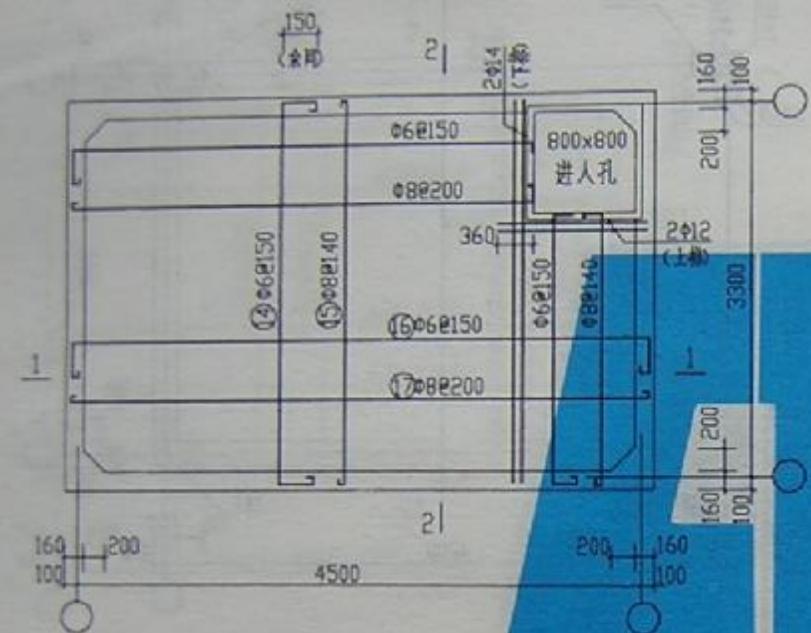

3-3 用于 SL2


SS30-4533a

图号	897011
页数	58

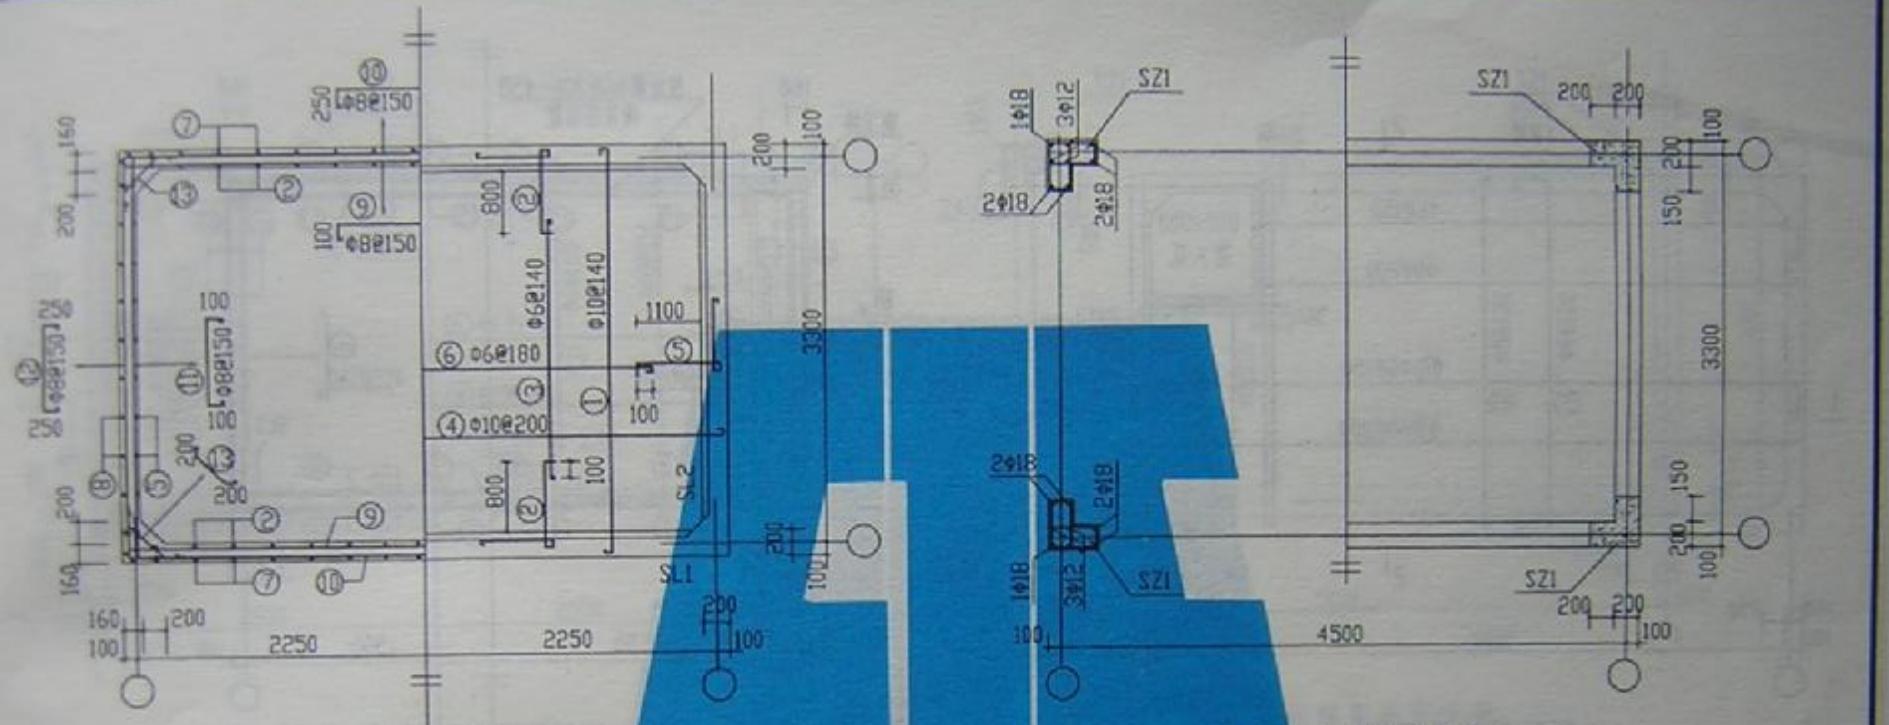


壁板配筋平面图 底板配筋平面图

水箱柱网配筋平面图

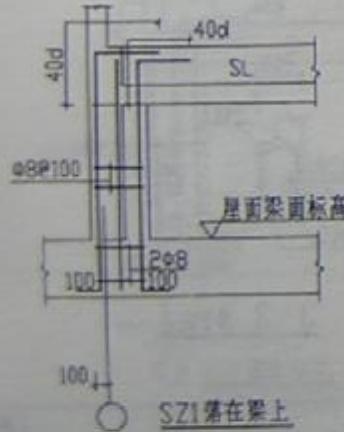

SZ1落在梁上


SZ1大样



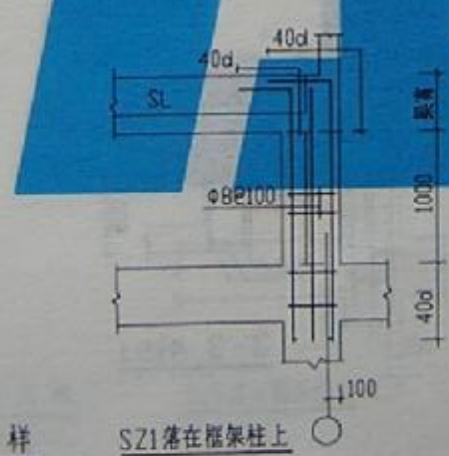


SZ1落在框架柱上

SS30-4533b






图集号	W97G11
页号	59

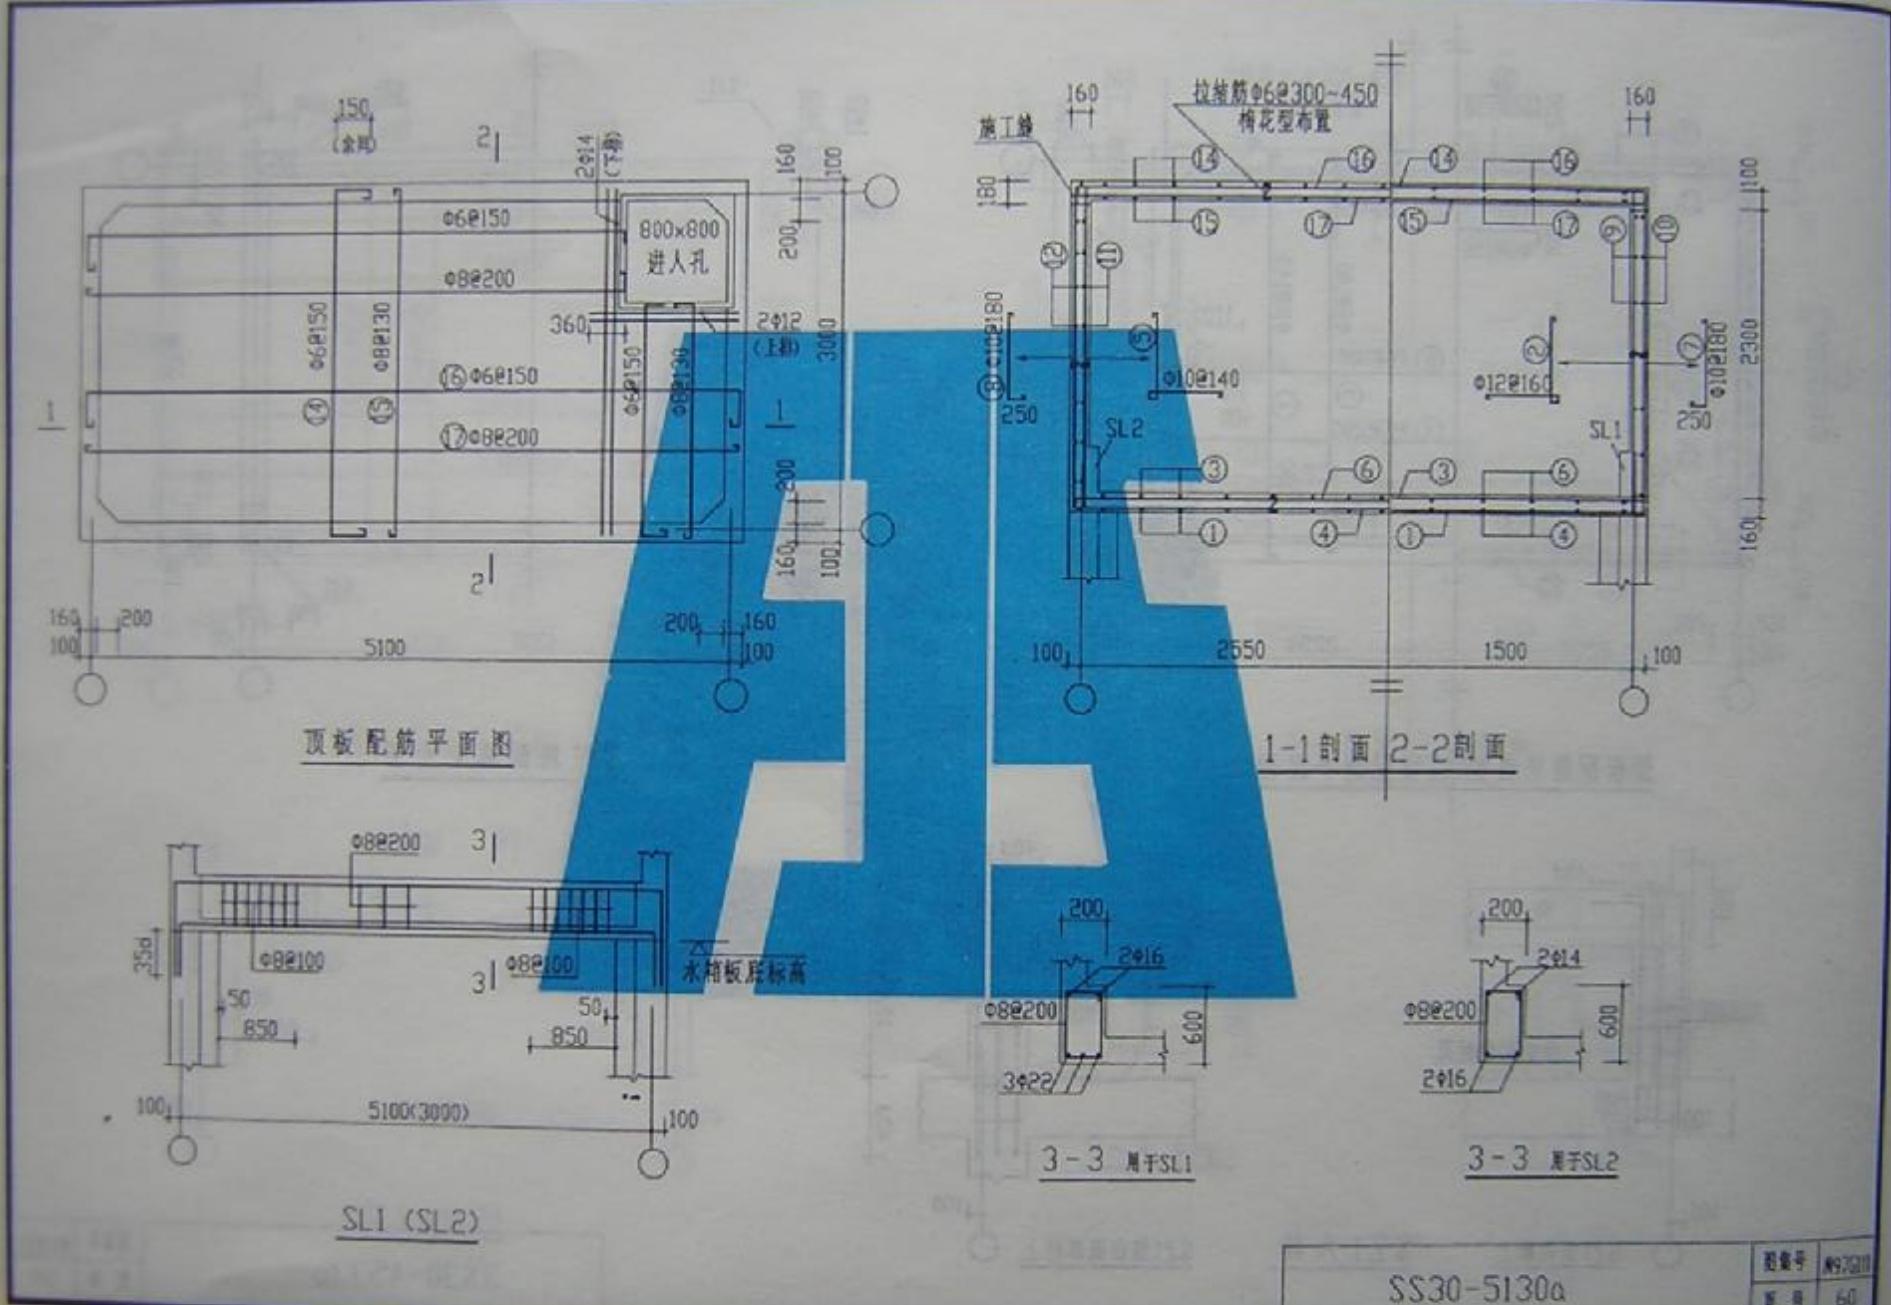

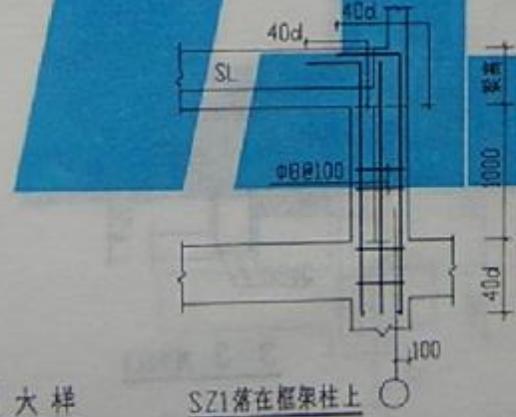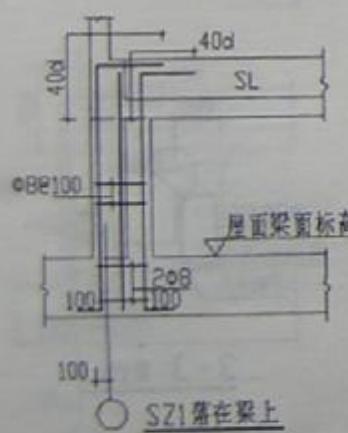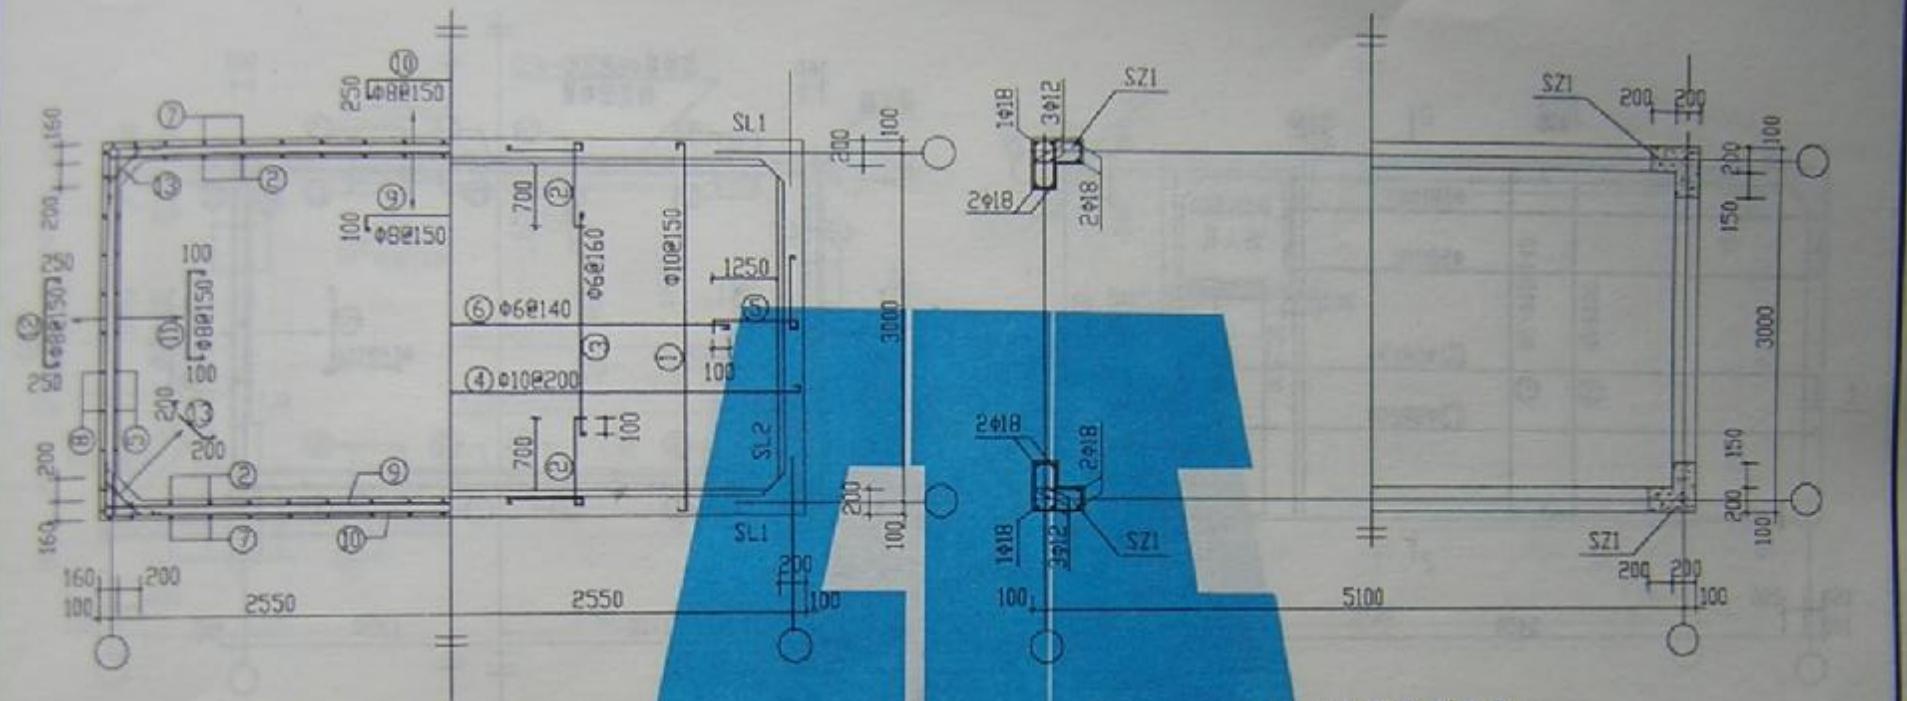



SS30-5130b

图集号	SS30-11
页号	51

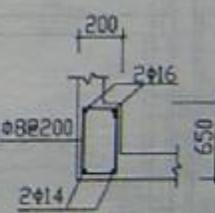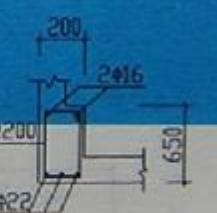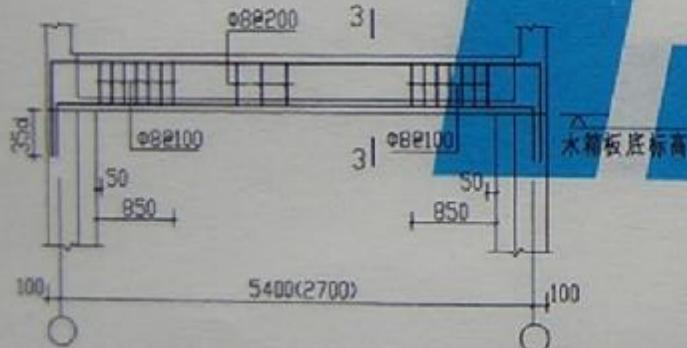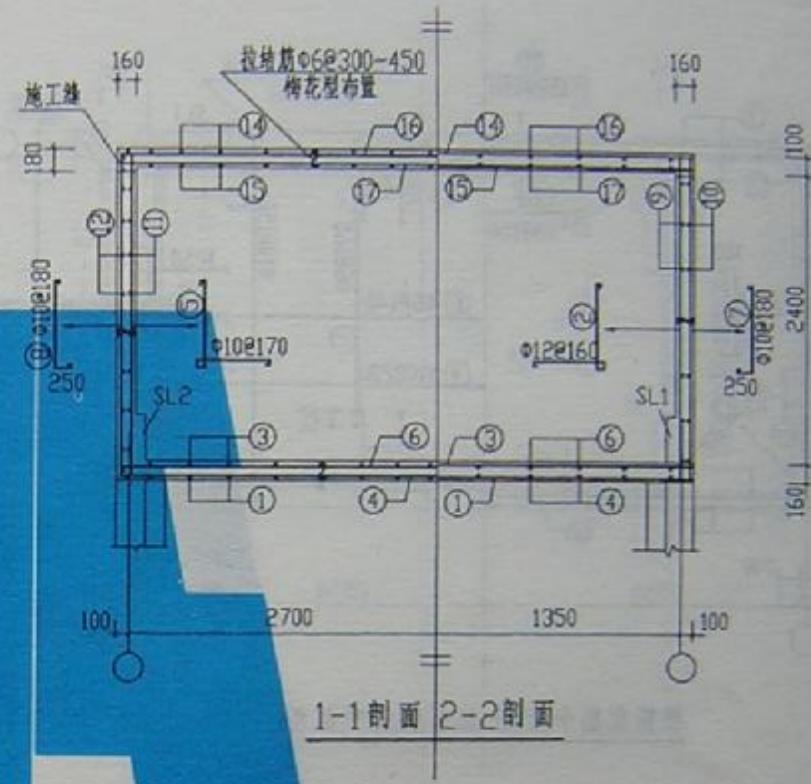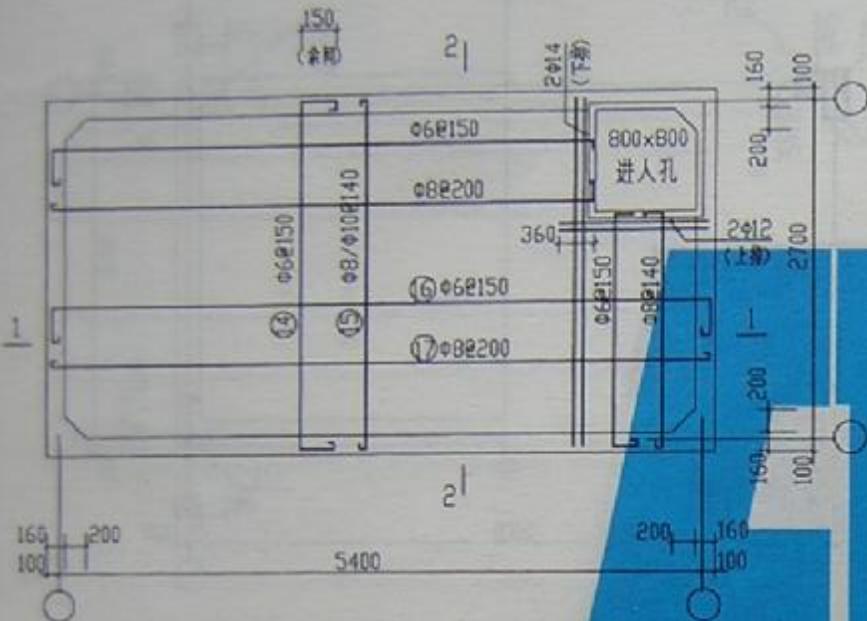

SS30-5427a

图集号	SS30
页号	62

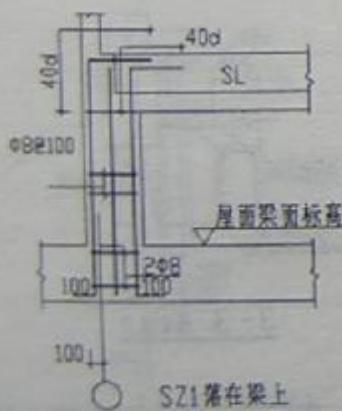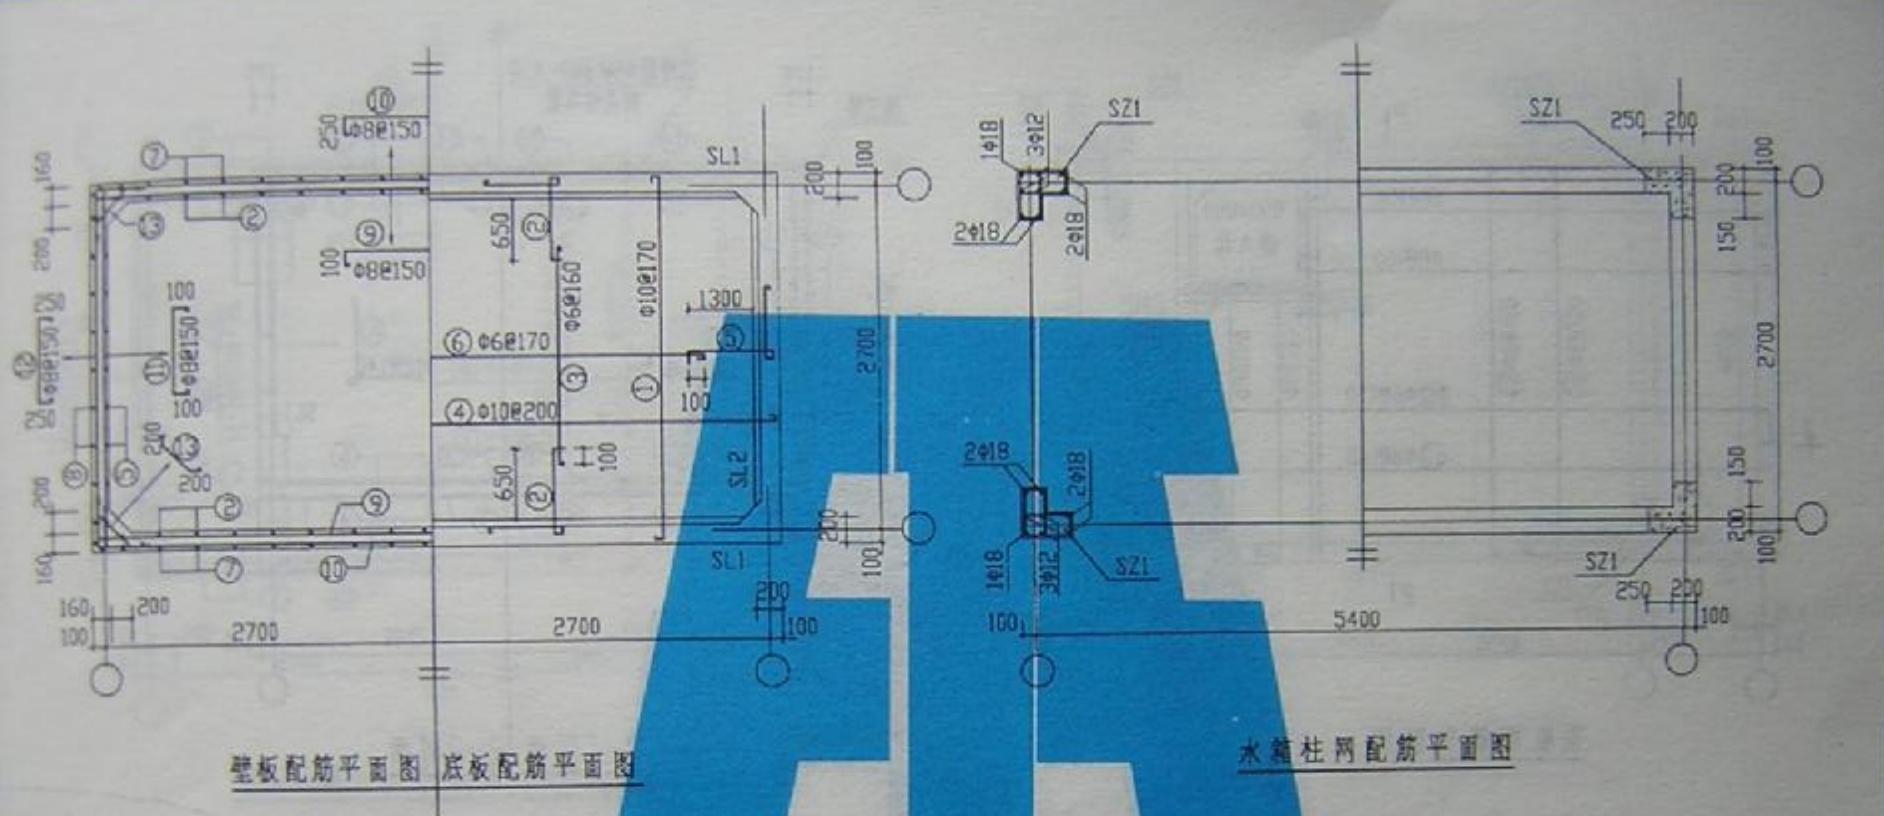


SZ1落在梁上


SZ1大样

SZ1落在框架柱上


SS30-5427b

图集号	097G111
页号	63

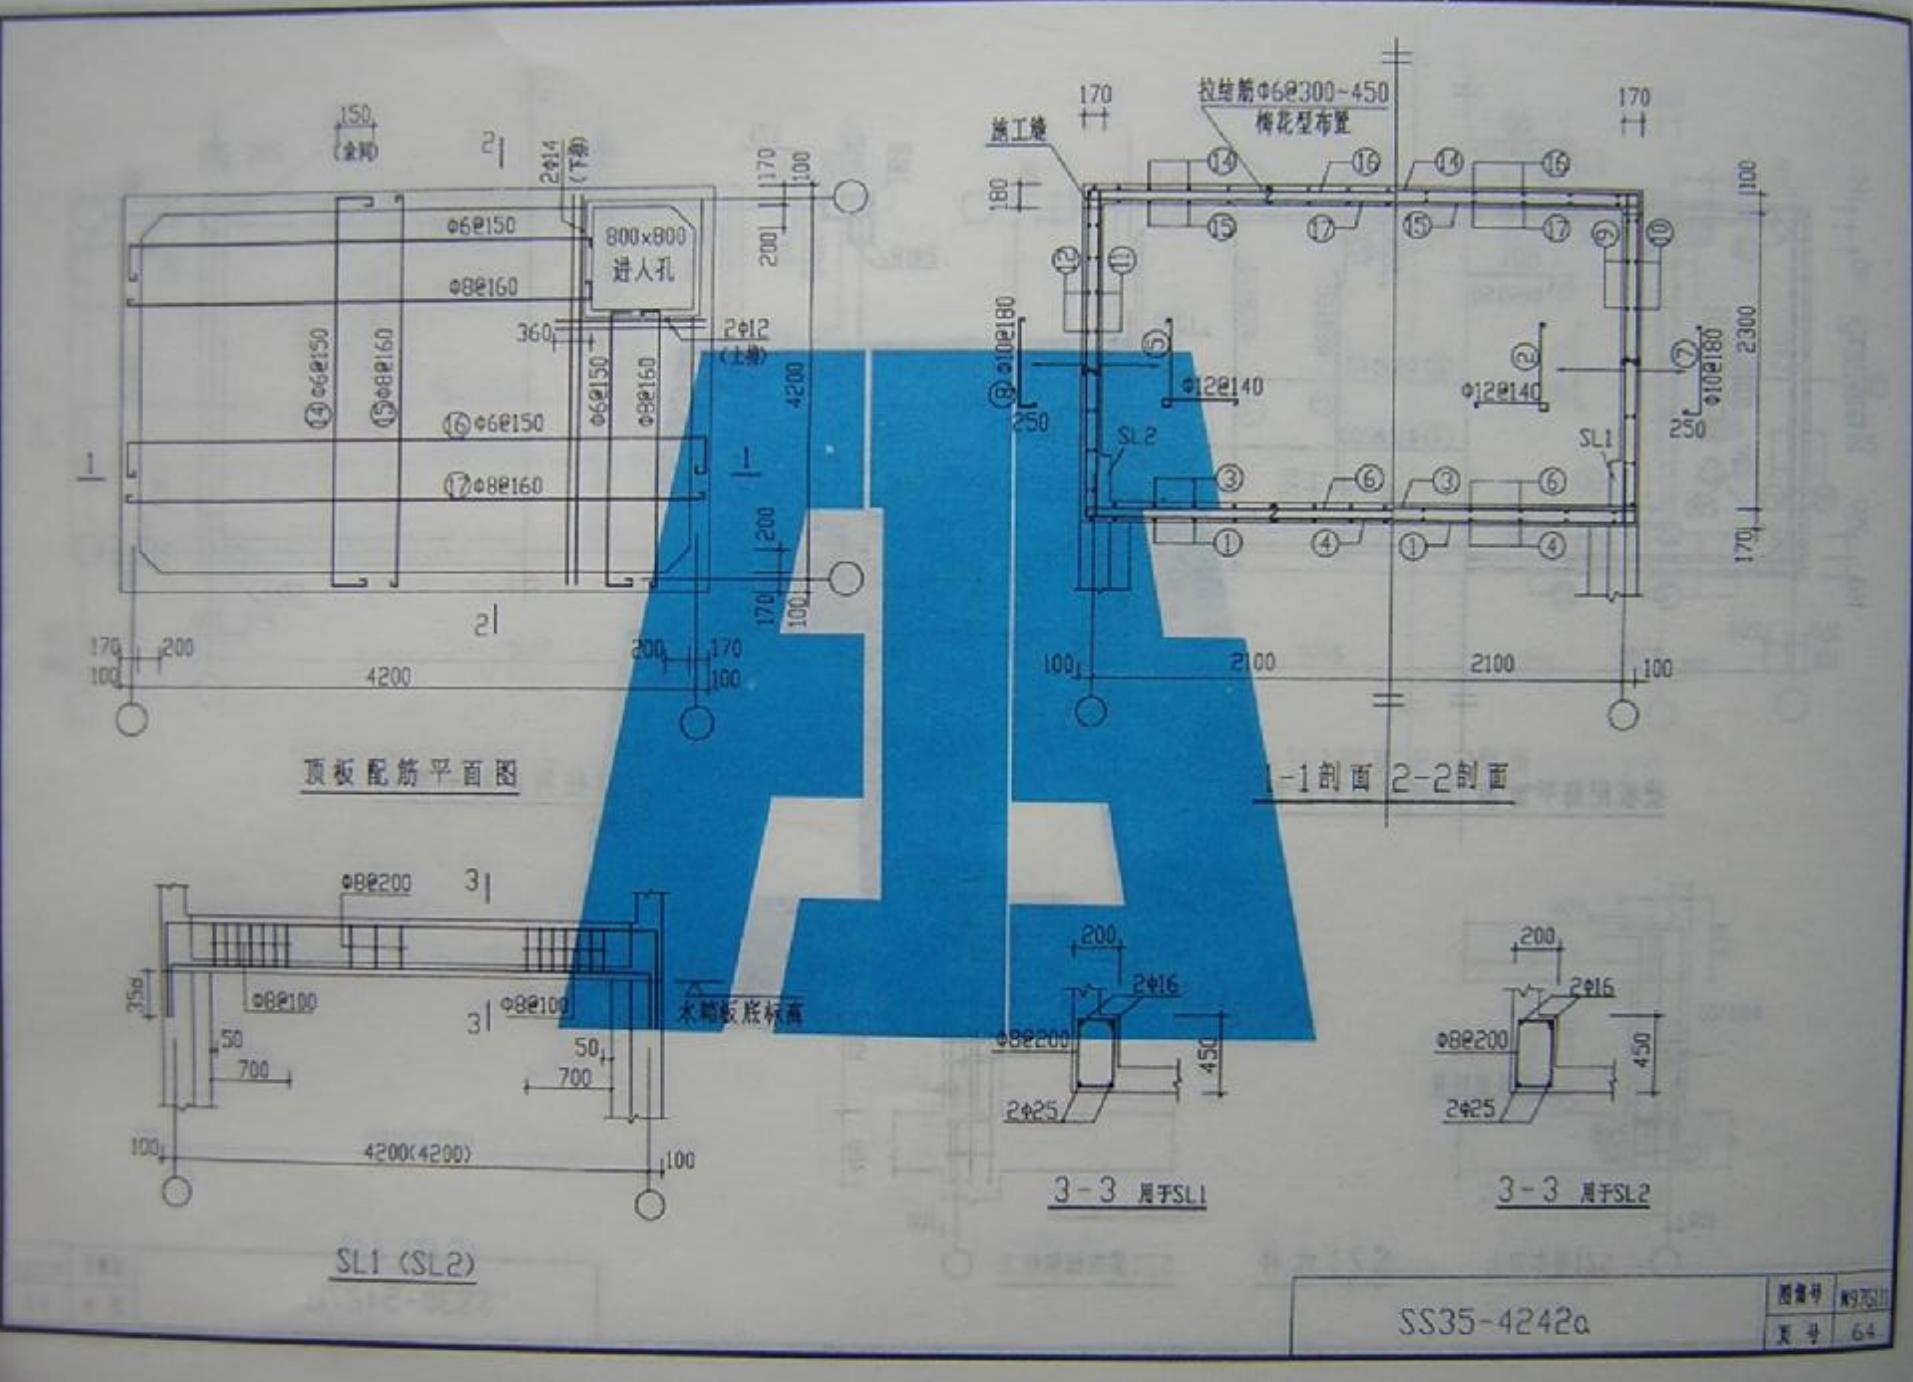


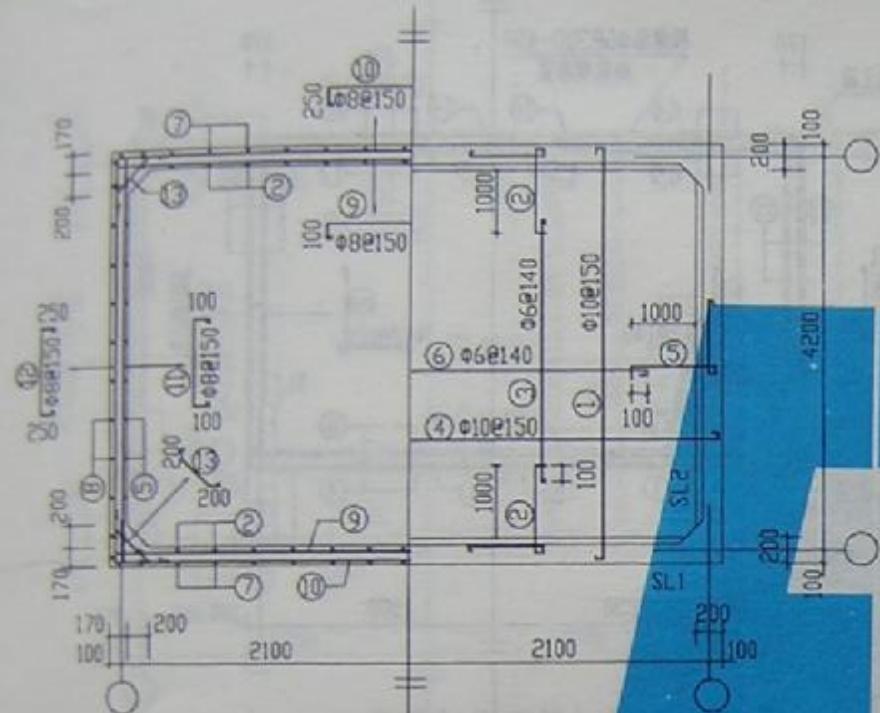

壁板配筋平面图 底板配筋平面图

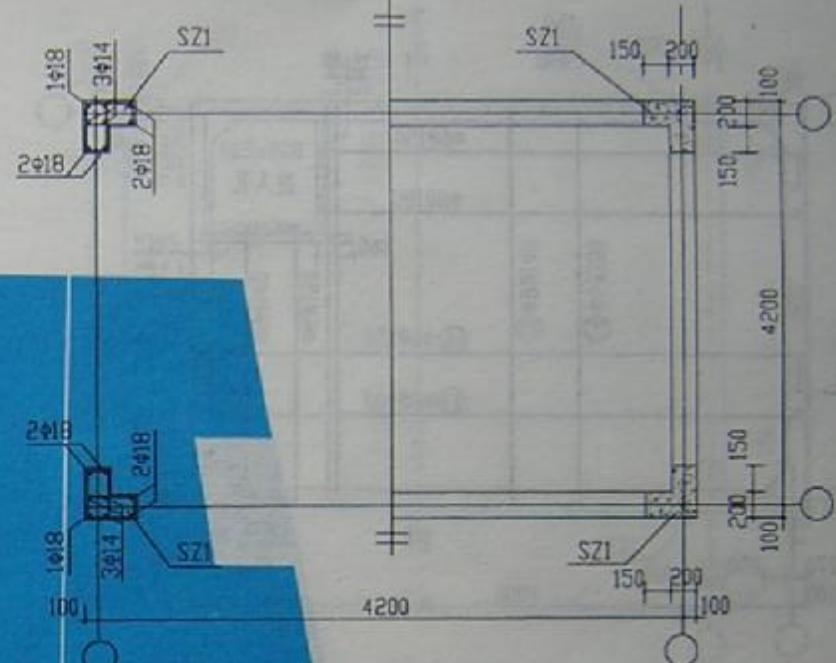


木箱柱网配筋平面图

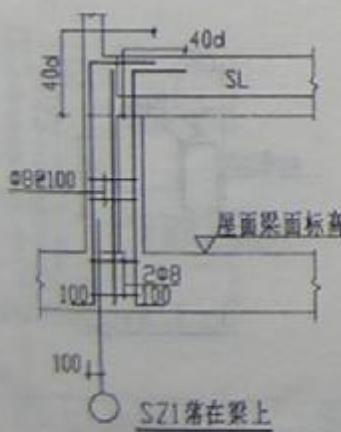


SZ1落在梁上

SZ1大样

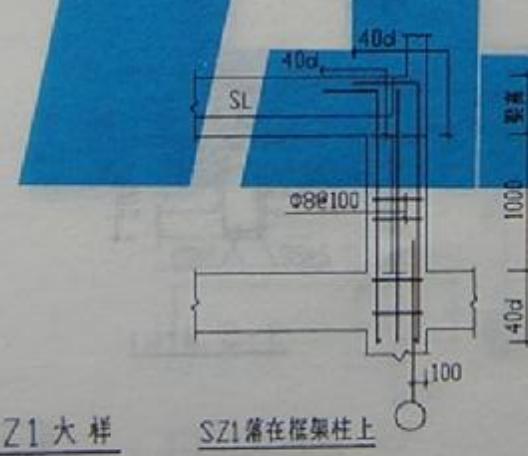





SZ1落在框架柱上

SS35-4242b

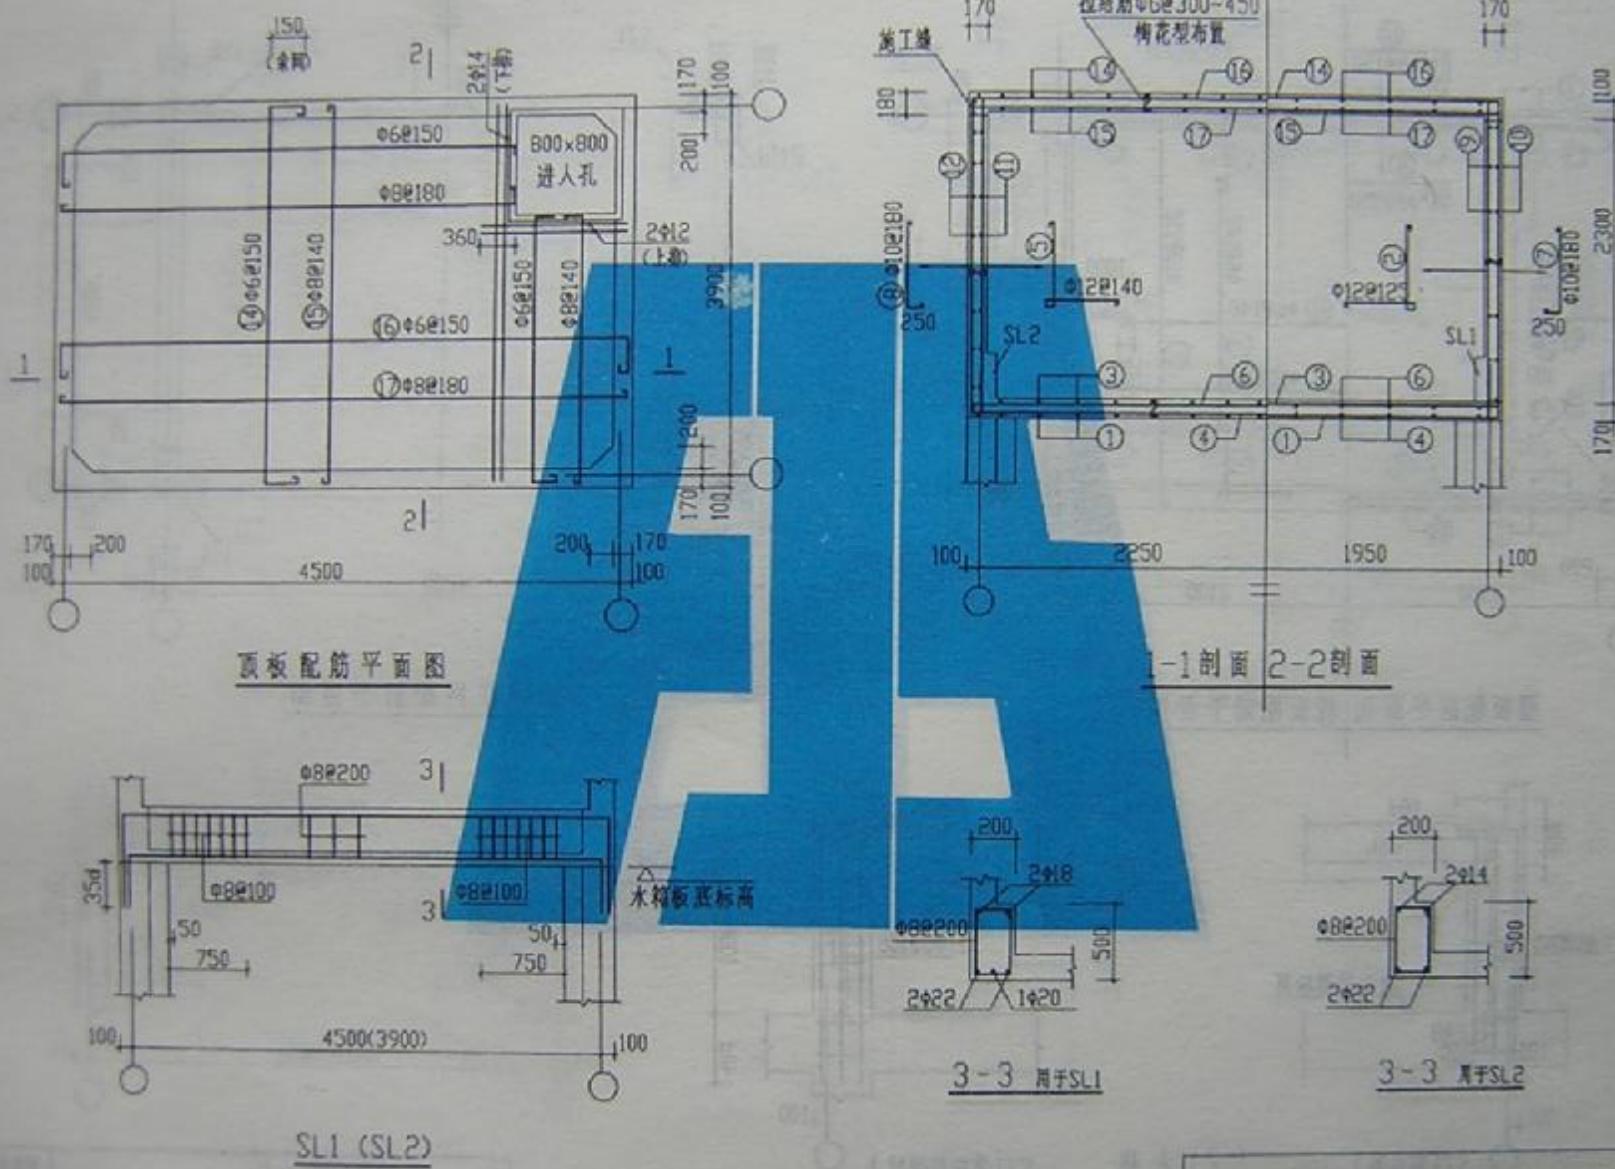

SS35-4539a





图集号	A9701
页号	66

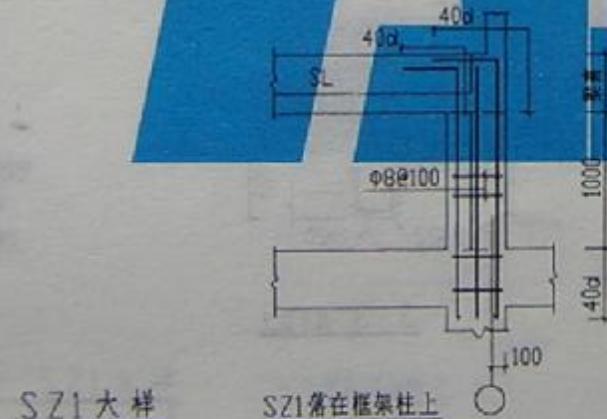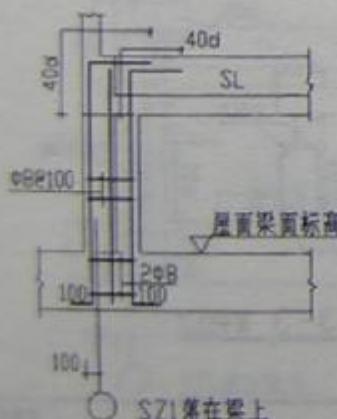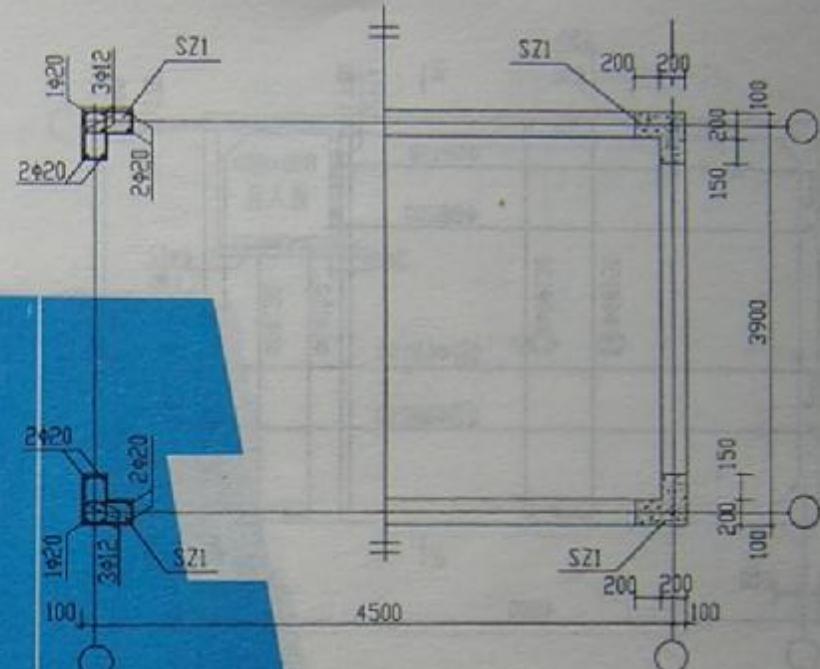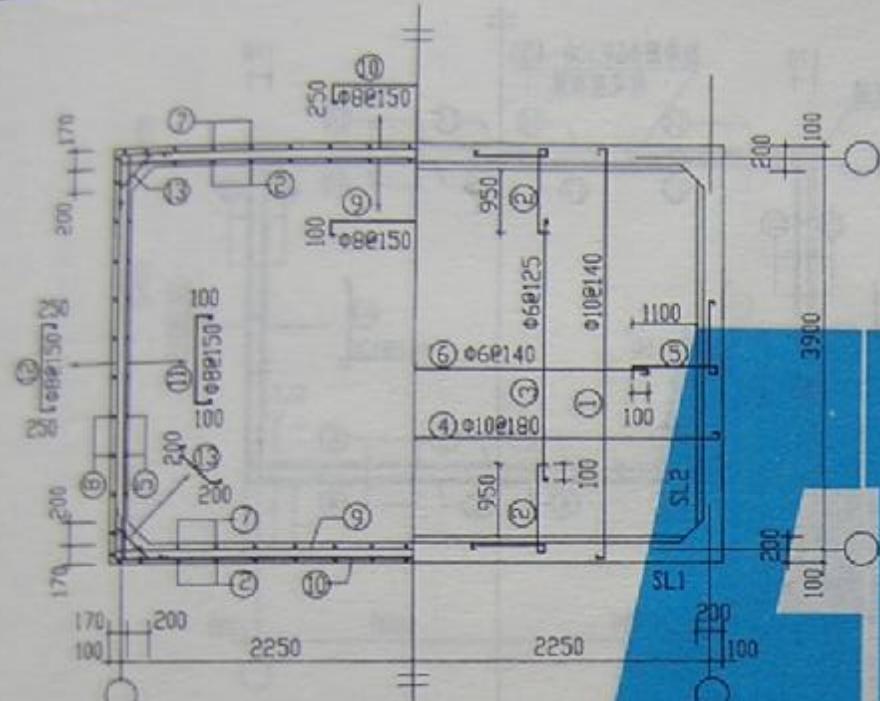

SZ1落在框架柱上

SS35-4539b



图集号	W97G11
页号	67

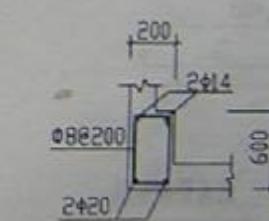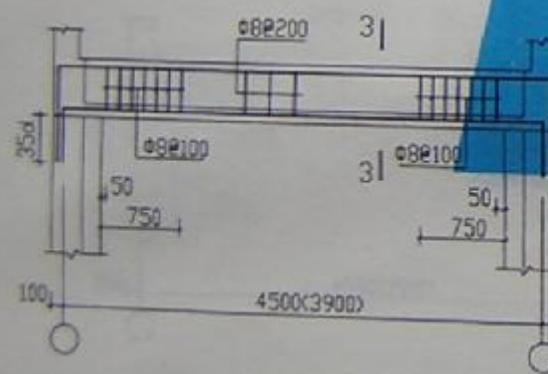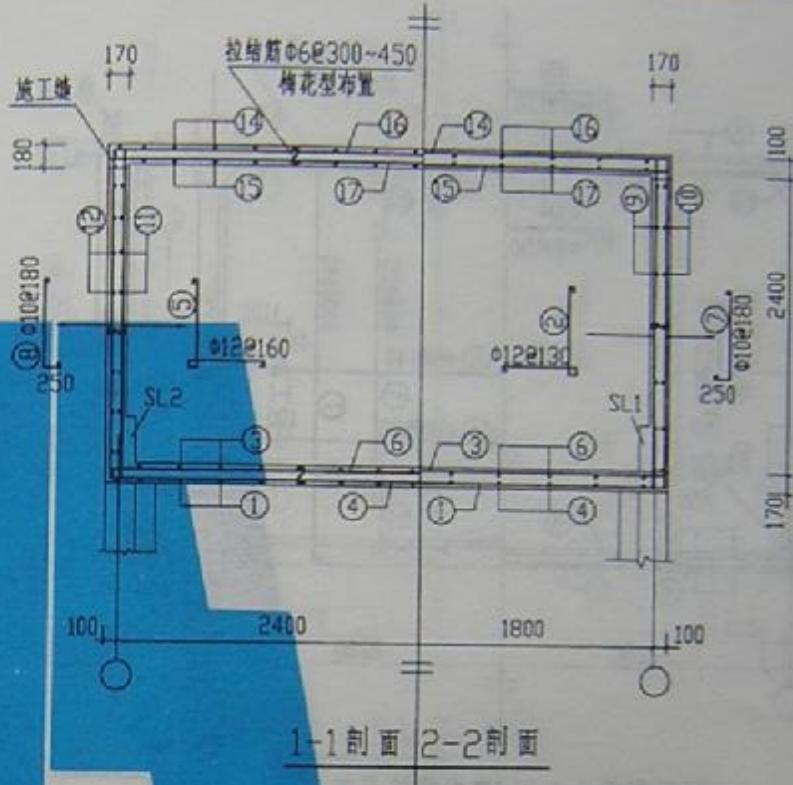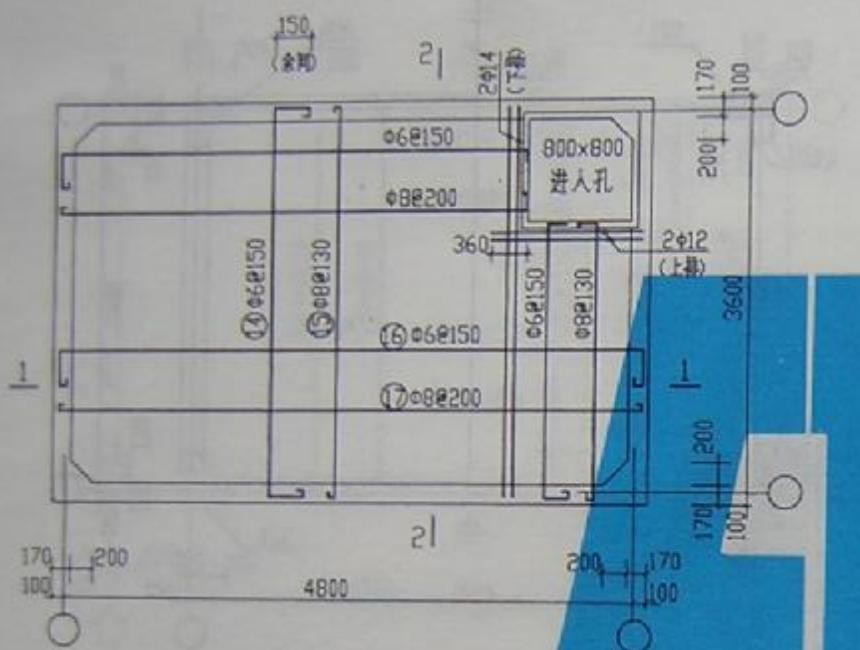


3-3 局部SL2

SS35-4836a

图集号: G97GIII
页号: 68

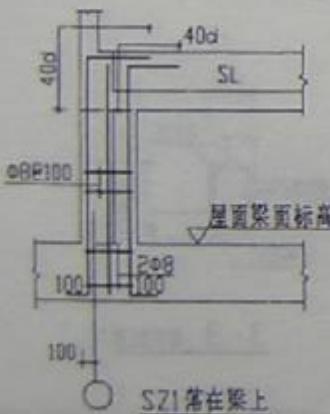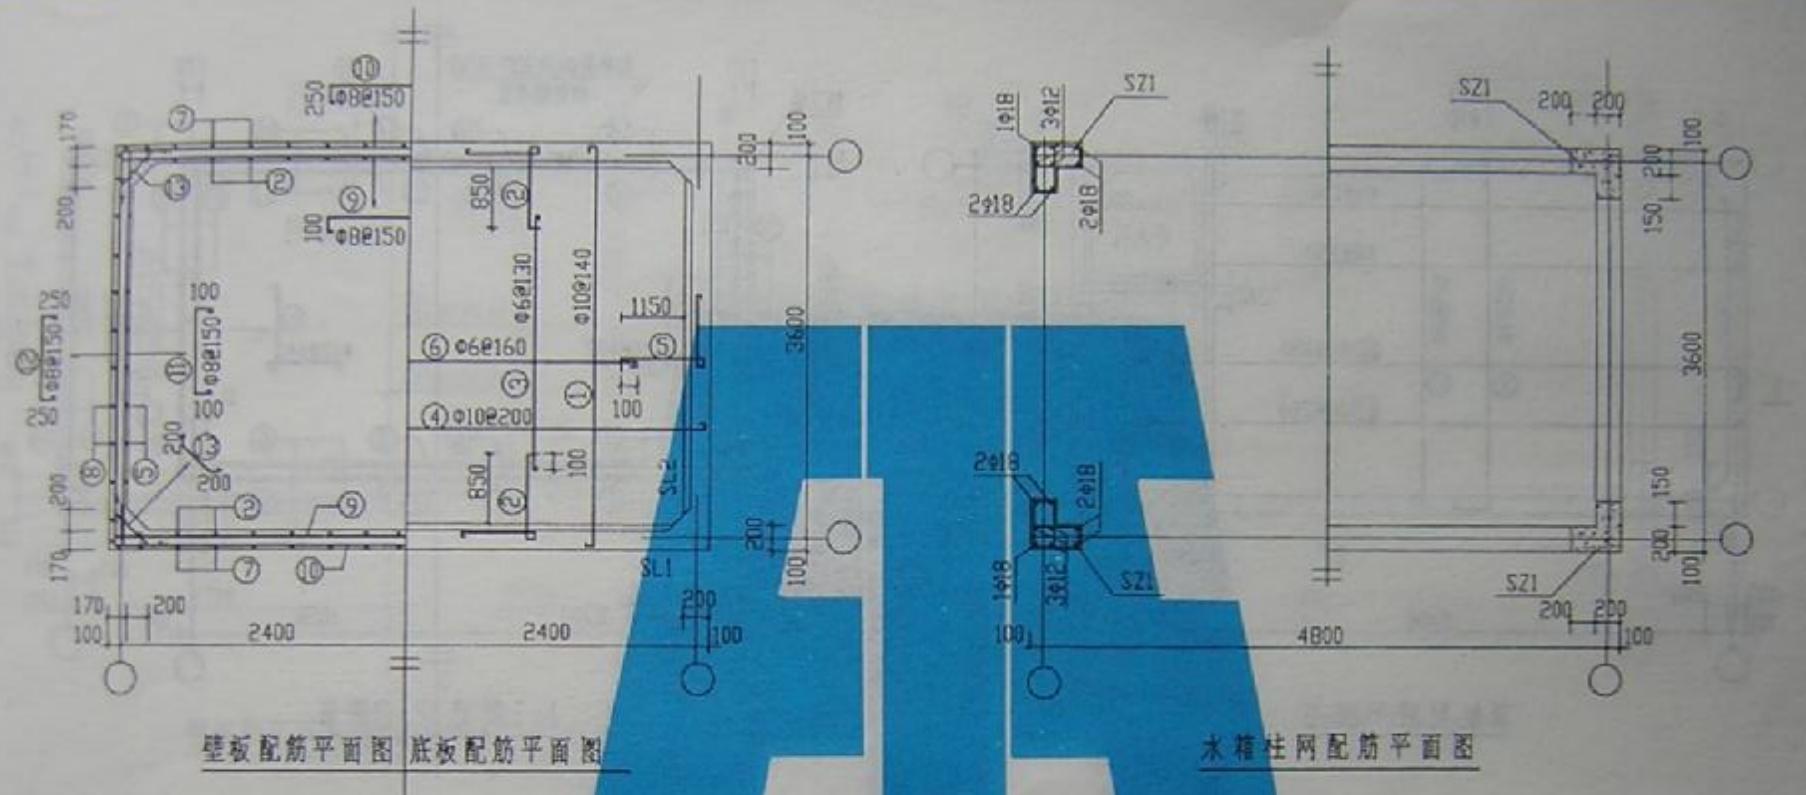







SZ1大样

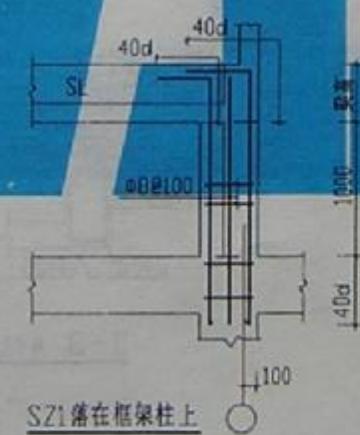

SS35-4836b


图号	SS35-4836b
页号	69


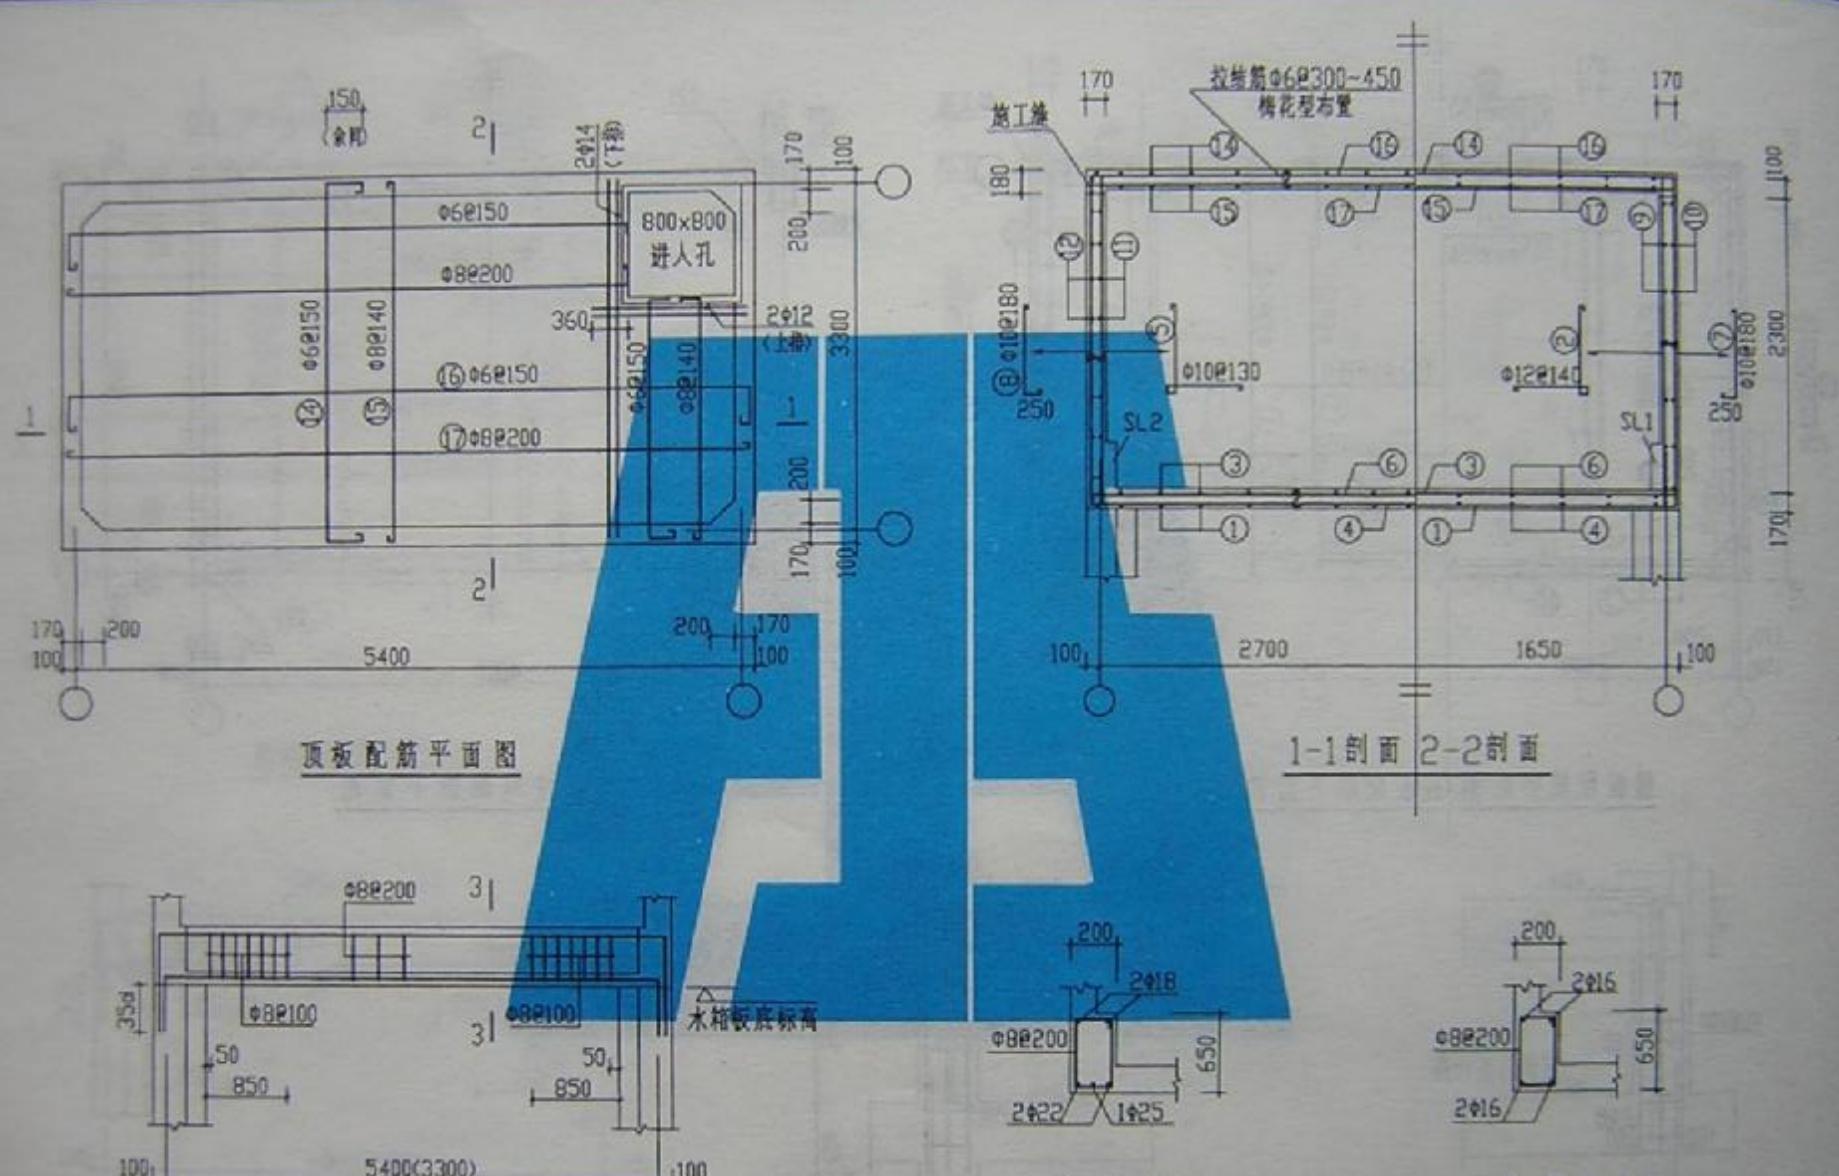


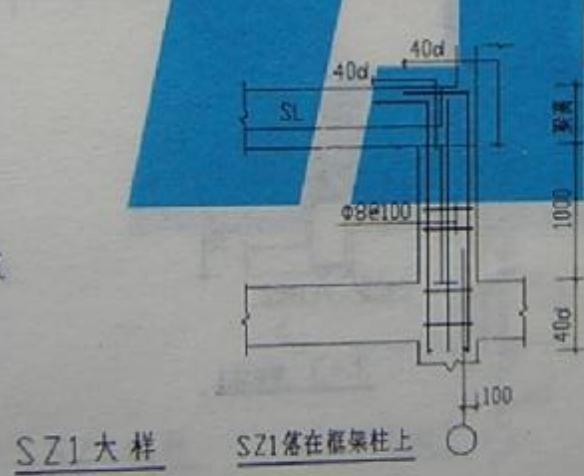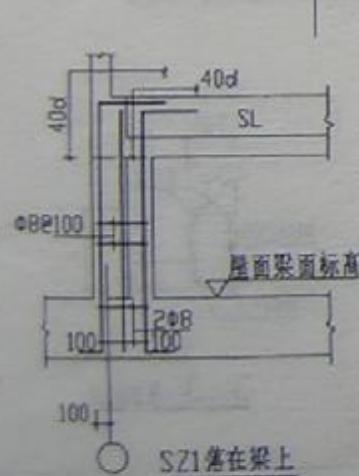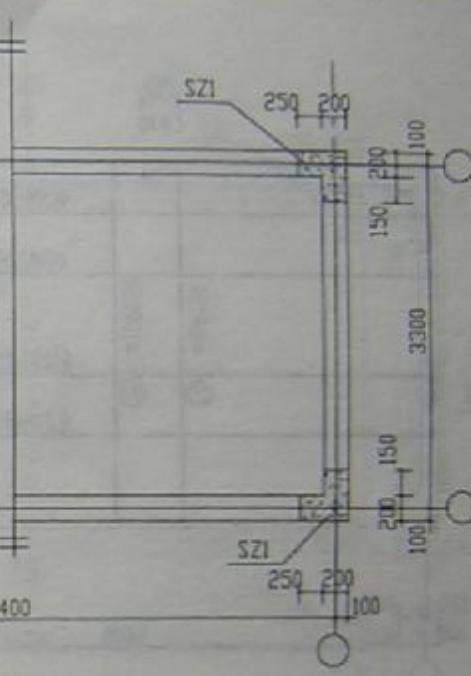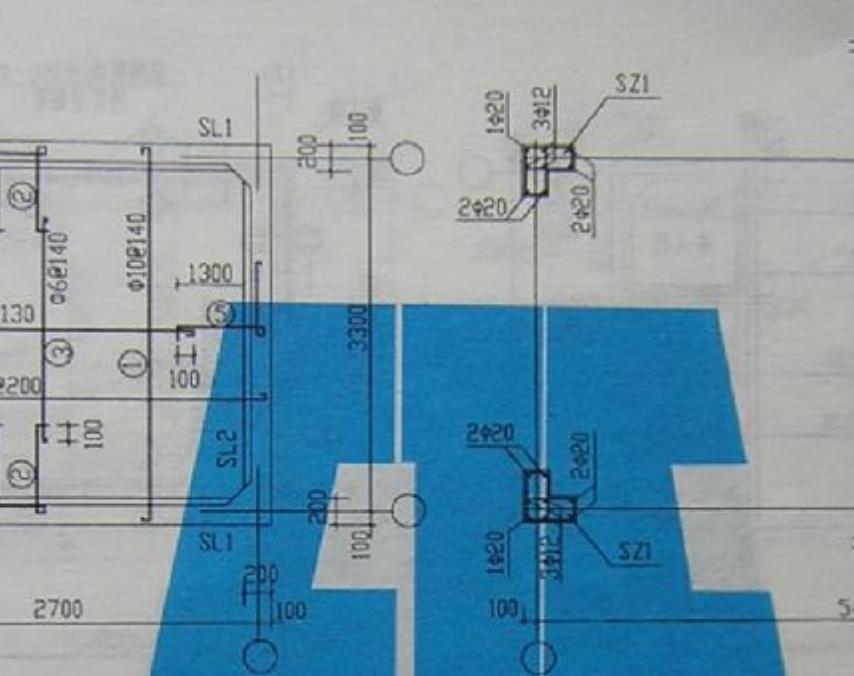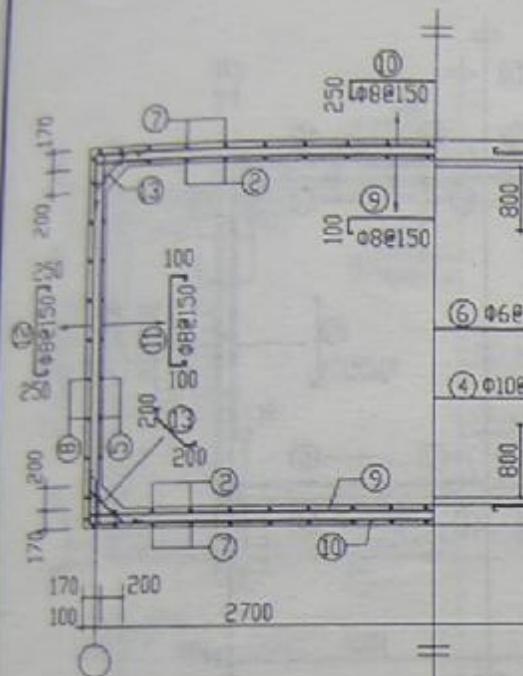

SS35-5433b




图集号	SS35
页号	71

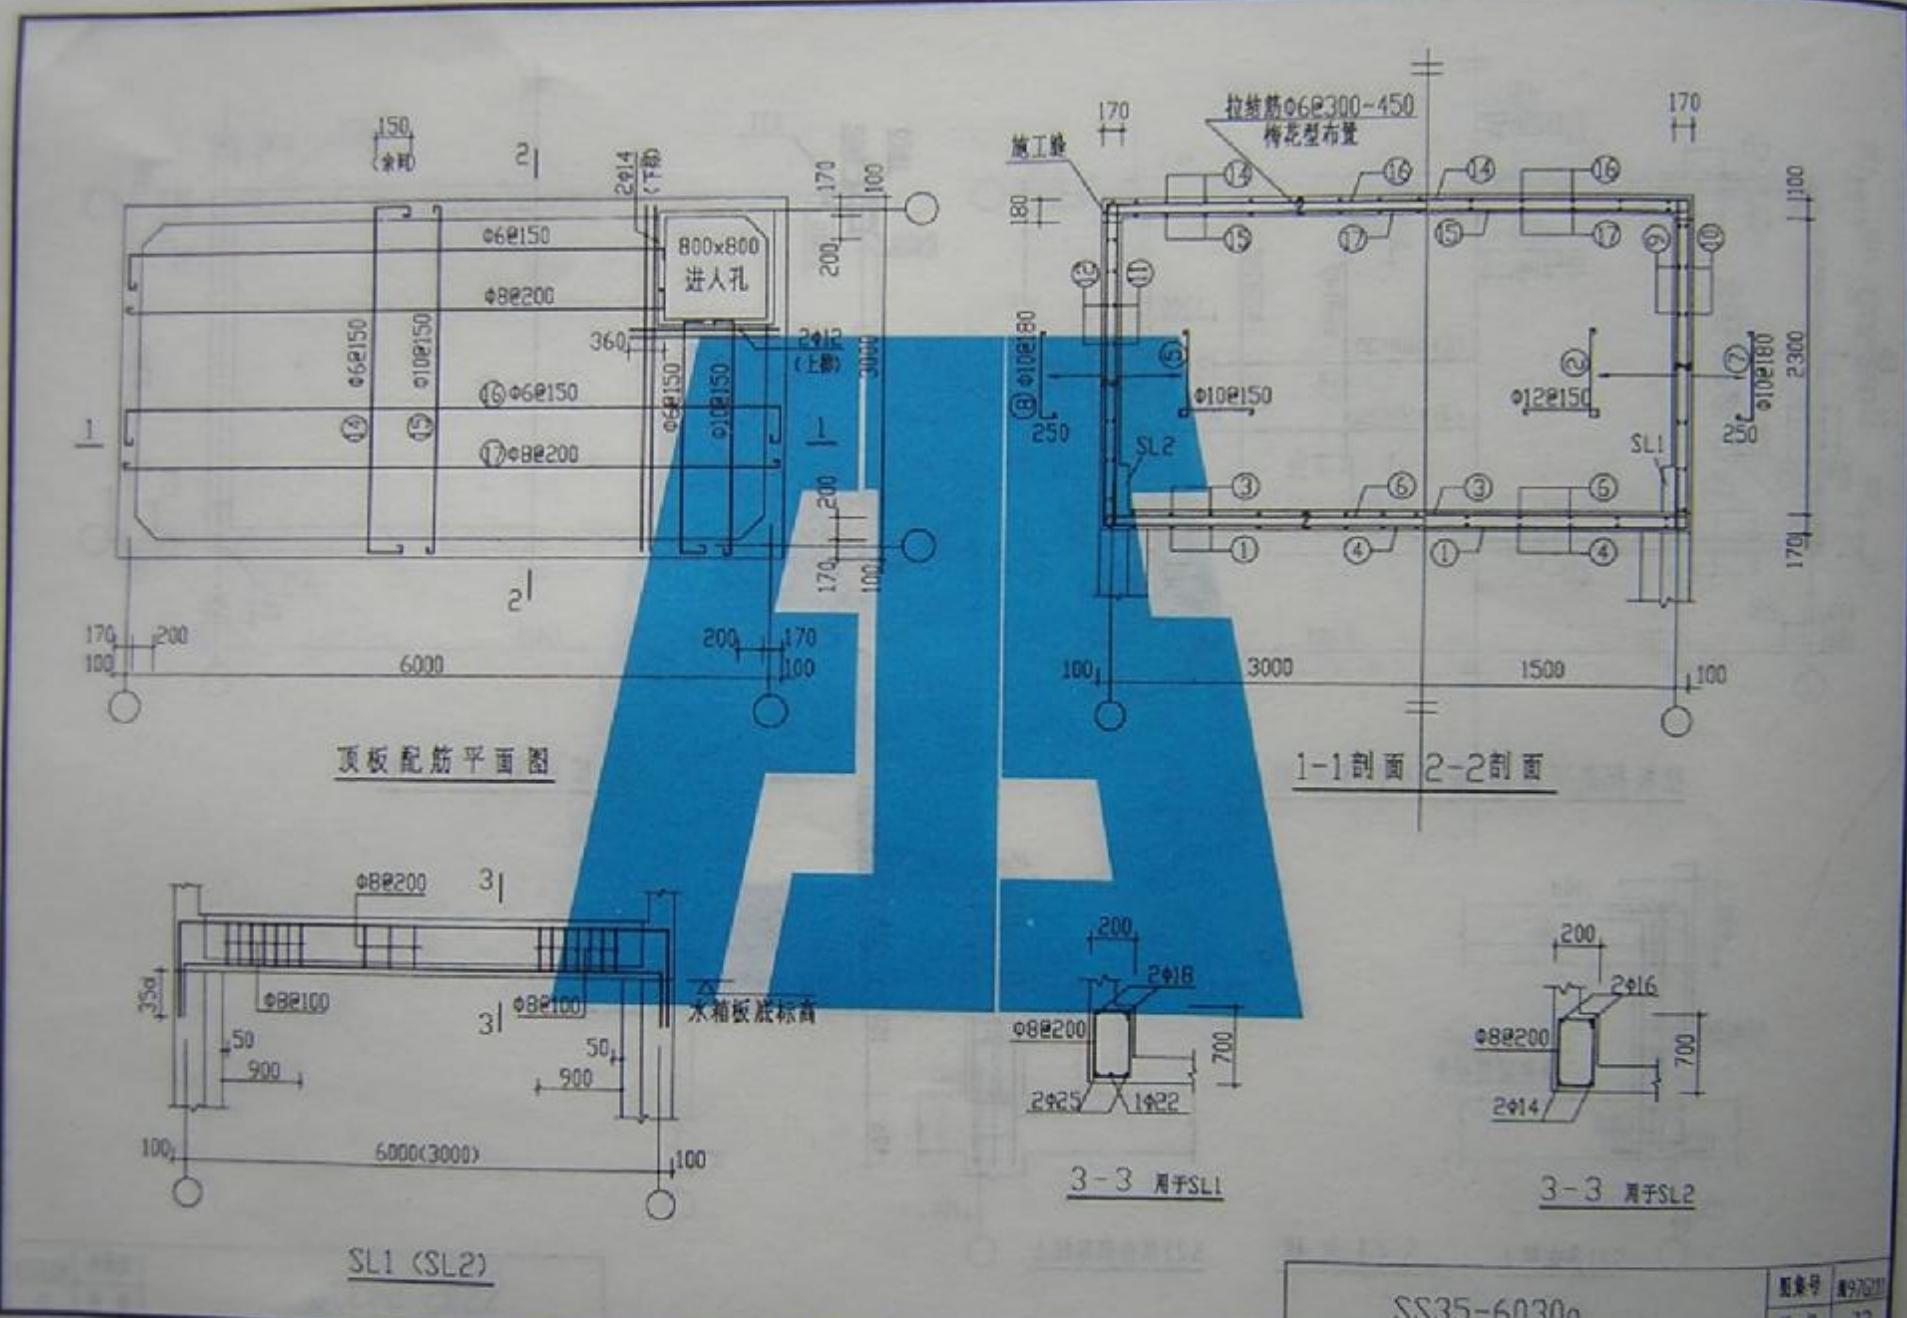

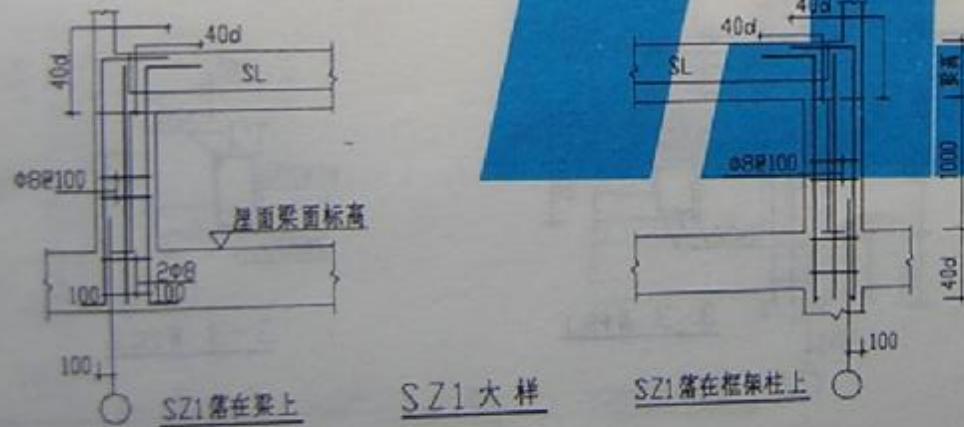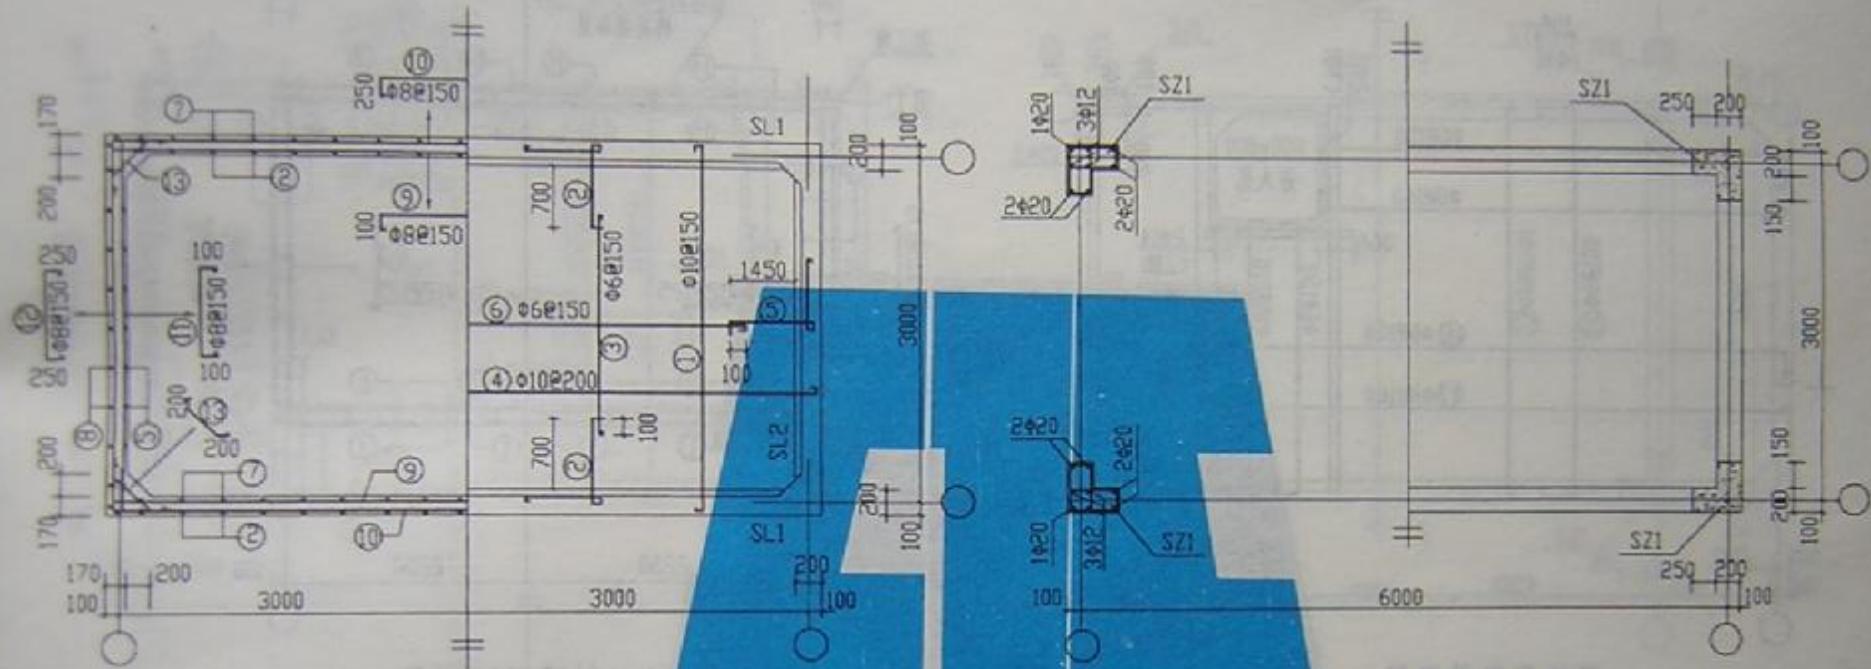


SS35-6030b




图集号	K97011
页号	73

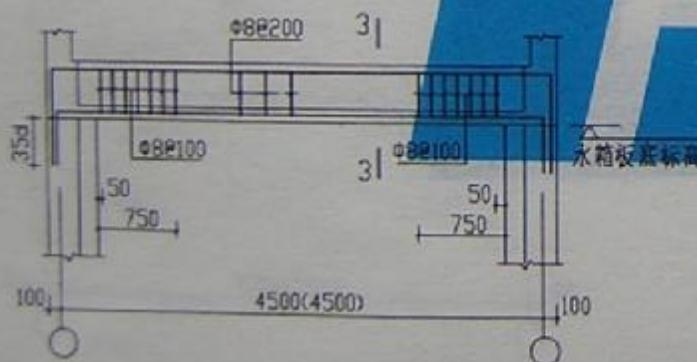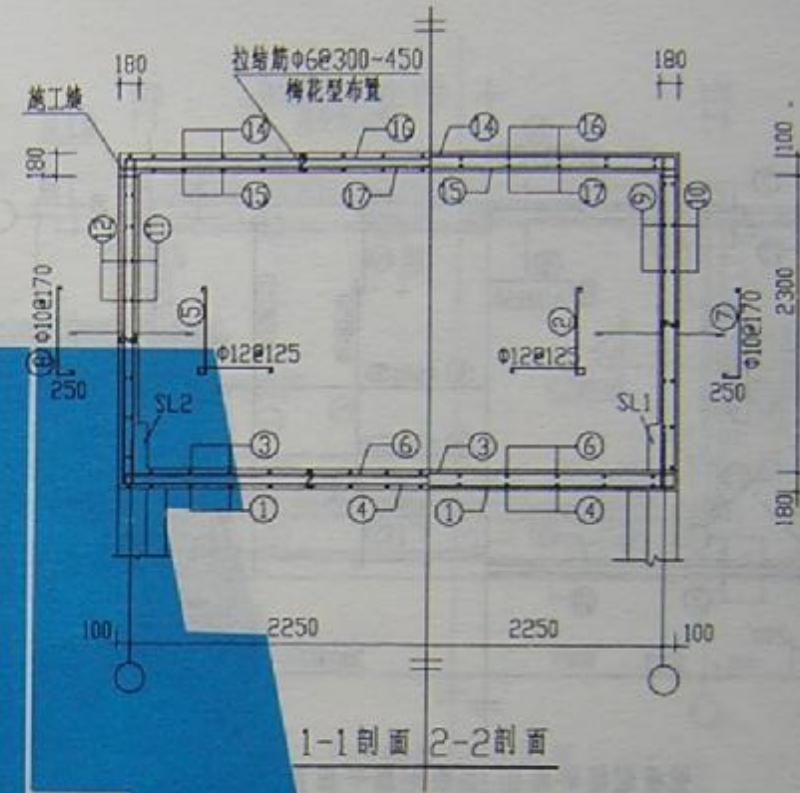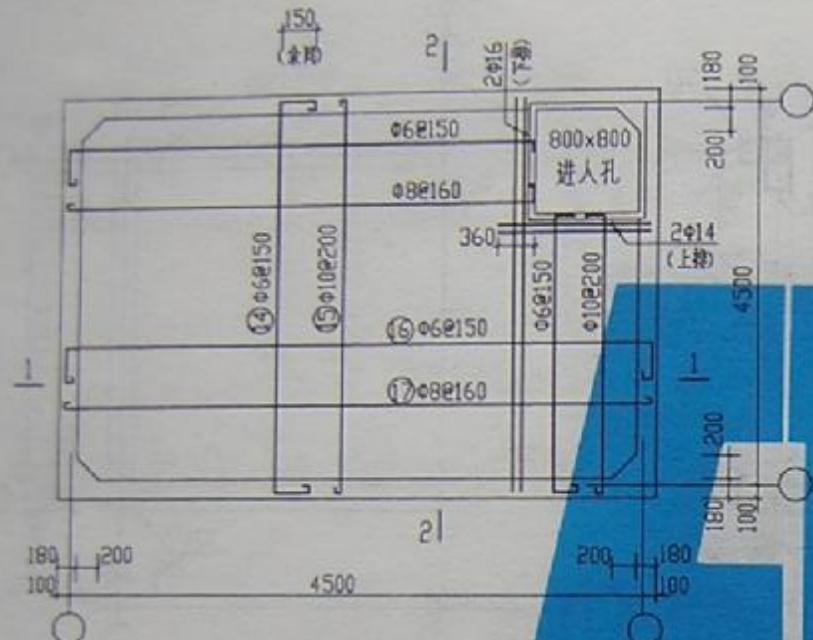


3-3 剖面 SL1

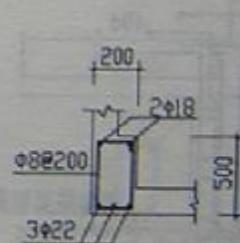

SS40-45450

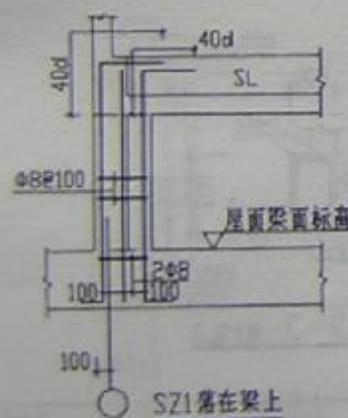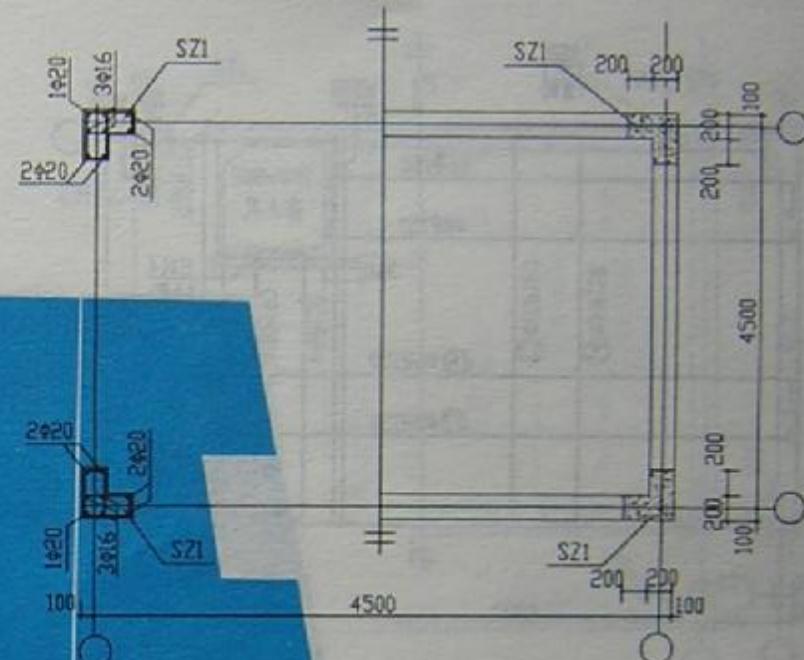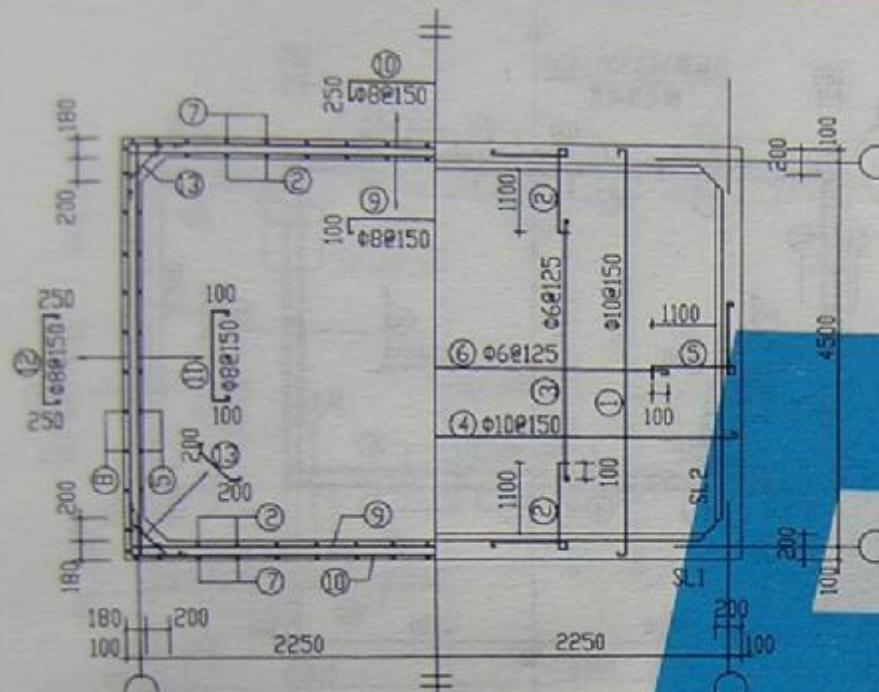





SZ1大样

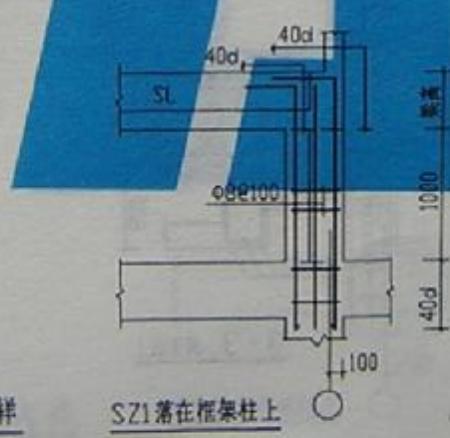

SS40-4545b


图集号	JGJ/G11
页 号	75


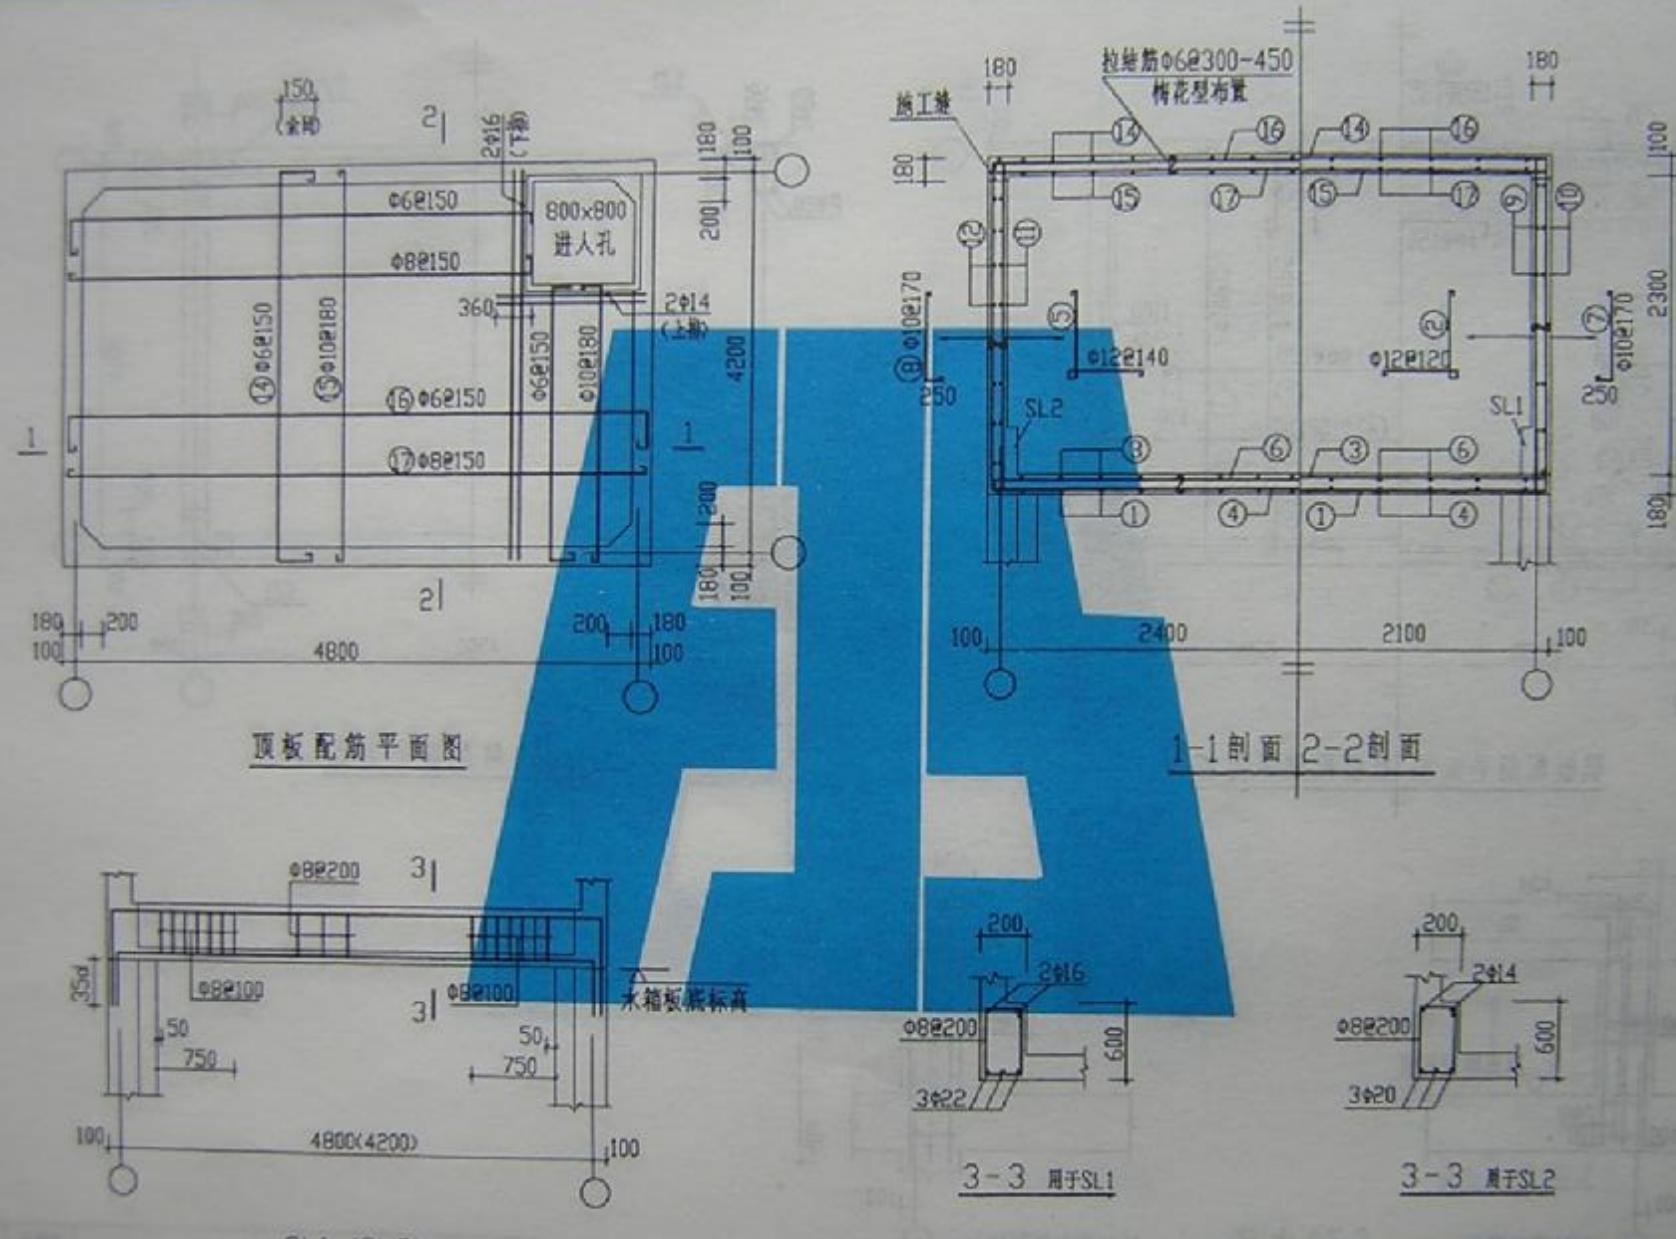


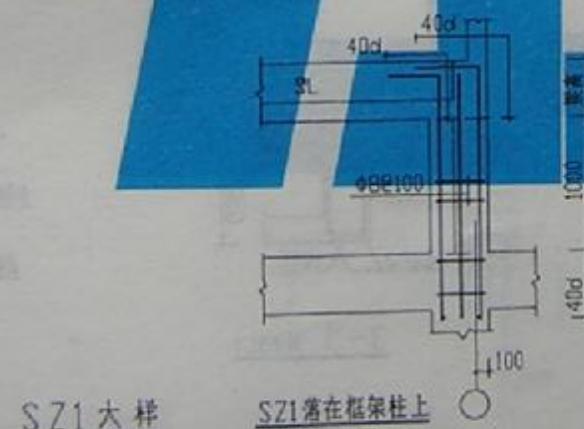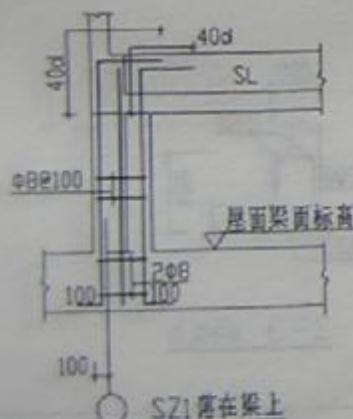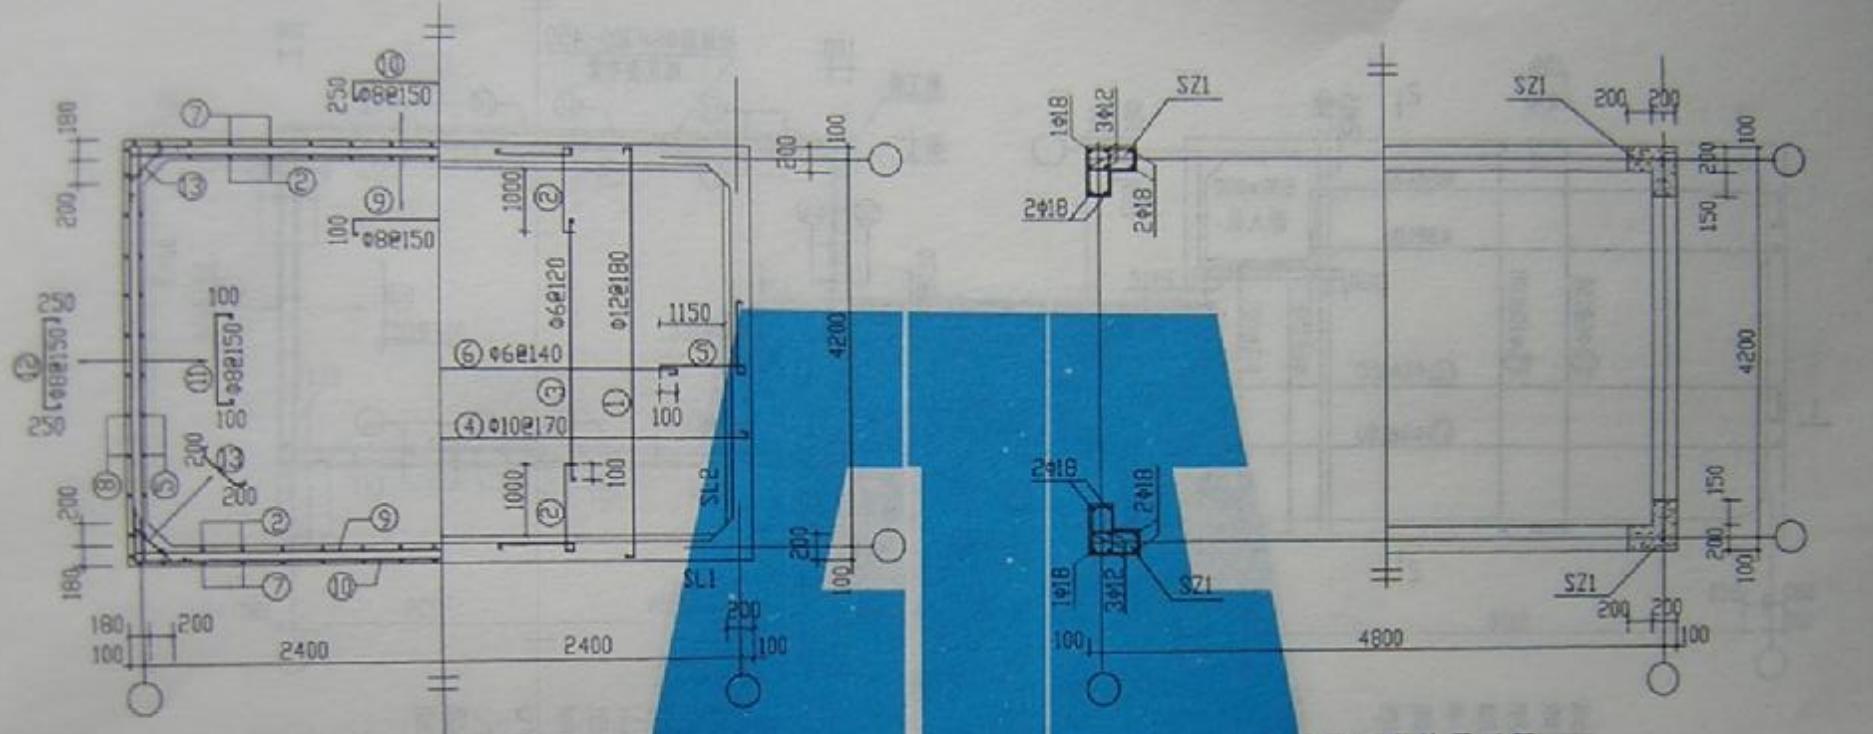


SS40-4842b

图集号	9761B
页号	77

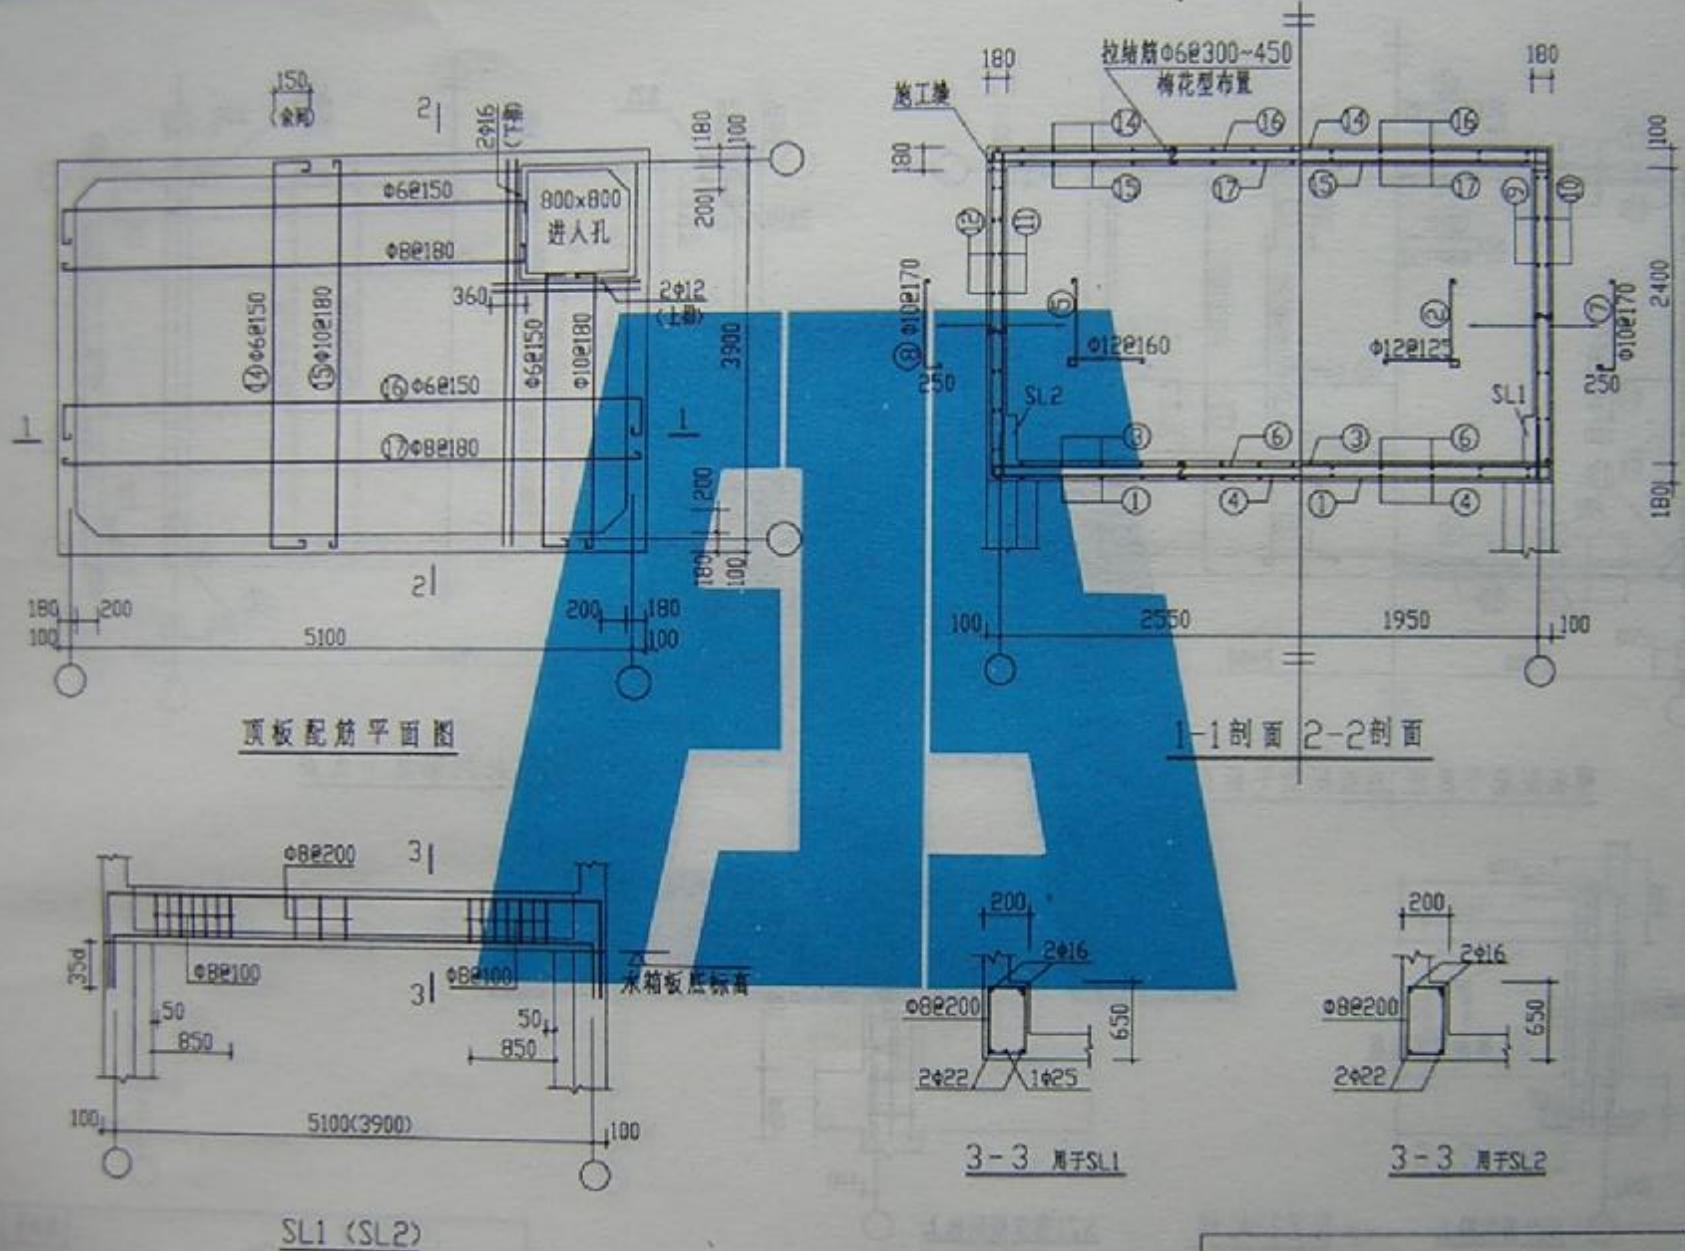

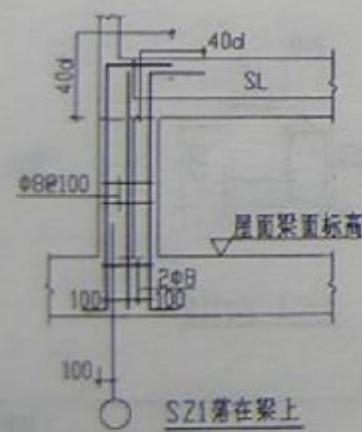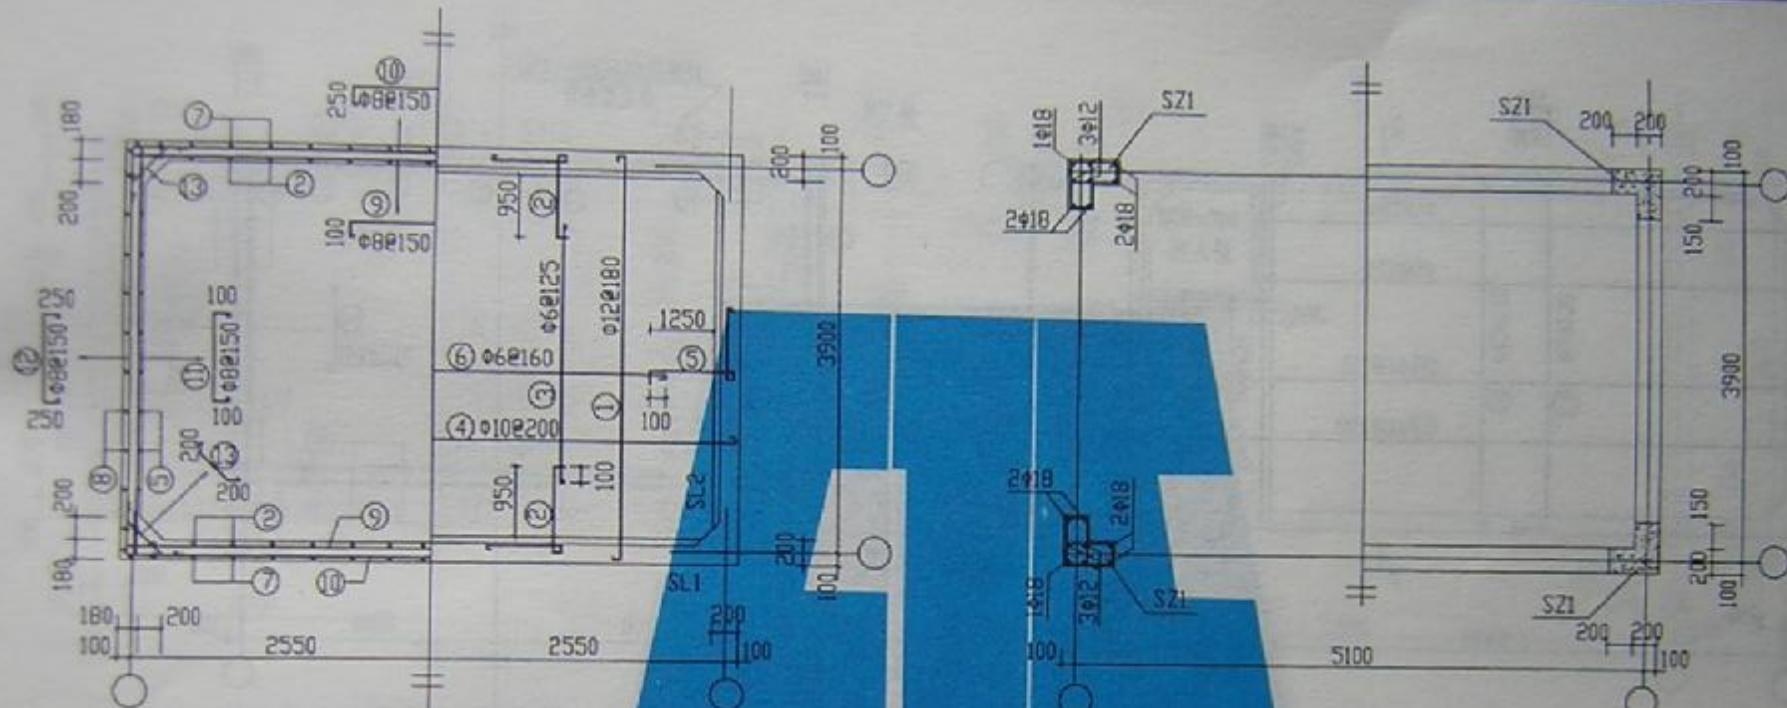


SZ1大样

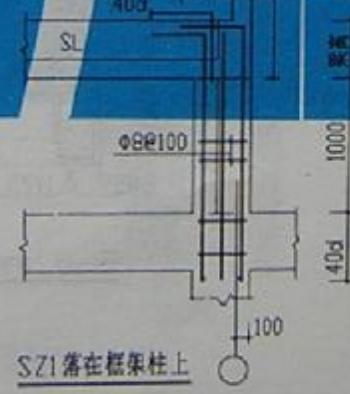


SS40-5139b

图集号	W97011
页号	79

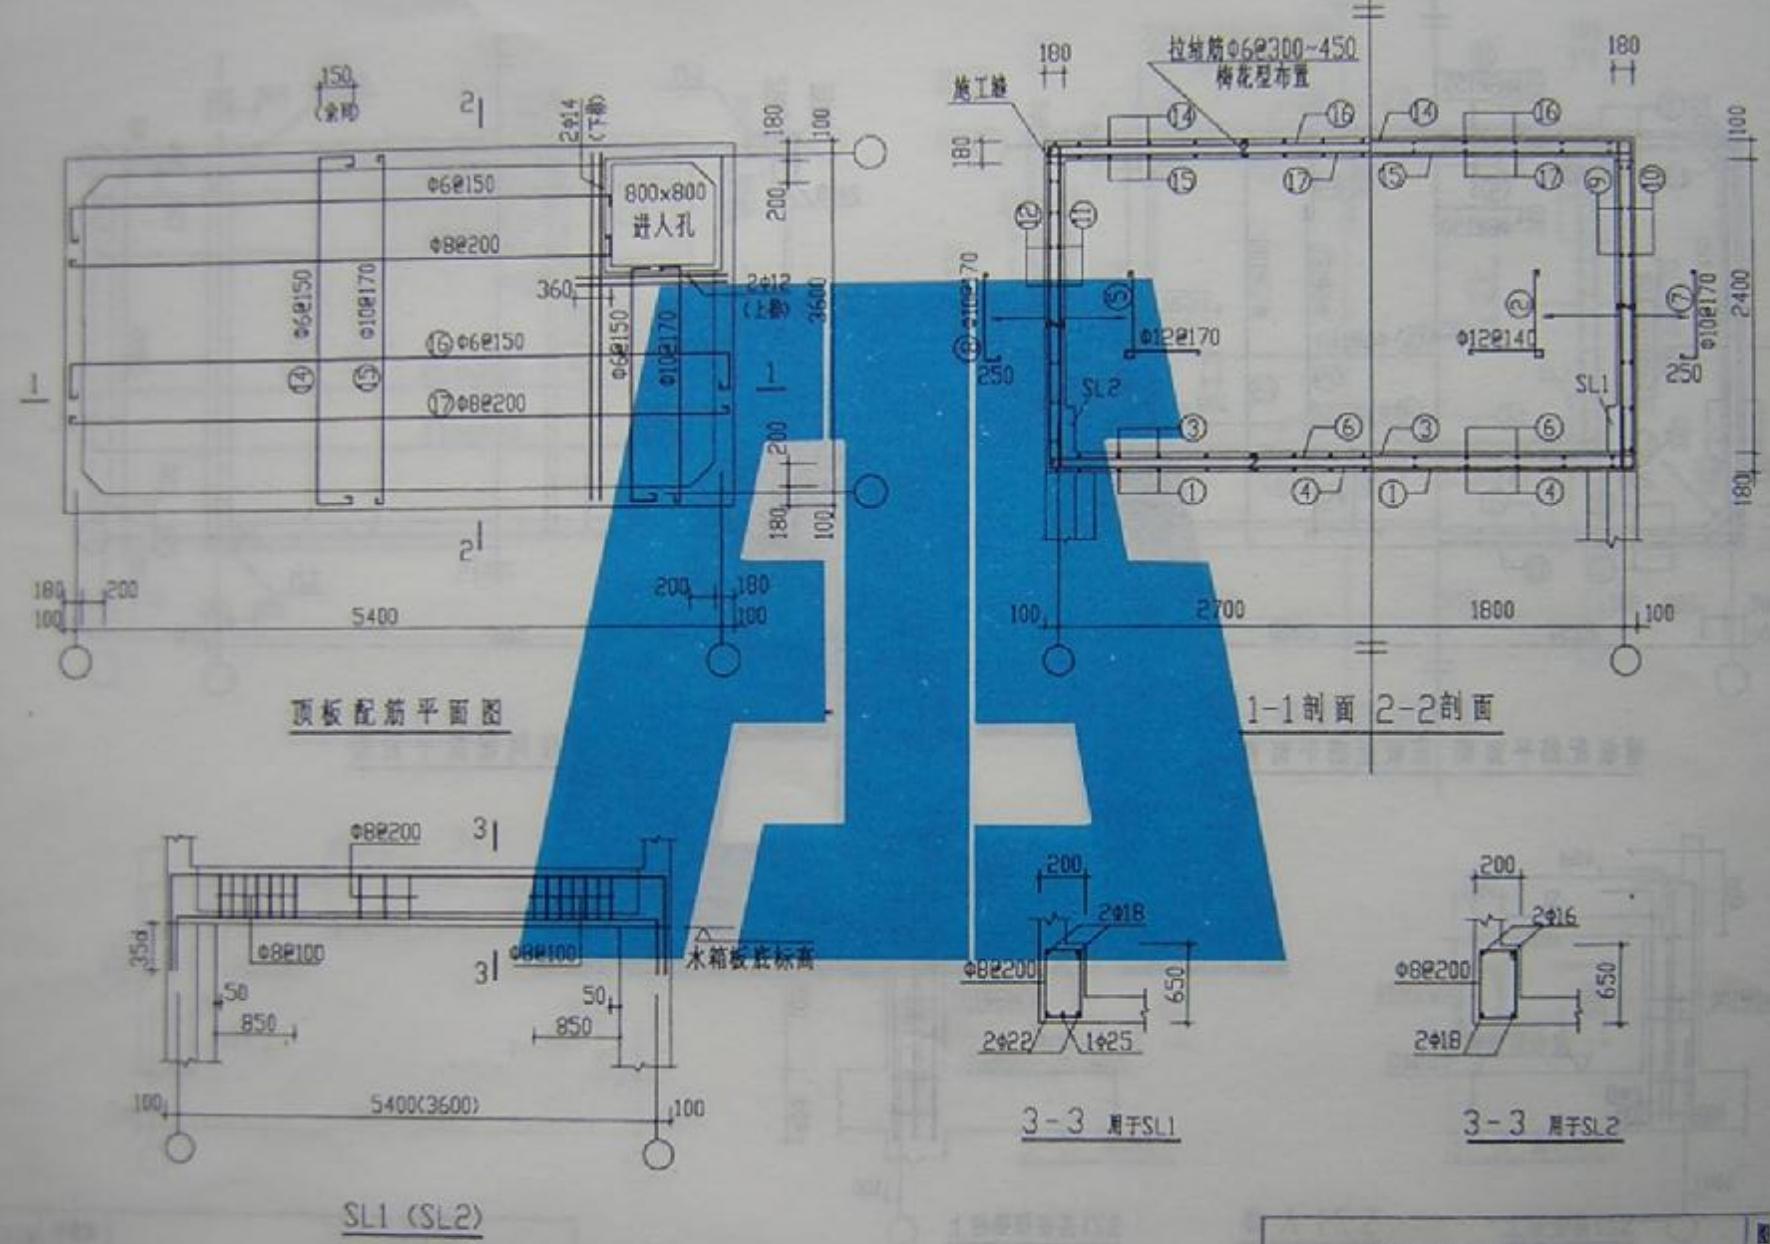


SS40-5436a

图集号	SS40
页号	80

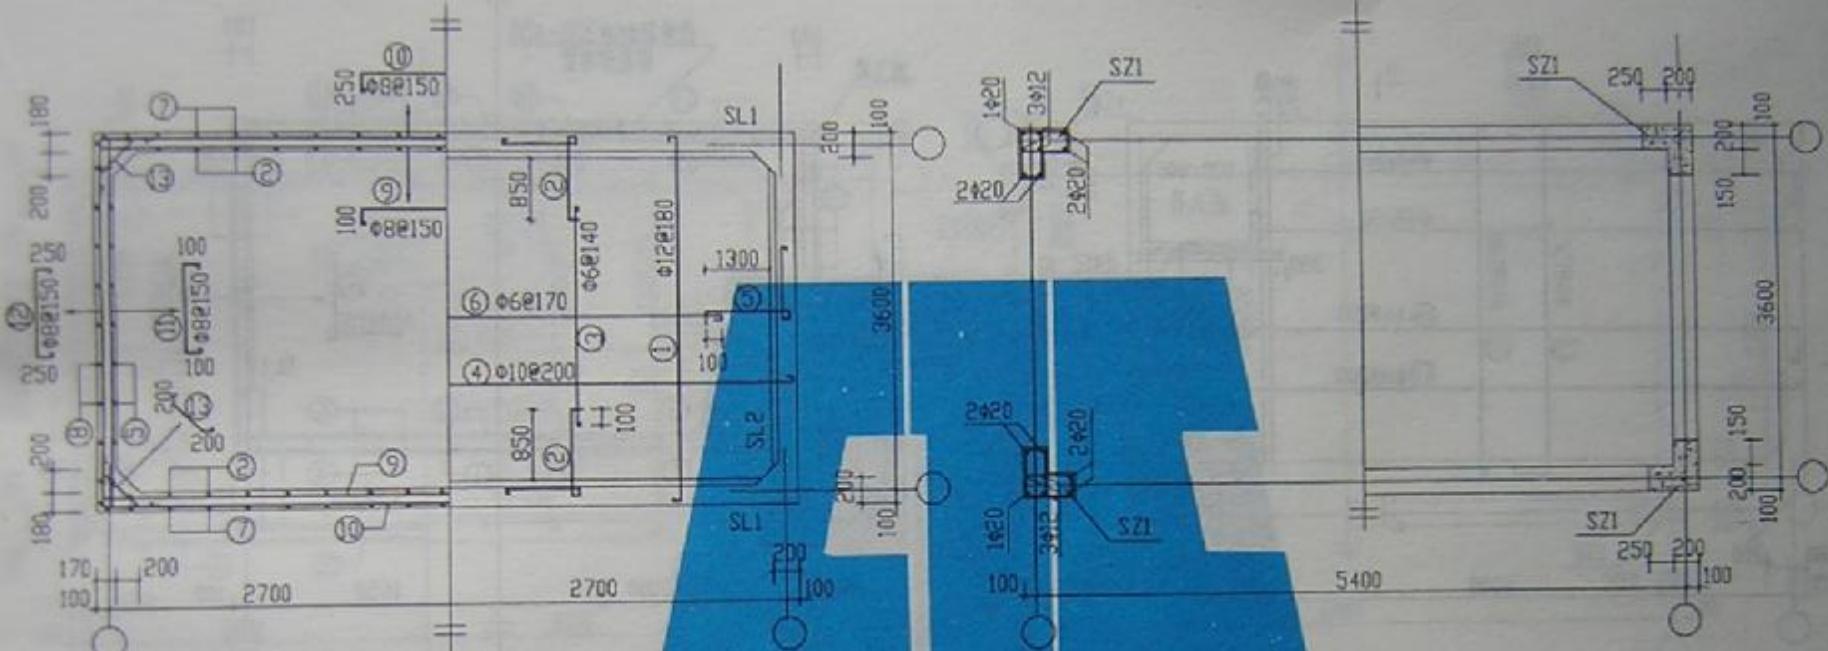

壁板配筋平面图 底板配筋平面图


水箱柱网配筋平面图

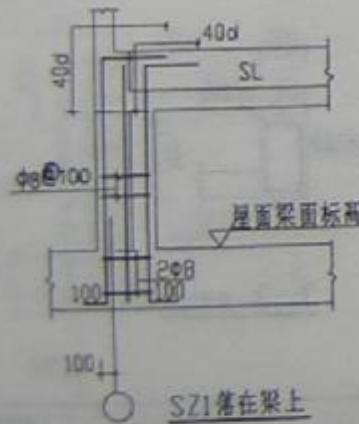

SZ1落在梁上


SZ1大样


SZ1落在框架柱上

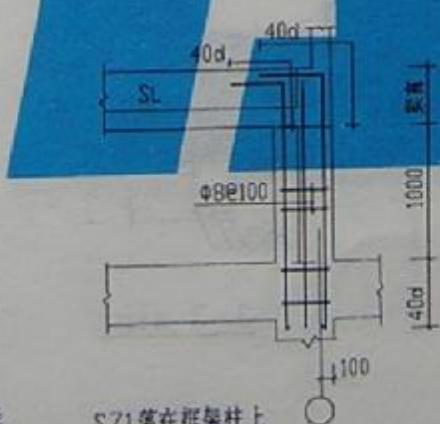

SS40-5436b


卷宗号	09001
页 号	81

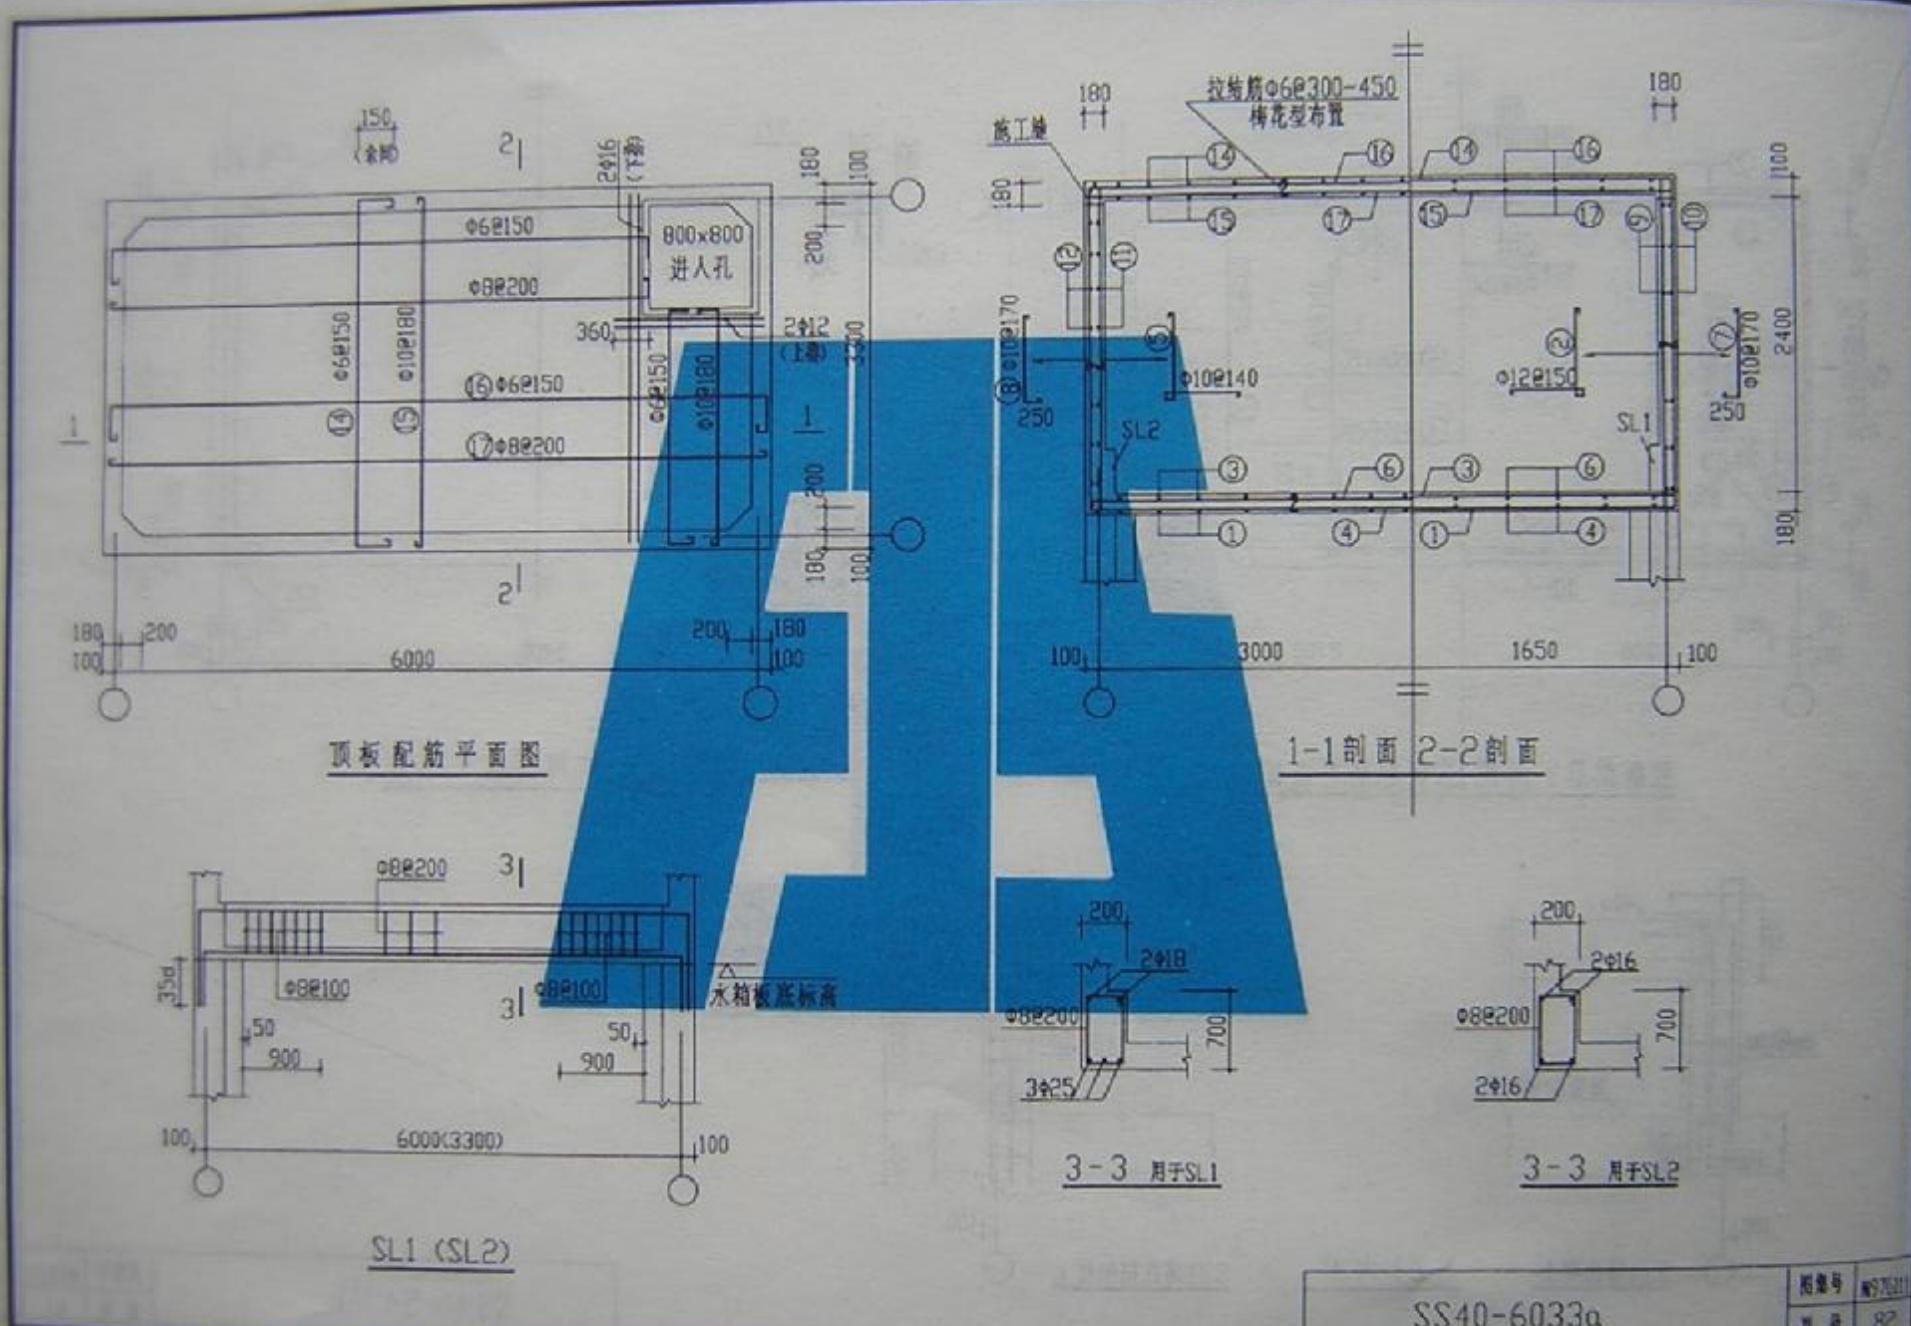

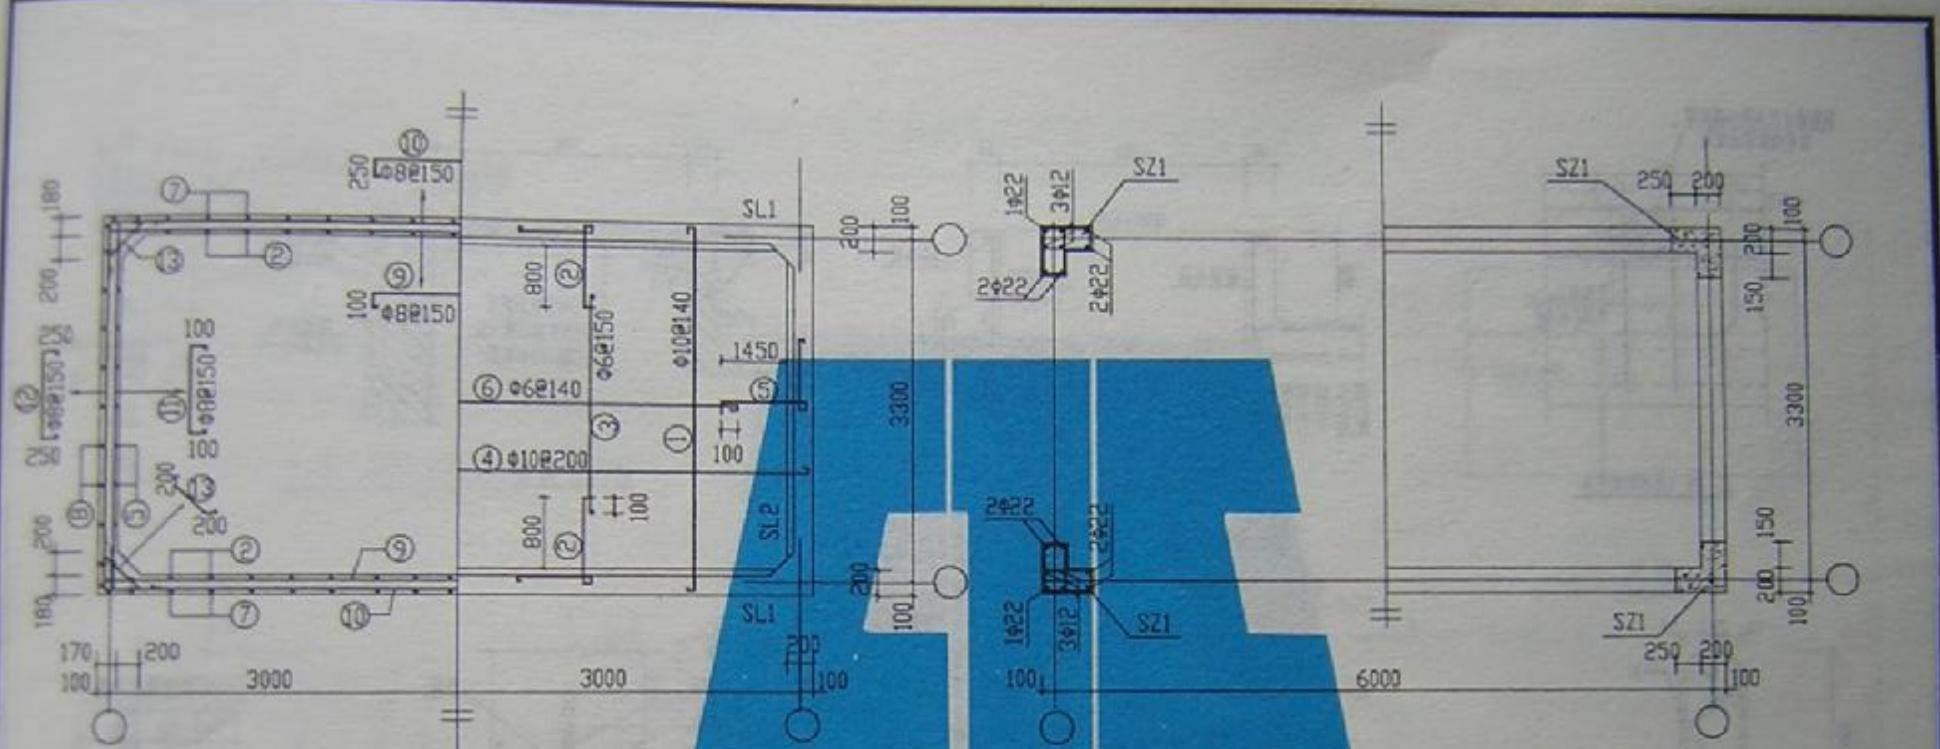

壁板配筋平面图 底板配筋平面图

水箱柱网配筋平面图

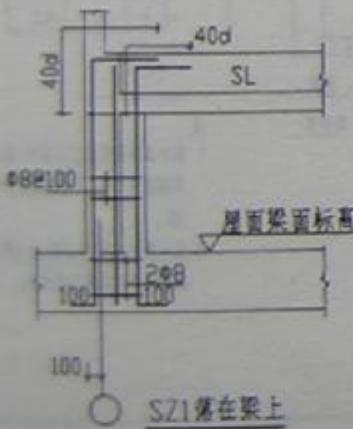


SZ1落在梁上

SZ1大样


SZ1落在框架柱上

SS40-6033b


图集号	W97G011
页号	83

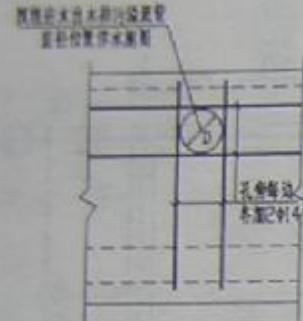


立面(无额外高度)

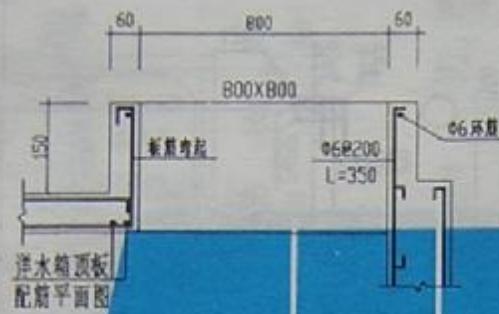


进水箱顶板
配筋平面图

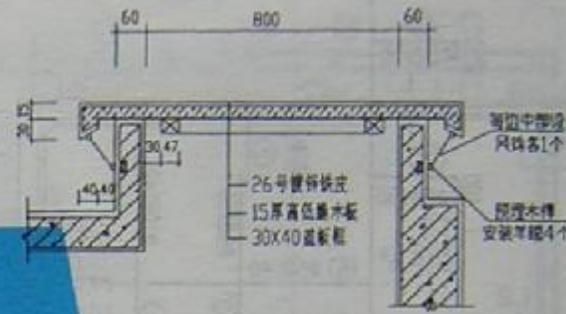


进水孔盖板

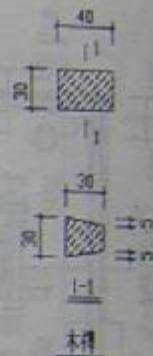


木杆

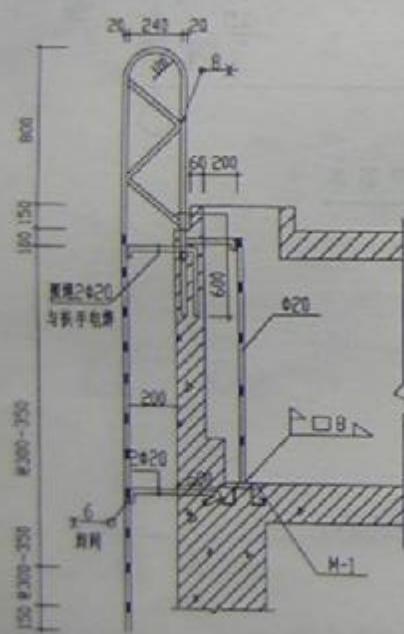

水箱内外扶梯大样
(扶梯平面位置详图)

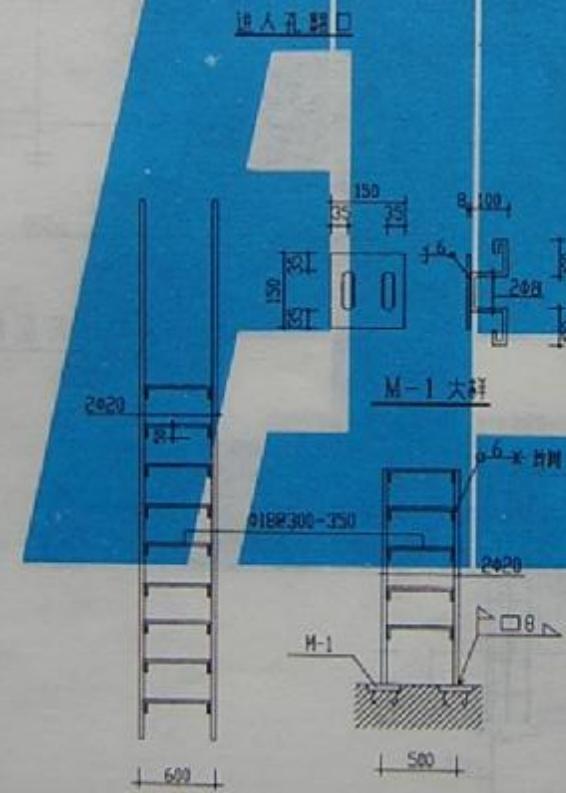

立面
(外扶梯)

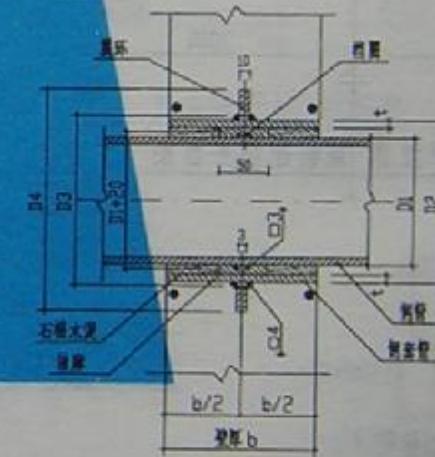

立面
(内扶梯)


IV型套管尺寸表		
Dg	50	80
D1	60	89
D2	114	140
D3	115	141
D4	225	251
t	4	45

注：
1、图纸及构件在加工完成后，在其外壁
必须刷漆一遍，底漆包括红丹打底漆二
遍。
2、进水孔溢水管道水管部分暂未设计
及施工，待与大样图项设计。

IV型刚性防水套管

进水孔,盖板,IV型刚性防水套管,内外扶梯大样

图集号：897011
页号：64

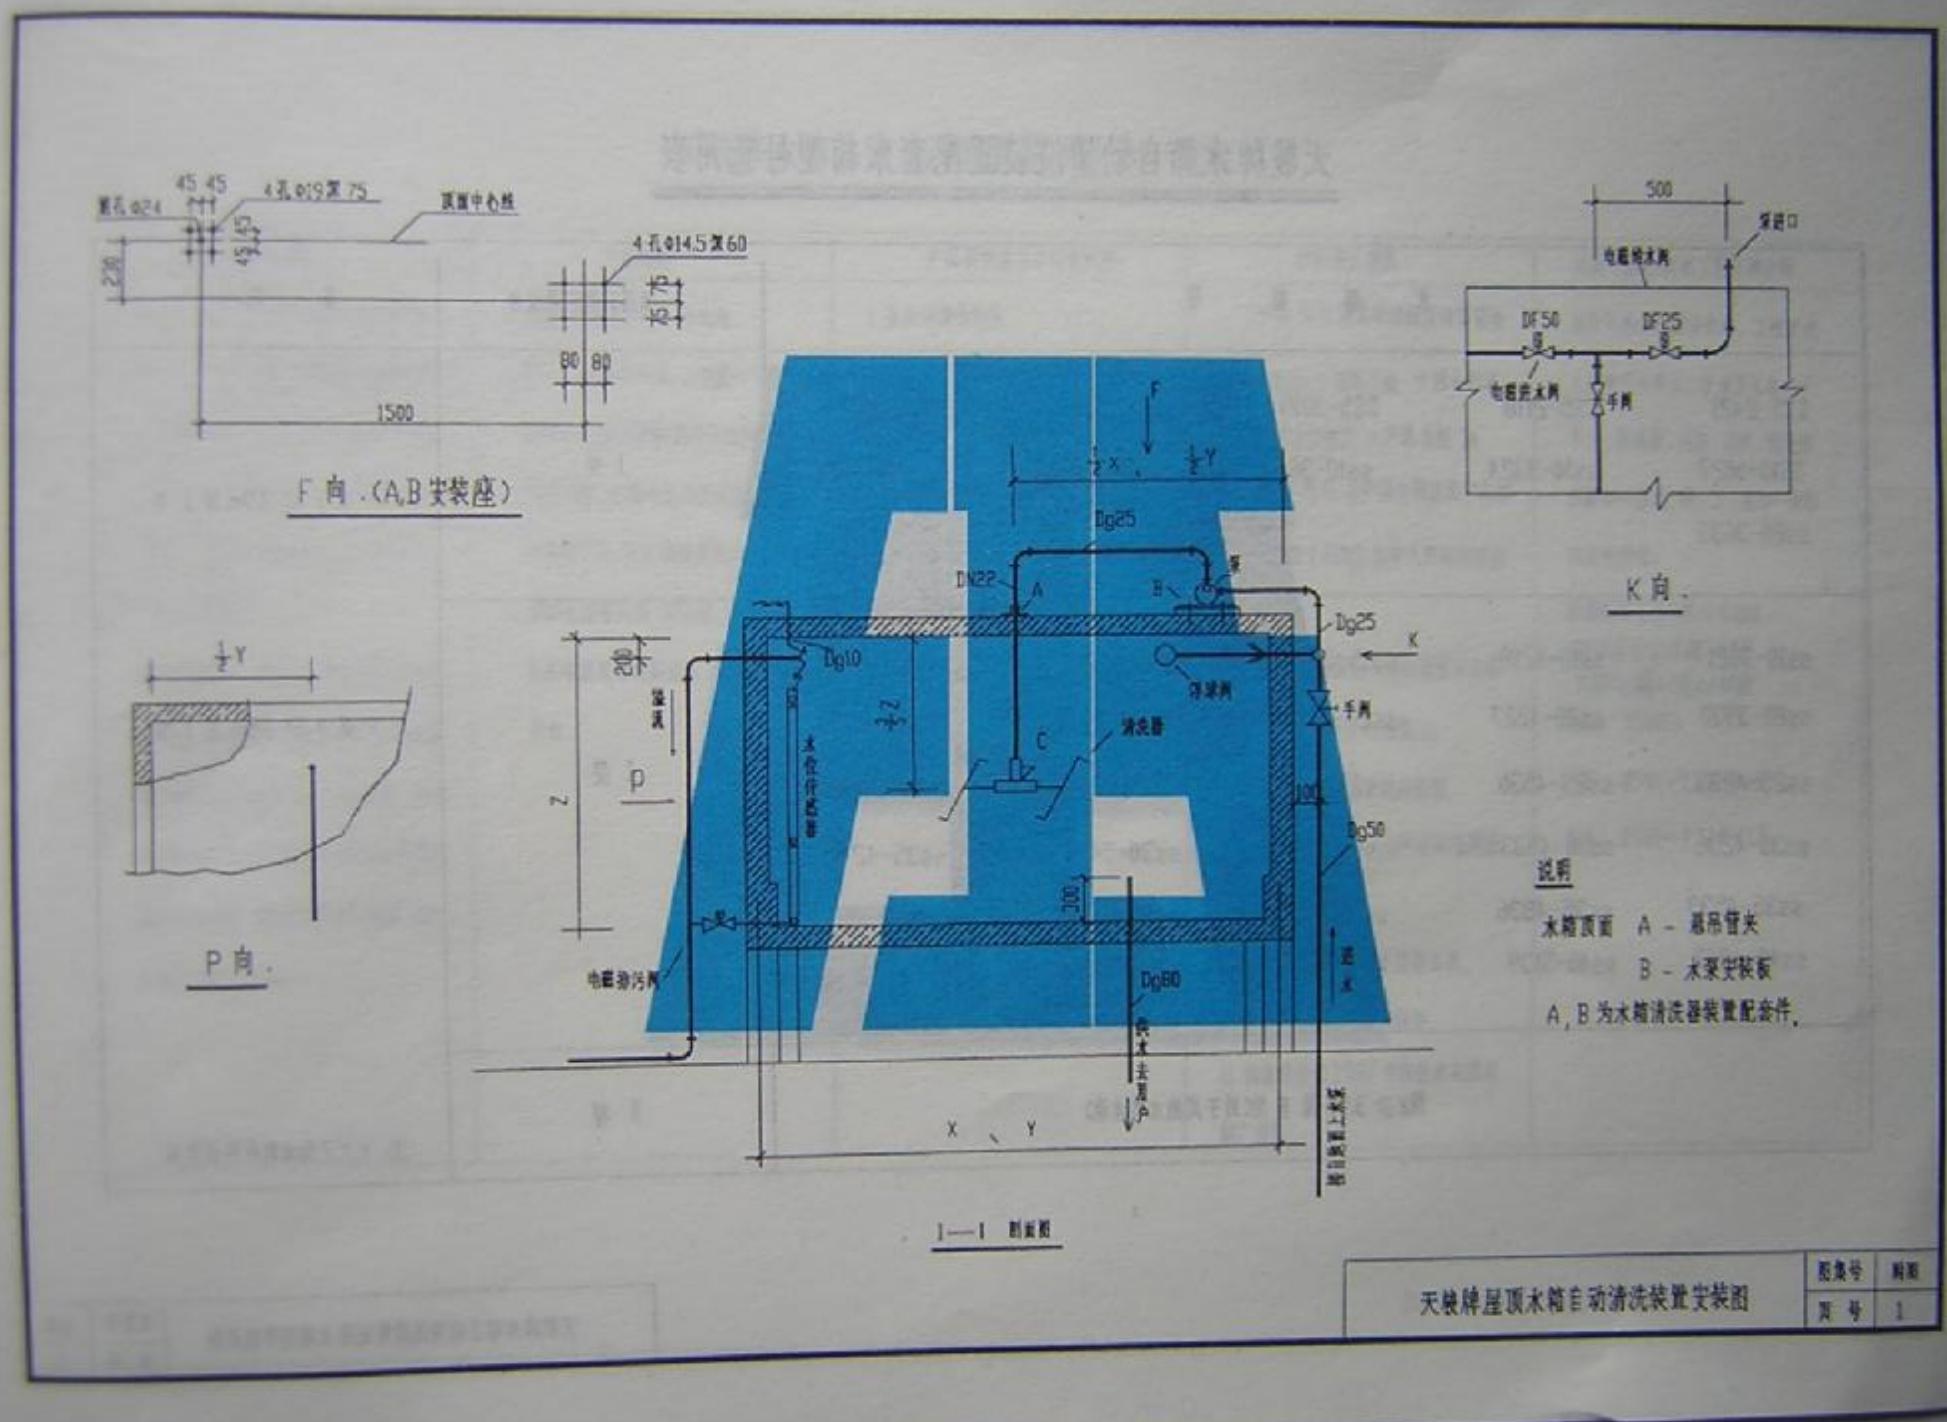

天骏牌水箱自动清洗装置配套水箱型号选用表

水 箱 型 号					适 用 清 洗 装 置 型 号	备 注
SS5-2421	SS5-2118	SS5-3015	SS5-3315	SS5-3615	I型	X或Y≤3.9m用I型
SS10-3027	SS10-3324	SS10-3621	SS10-3330	SS10-3627		
SS20-3633						
SS10-3921	SS10-4218	SS15-3924	SS15-4221	SS15-4518	II型	X或Y≥3.9m用II型
SS20-3930	SS20-4227	SS20-4524	SS20-4821	SS25-3936		
SS25-4233	SS25-4530	SS25-4827	SS25-5124	SS30-3939		
SS30-4236	SS30-4533	SS30-5130	SS30-5427	SS35-4242		
SS35-4539	SS35-4836	SS35-5433	SS35-6030	SS40-4545		
SS40-4842	SS40-5139	SS40-5436	SS40-6033			
当Z≥3.9m用II型(用于其他水箱水池)					II型	注:X,Y,Z为水箱内腔长宽高.

天骏牌水箱自动清洗装置基本技术一览表

产品基本情况	产品性能	产品类型及主要设备配件	产品获奖情况	天骏(福州)机械工程有限公司
<p>利用压力水作动力,由喷枪口高压喷形成水柱,冲刷该器水箱壁面的污泥污物,利用水流反作用力推动清洗器作水平及垂直旋转,形成三维空间旋转,射向水箱六面内壁作全方位均匀冲洗,做到清洗干净,无死角。</p> <p>该产品在技术上突破了国内外同类专业没有解决的技术难题即清洗旋转越来越快,所谓飞车,喷嘴射流不能成束,已现喷雾状态,失去清洗效果,实现了智能化控制旋转旋转,经省科委组织的技术鉴定被评为国内首创。</p>	<p>1. 本机,水池清洗干净,无死角。</p> <p>2. 操作方便,安全可靠,只需按一下按钮,就会自动完成全部完成清洗全过程。</p> <p>3. 节水节能,本机水位控制在最高位及最低位之间,防止溢流及无水。</p> <p>4. 清洗全过程只需 30 分钟,可安排在非高峰用水时间清洗,不影响正常用水。</p>	<p>1. 全自动清洗装置。</p> <p>2. 半自动清洗装置。</p> <p>3. 异型水箱另外设计清洗装置。</p> <p>全自动和半自动的可分为:立式型,(详见选用表),主要设备及配件有清洗器、高压水泵电箱、电线管、水管接头、管道及配件、电机及配件等。</p>	<p>1. 1996 年 9 月北京国际发明博览会由国家科委,中国总工会,中国专利局,中国发明协会颁发《产品金奖》。</p> <p>2. 1996 年 9 月中国专利及新产品博览会由中日专利局江苏省人民政府颁发《金奖》。</p> <p>3. 96福建优秀发明与革新选拔赛由福建省发明协会颁发《金奖》。</p> <p>4. 该产品由福建省专利局监制。</p> <p>5. 1995 年 6 月列入省科委高新技术推广项目。</p> <p>6. 省建设委员会推荐上报建设部。</p> <p>7. 省科委推荐上报国家科委。</p> <p>8. 国家建设部 1997 年科技成果转化重点推广项目。</p>	<p>该公司为外商独资企业,工程技术 人员有三十多人,技术工人有二十 多人,集科研、制造、安装、维修售 后服务一条龙,科、工、贸为一体的 综合性企业。</p> <p>天骏机械工程有限公司地址 福州市五四北路 285 号 天骏大厦 22 层 2218 室 邮编: 350001 电话: 0591-7711409 传真: 0591-7718915</p>

根据建设部(90)建设字第204号颁发《关于工程建设标准设计编制与管理的若干规定》，本图集版权所有，任何单位和个人不得翻印或复制，违者按版权法的规定追究法律责任。

福建省建筑标准设计办公室编印
地址：福州市北大路242号(建设厅大院内)
电话：(0591)87836125
传真：(0591)87810713